

第9回土岐川庄内川流域委員会


河川整備計画（治水）の目標・整備メニュー（案）

資料編

目次

1．整備計画（治水）（案）平面図	1
2．水位縦断図	
（1）激特・復緊事業後の水位縦断図	9
（2）整備計画（治水）（案）水位縦断図	1 1
3．整備計画（治水）（案）標準横断図	2 1
4．超過洪水（1/500）により越水氾濫が発生した時の氾濫浸水図の比較	2 4

1. 整備計画（治水）（案）平面図

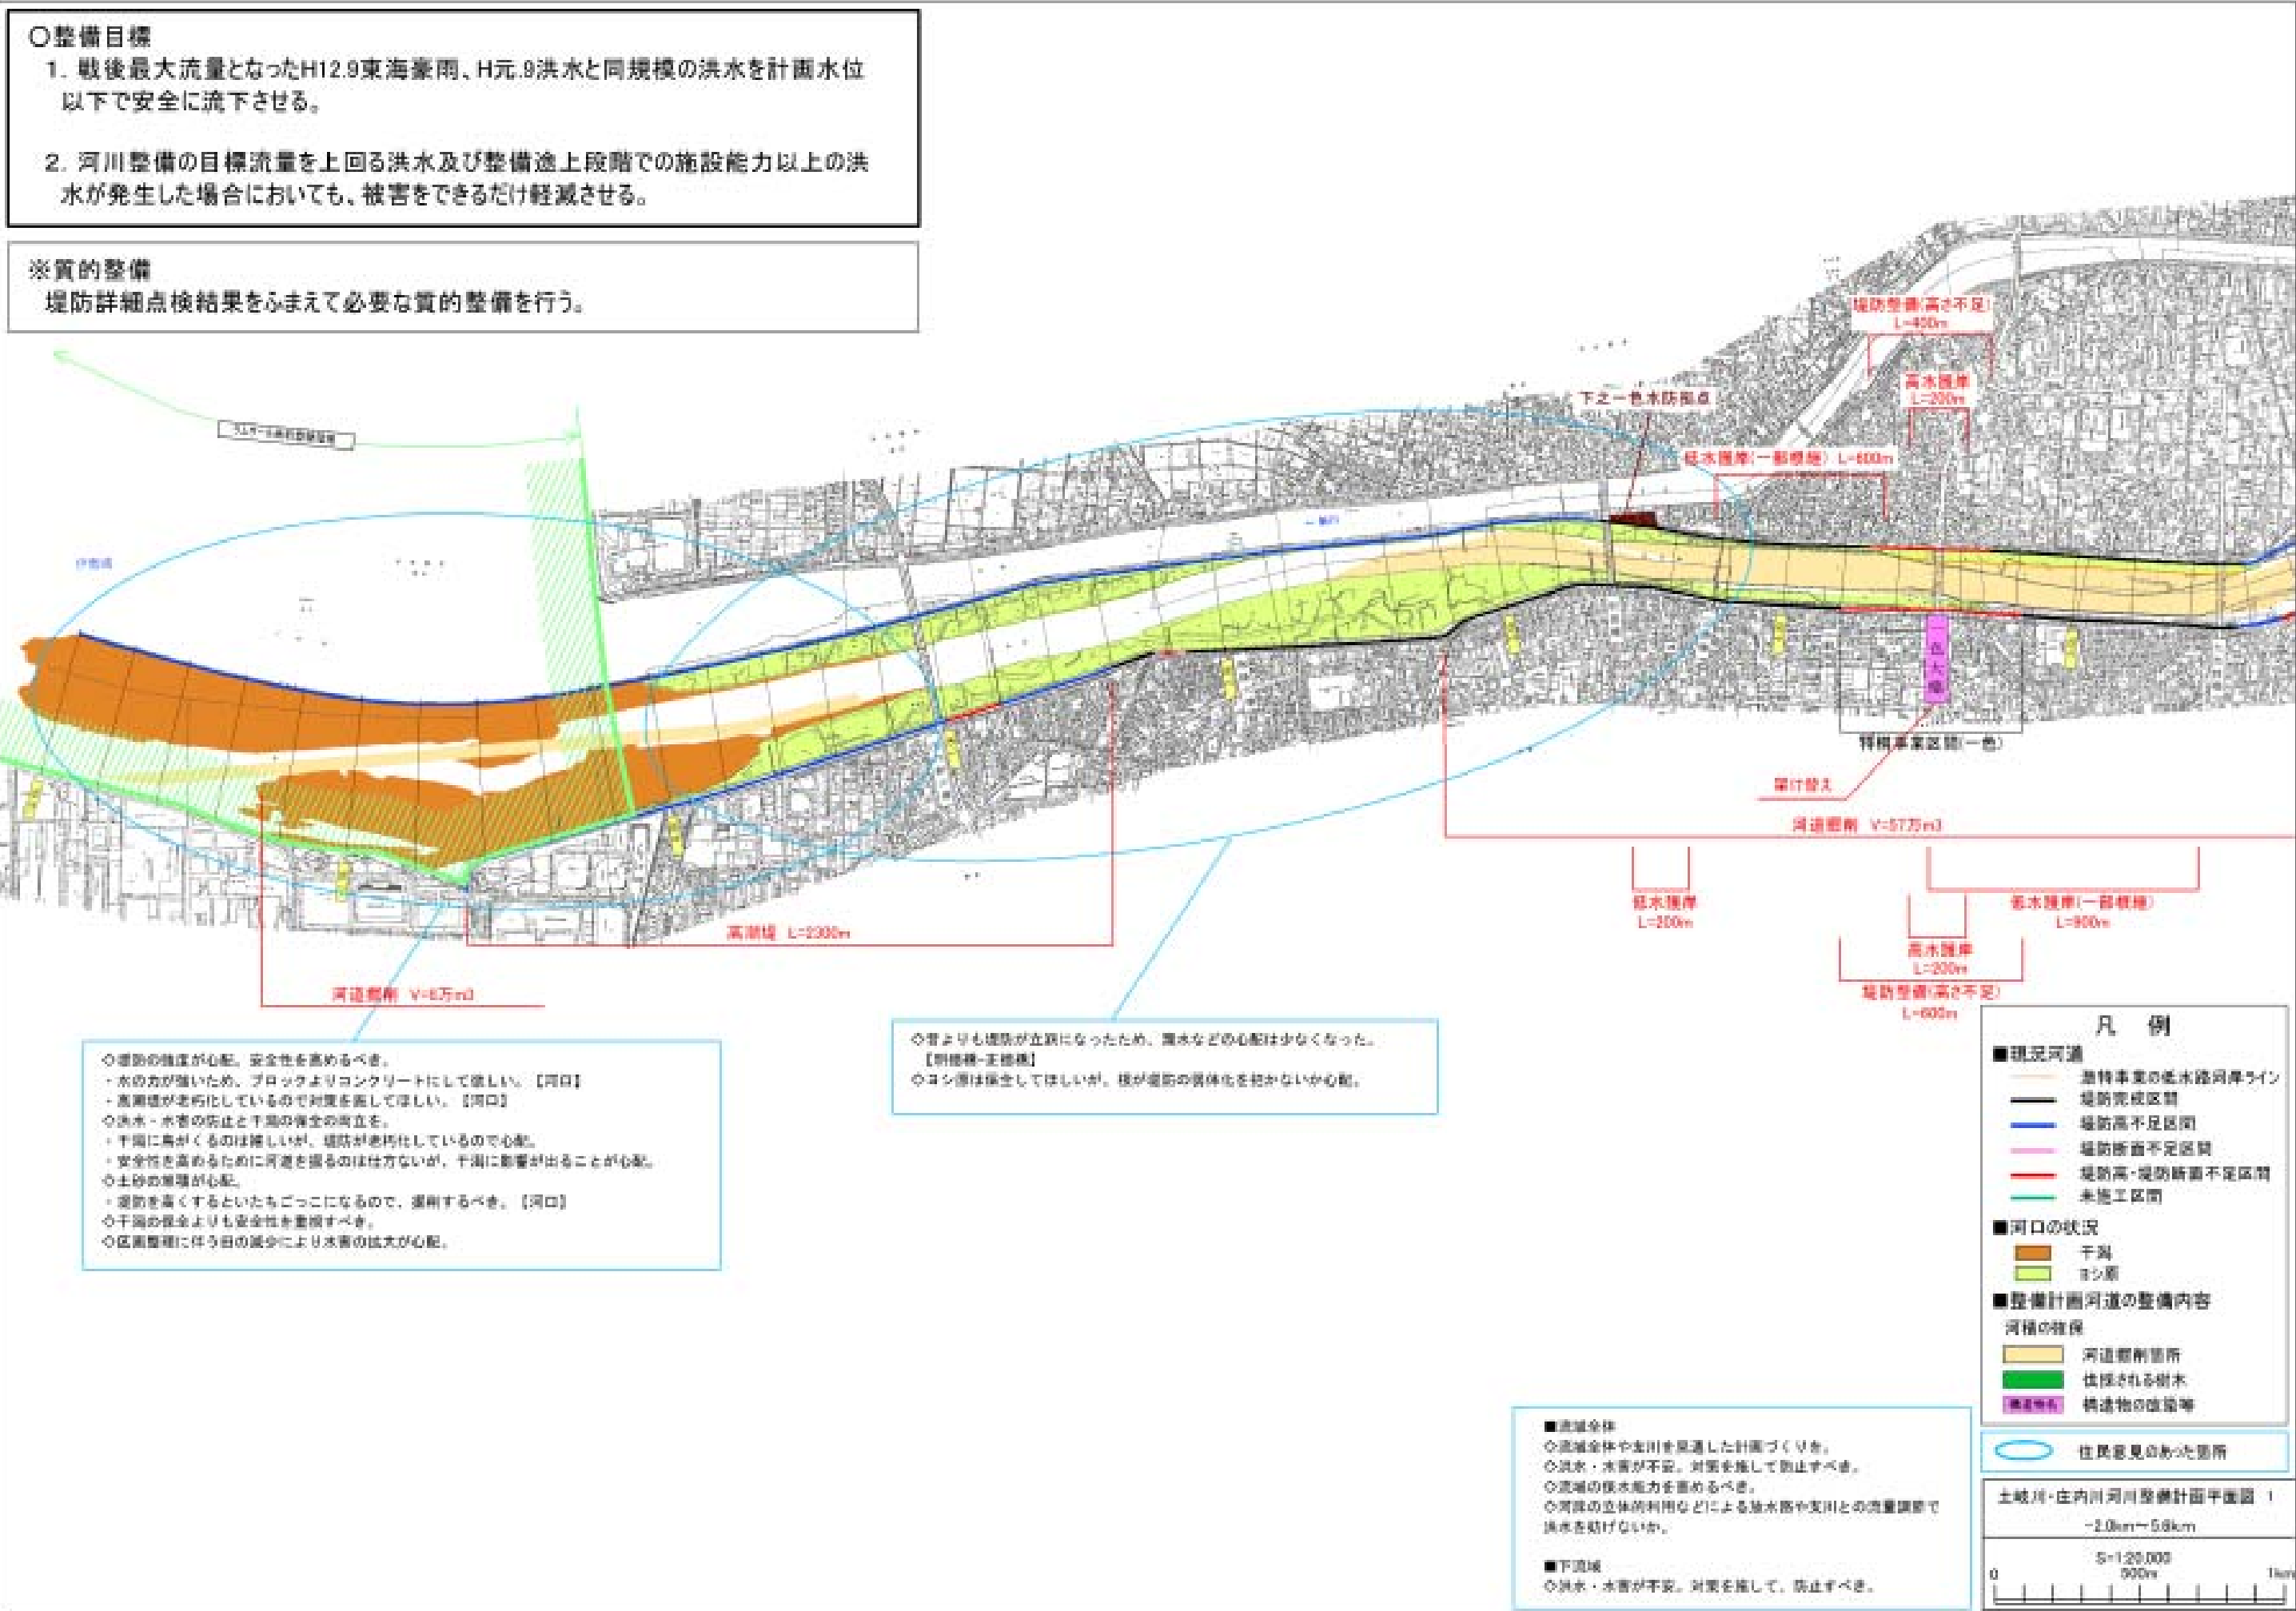


○整備目標

1. 戦後最大流量となったH12.9東海豪雨、H元.9洪水と同規模の洪水を計画水位以下で安全に流下させる。
2. 河川整備の目標流量を上回る洪水及び整備途上段階での施設能力以上の洪水が発生した場合においても、被害をできるだけ軽減させる。

※質的整備


堤防詳細点検結果をふまえて必要な質的整備を行う。

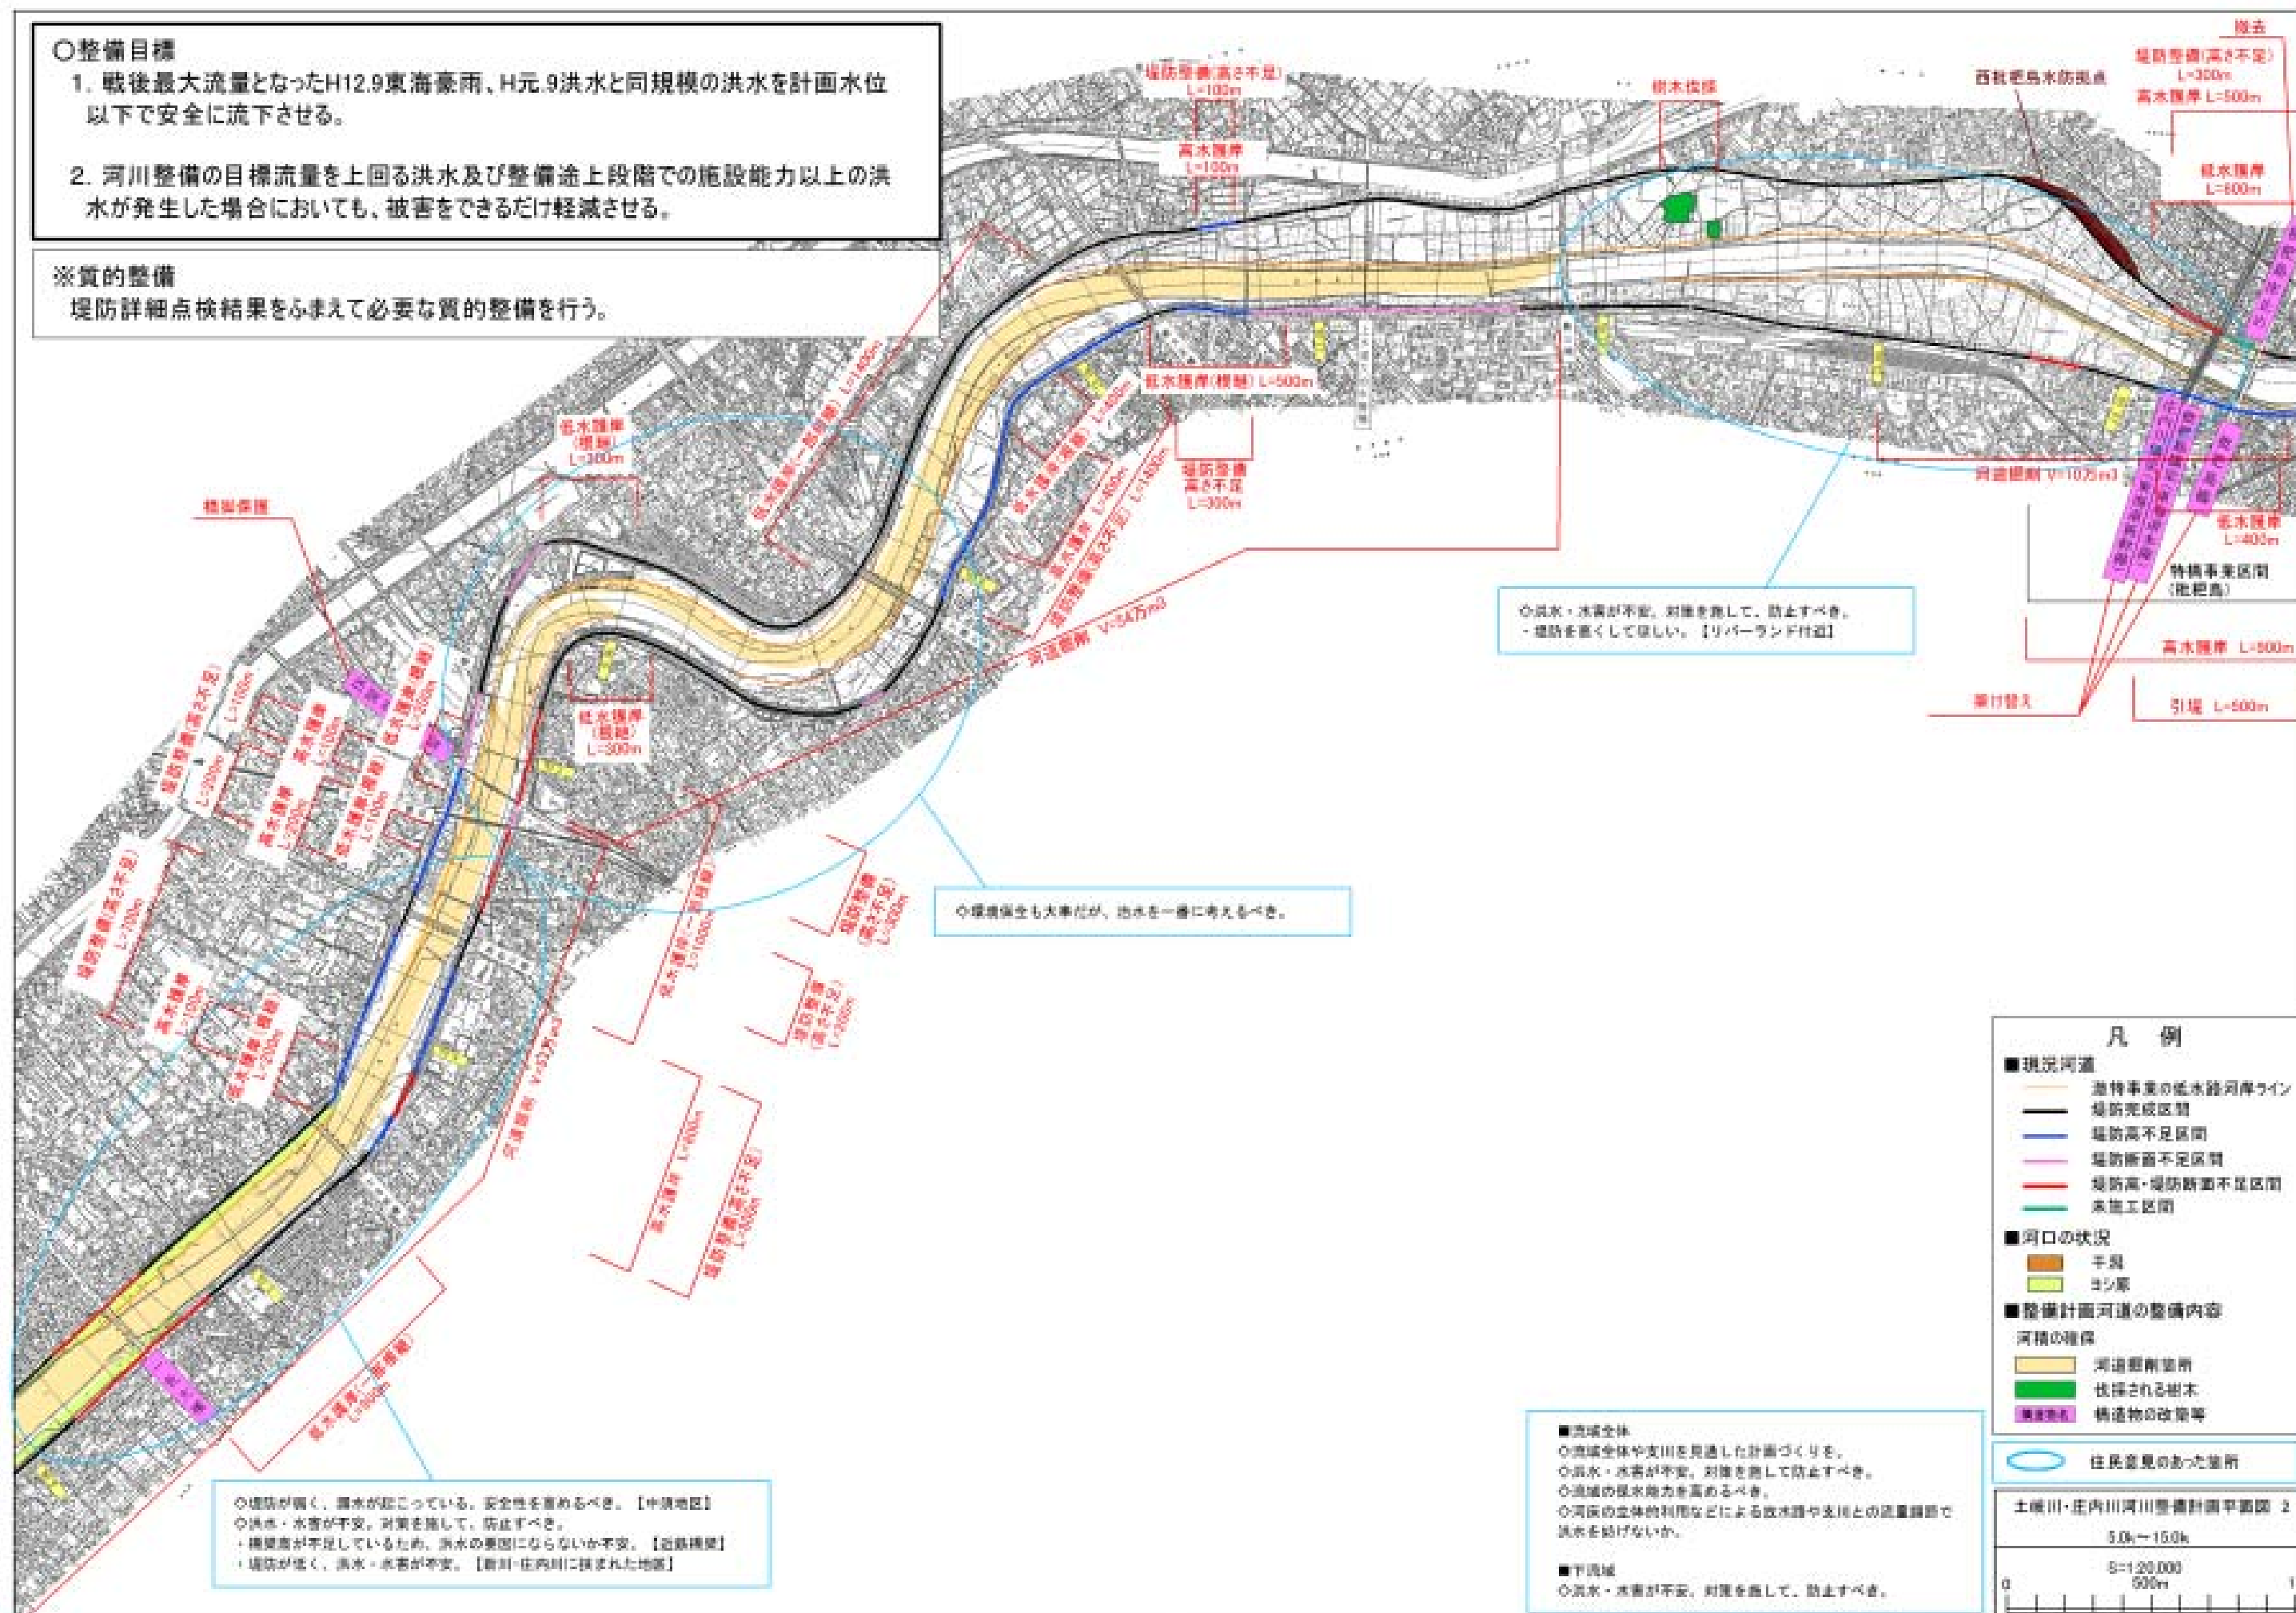

1. 戦後最大流量となったH12.9東海豪雨、H元.9洪水と同規模の洪水を計画水位以下で安全に流下させる。

※實の整備

堤防課組点検結果をふまえて必要な質的整備を行う。

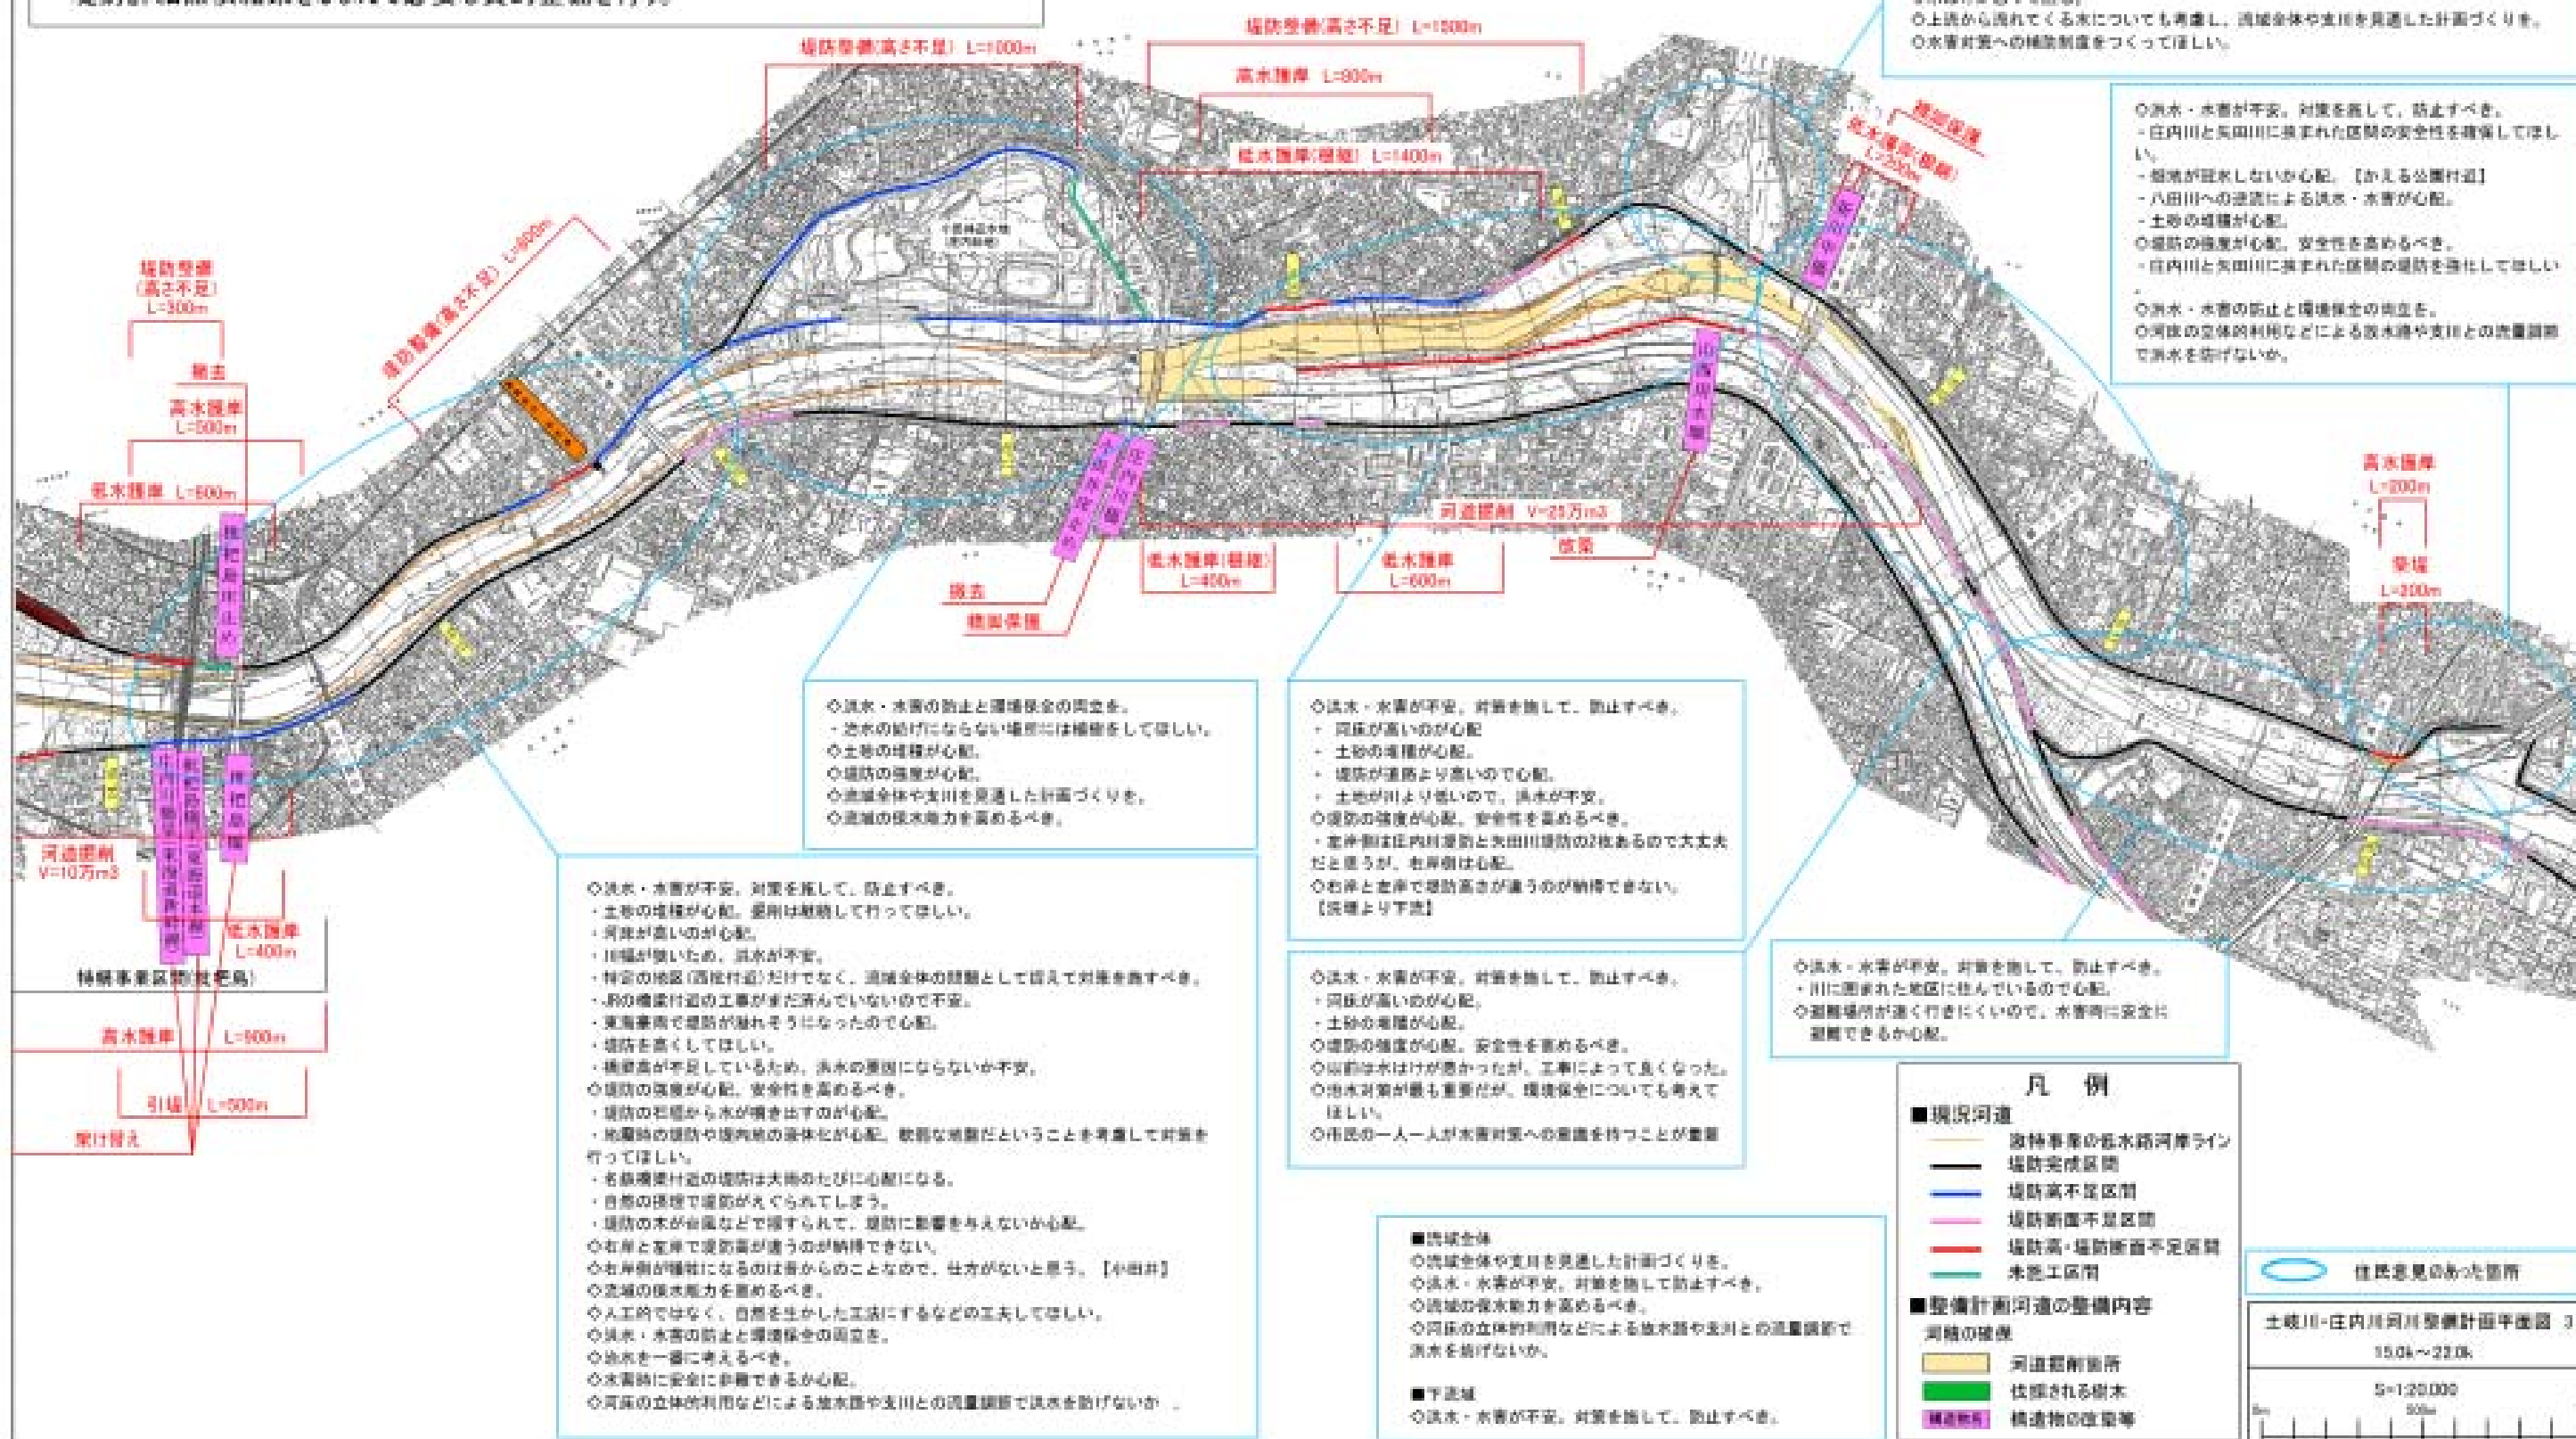


○整備目標

1. 戦後最大流量となったH12.9東海豪雨、H元.9洪水と同規模の洪水を計画水位以下で安全に流下させる。
2. 河川整備の目標流量を上回る洪水及び整備途上段階での施設能力以上の洪水が発生した場合においても、被害をできるだけ軽減させる。

※質的整備

堤防詳細点検結果をふまえて必要な質的整備を行う。

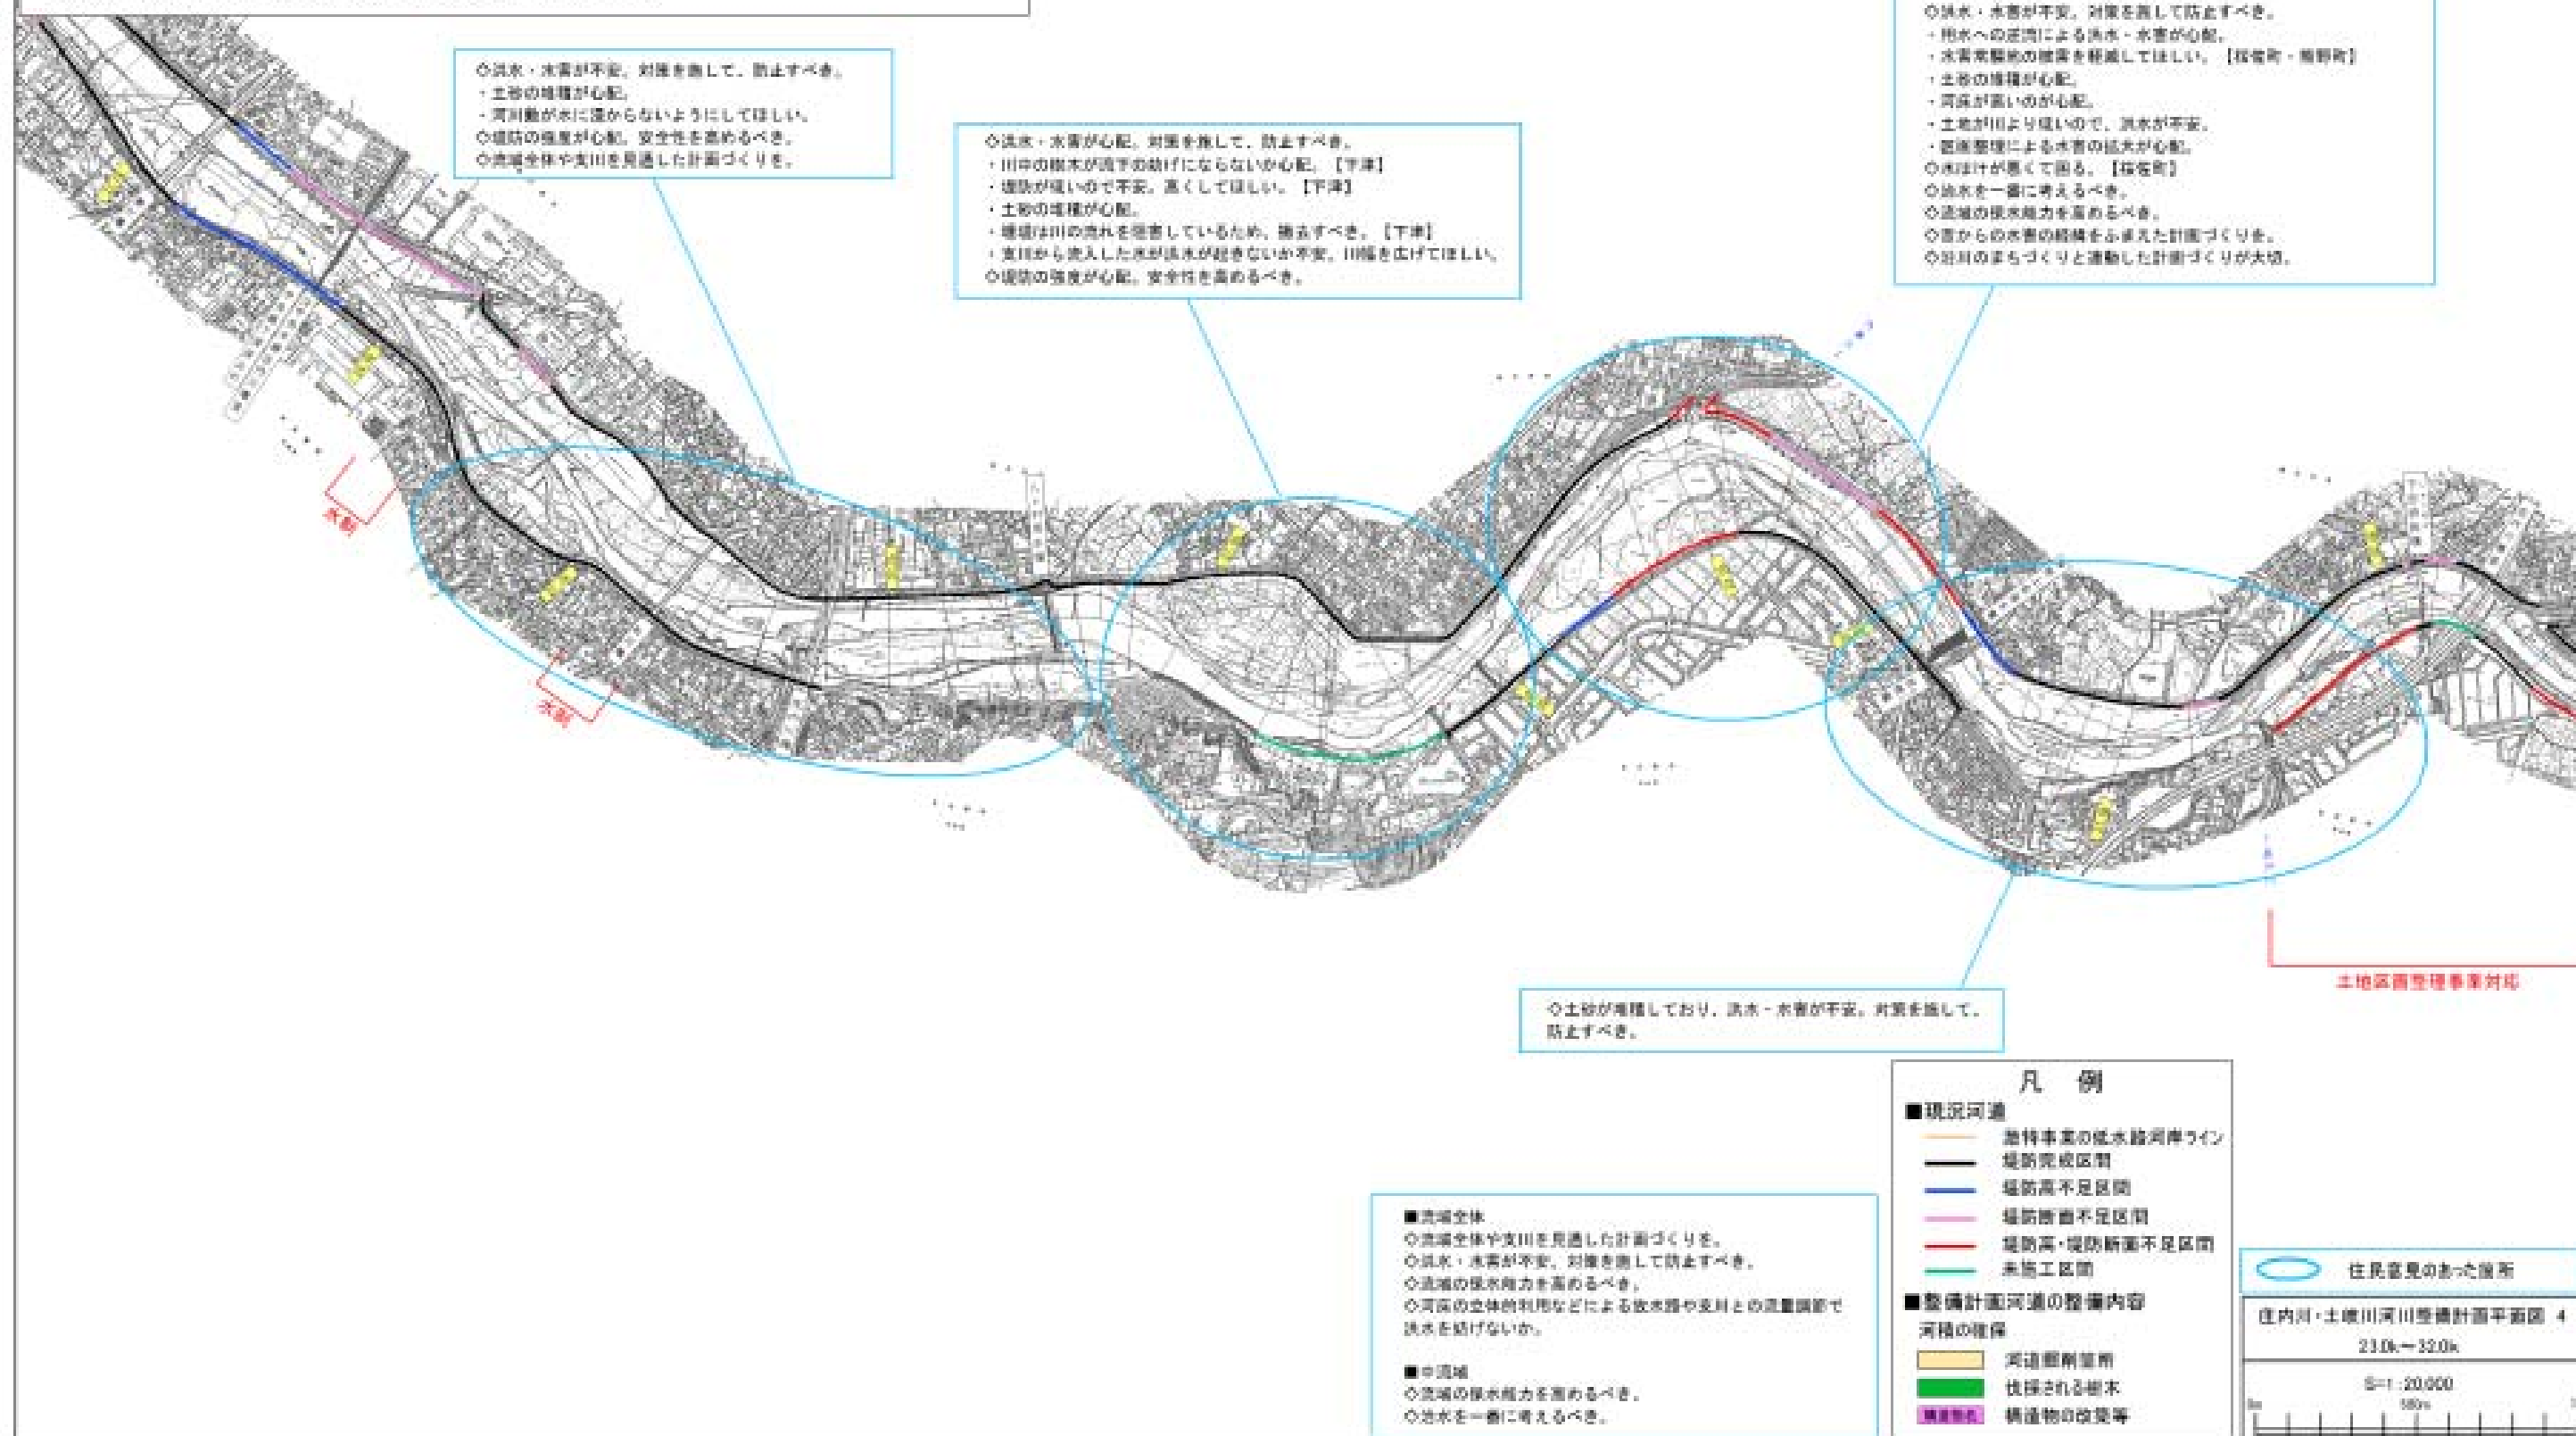


○整備目標

1. 戦後最大流量となったH12.9東海豪雨、H元.9洪水と同規模の洪水を計画水位以下で安全に流下させる。
2. 河川整備の目標流量を上回る洪水及び整備途上段階での施設能力以上の洪水が発生した場合においても、被害をできるだけ軽減させる。

※質的整備

堤防詳細点検結果をふまえて必要な質的整備を行う。

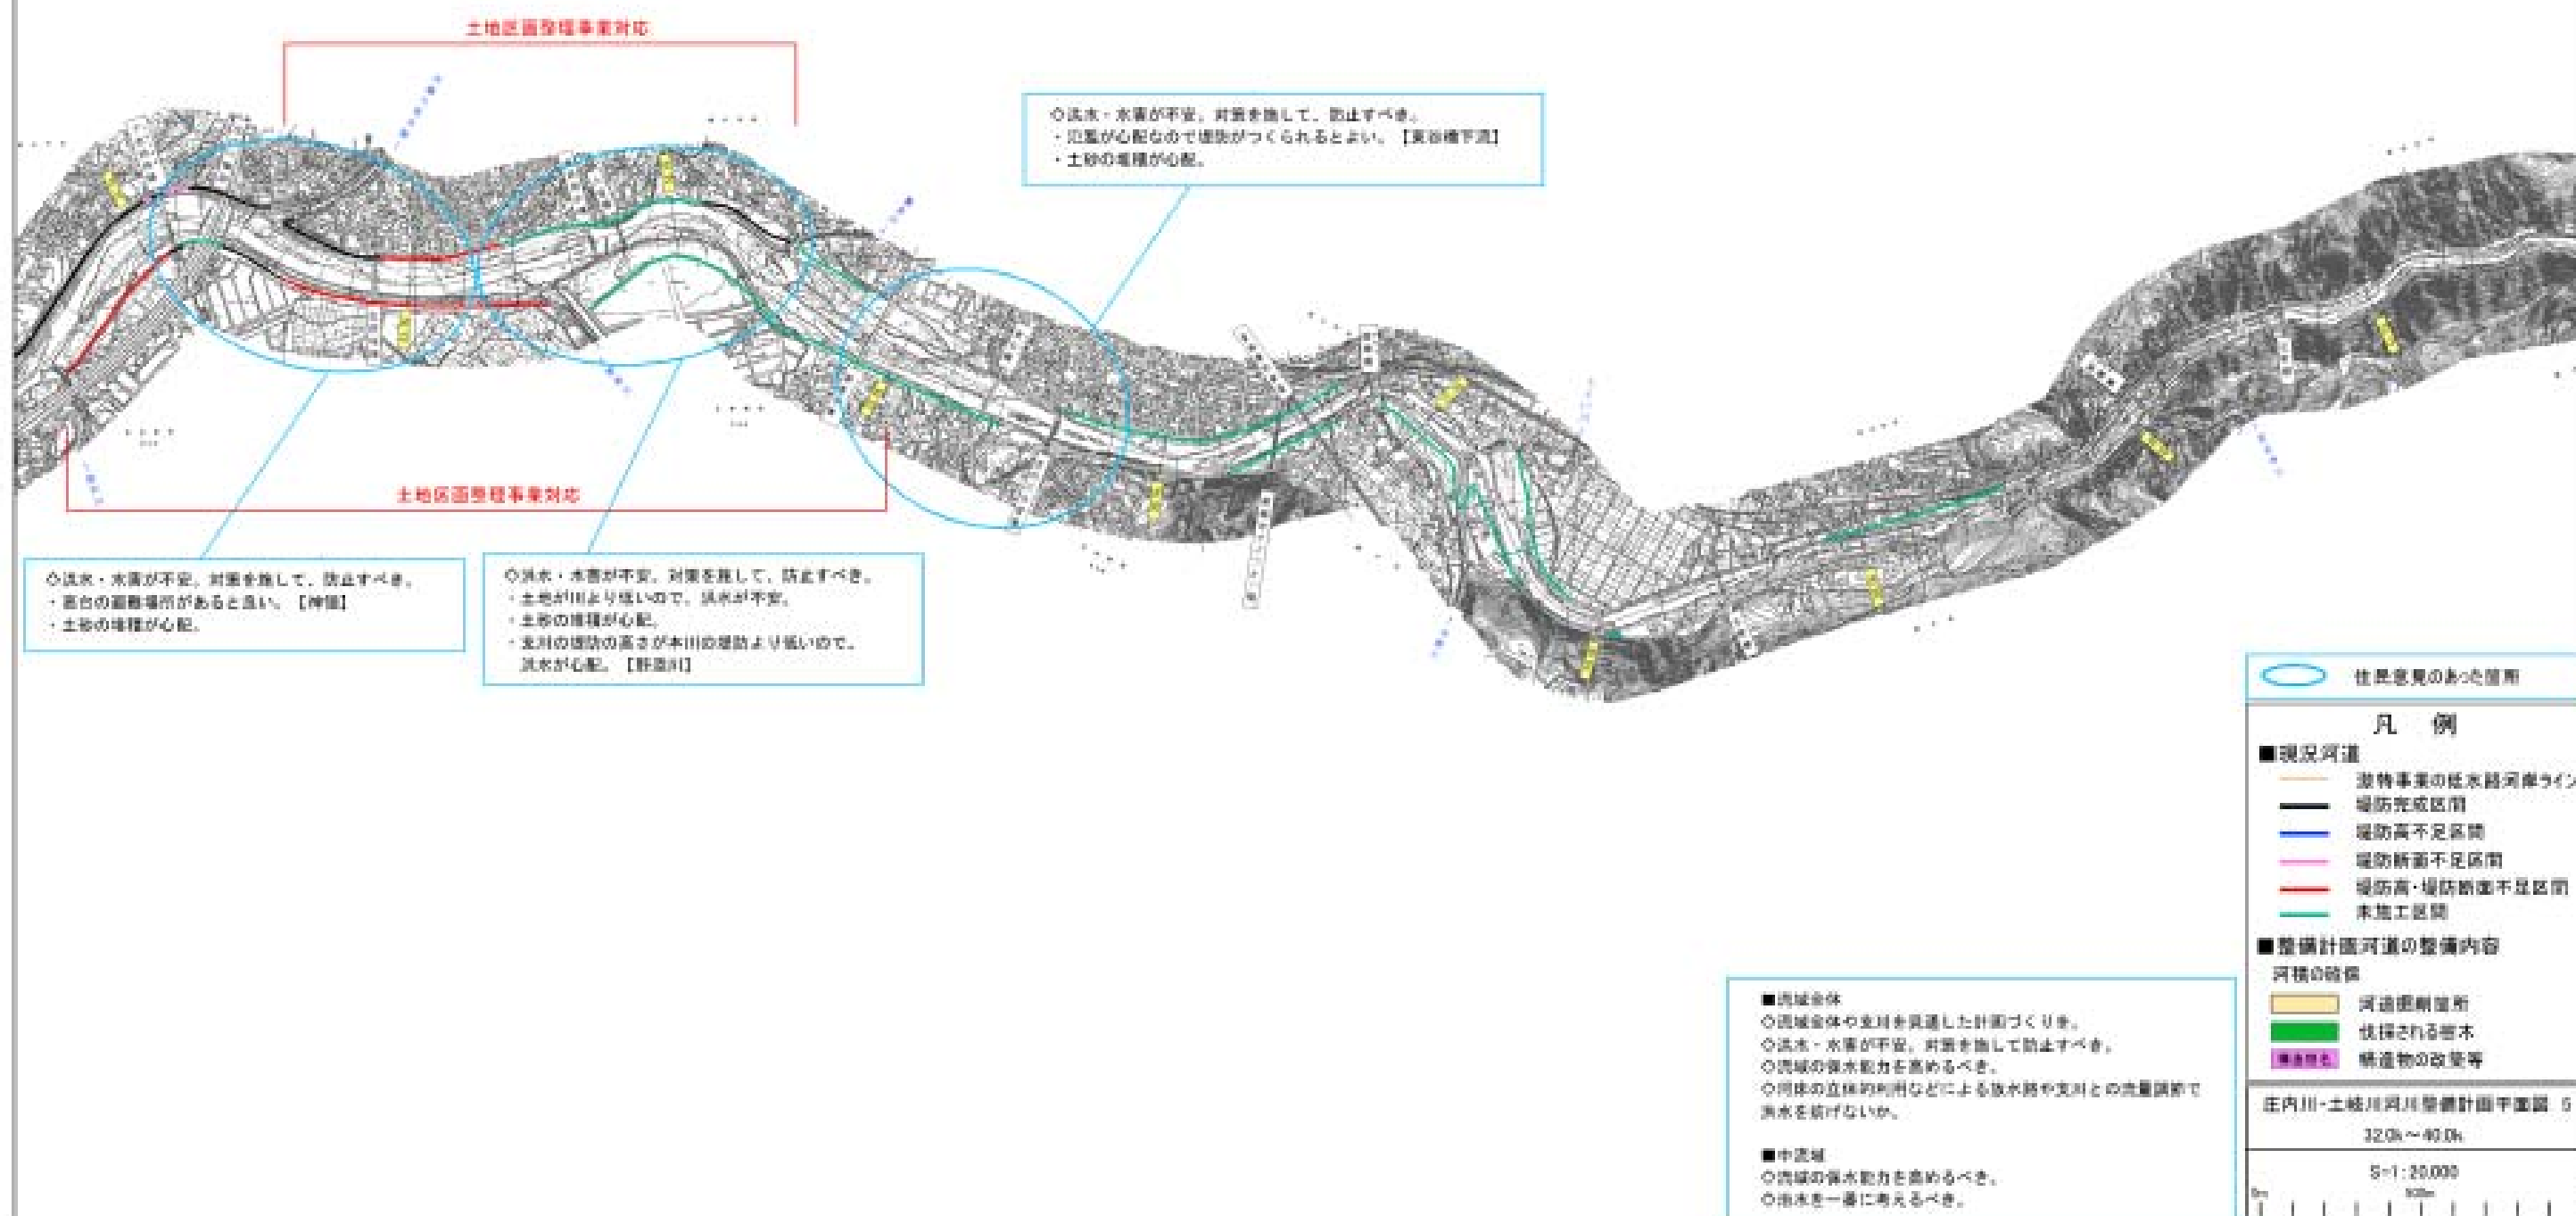


○整備目標

1. 戦後最大流量となったH12.9東海豪雨、H元.9洪水と同規模の洪水を計画水位以下で安全に流下させる。
2. 河川整備の目標流量を上回る洪水及び整備途上段階での施設能力以上の洪水が発生した場合においても、被害をできるだけ軽減させる。

※質的整備

堤防詳細点検結果をふまえて必要な質的整備を行う。

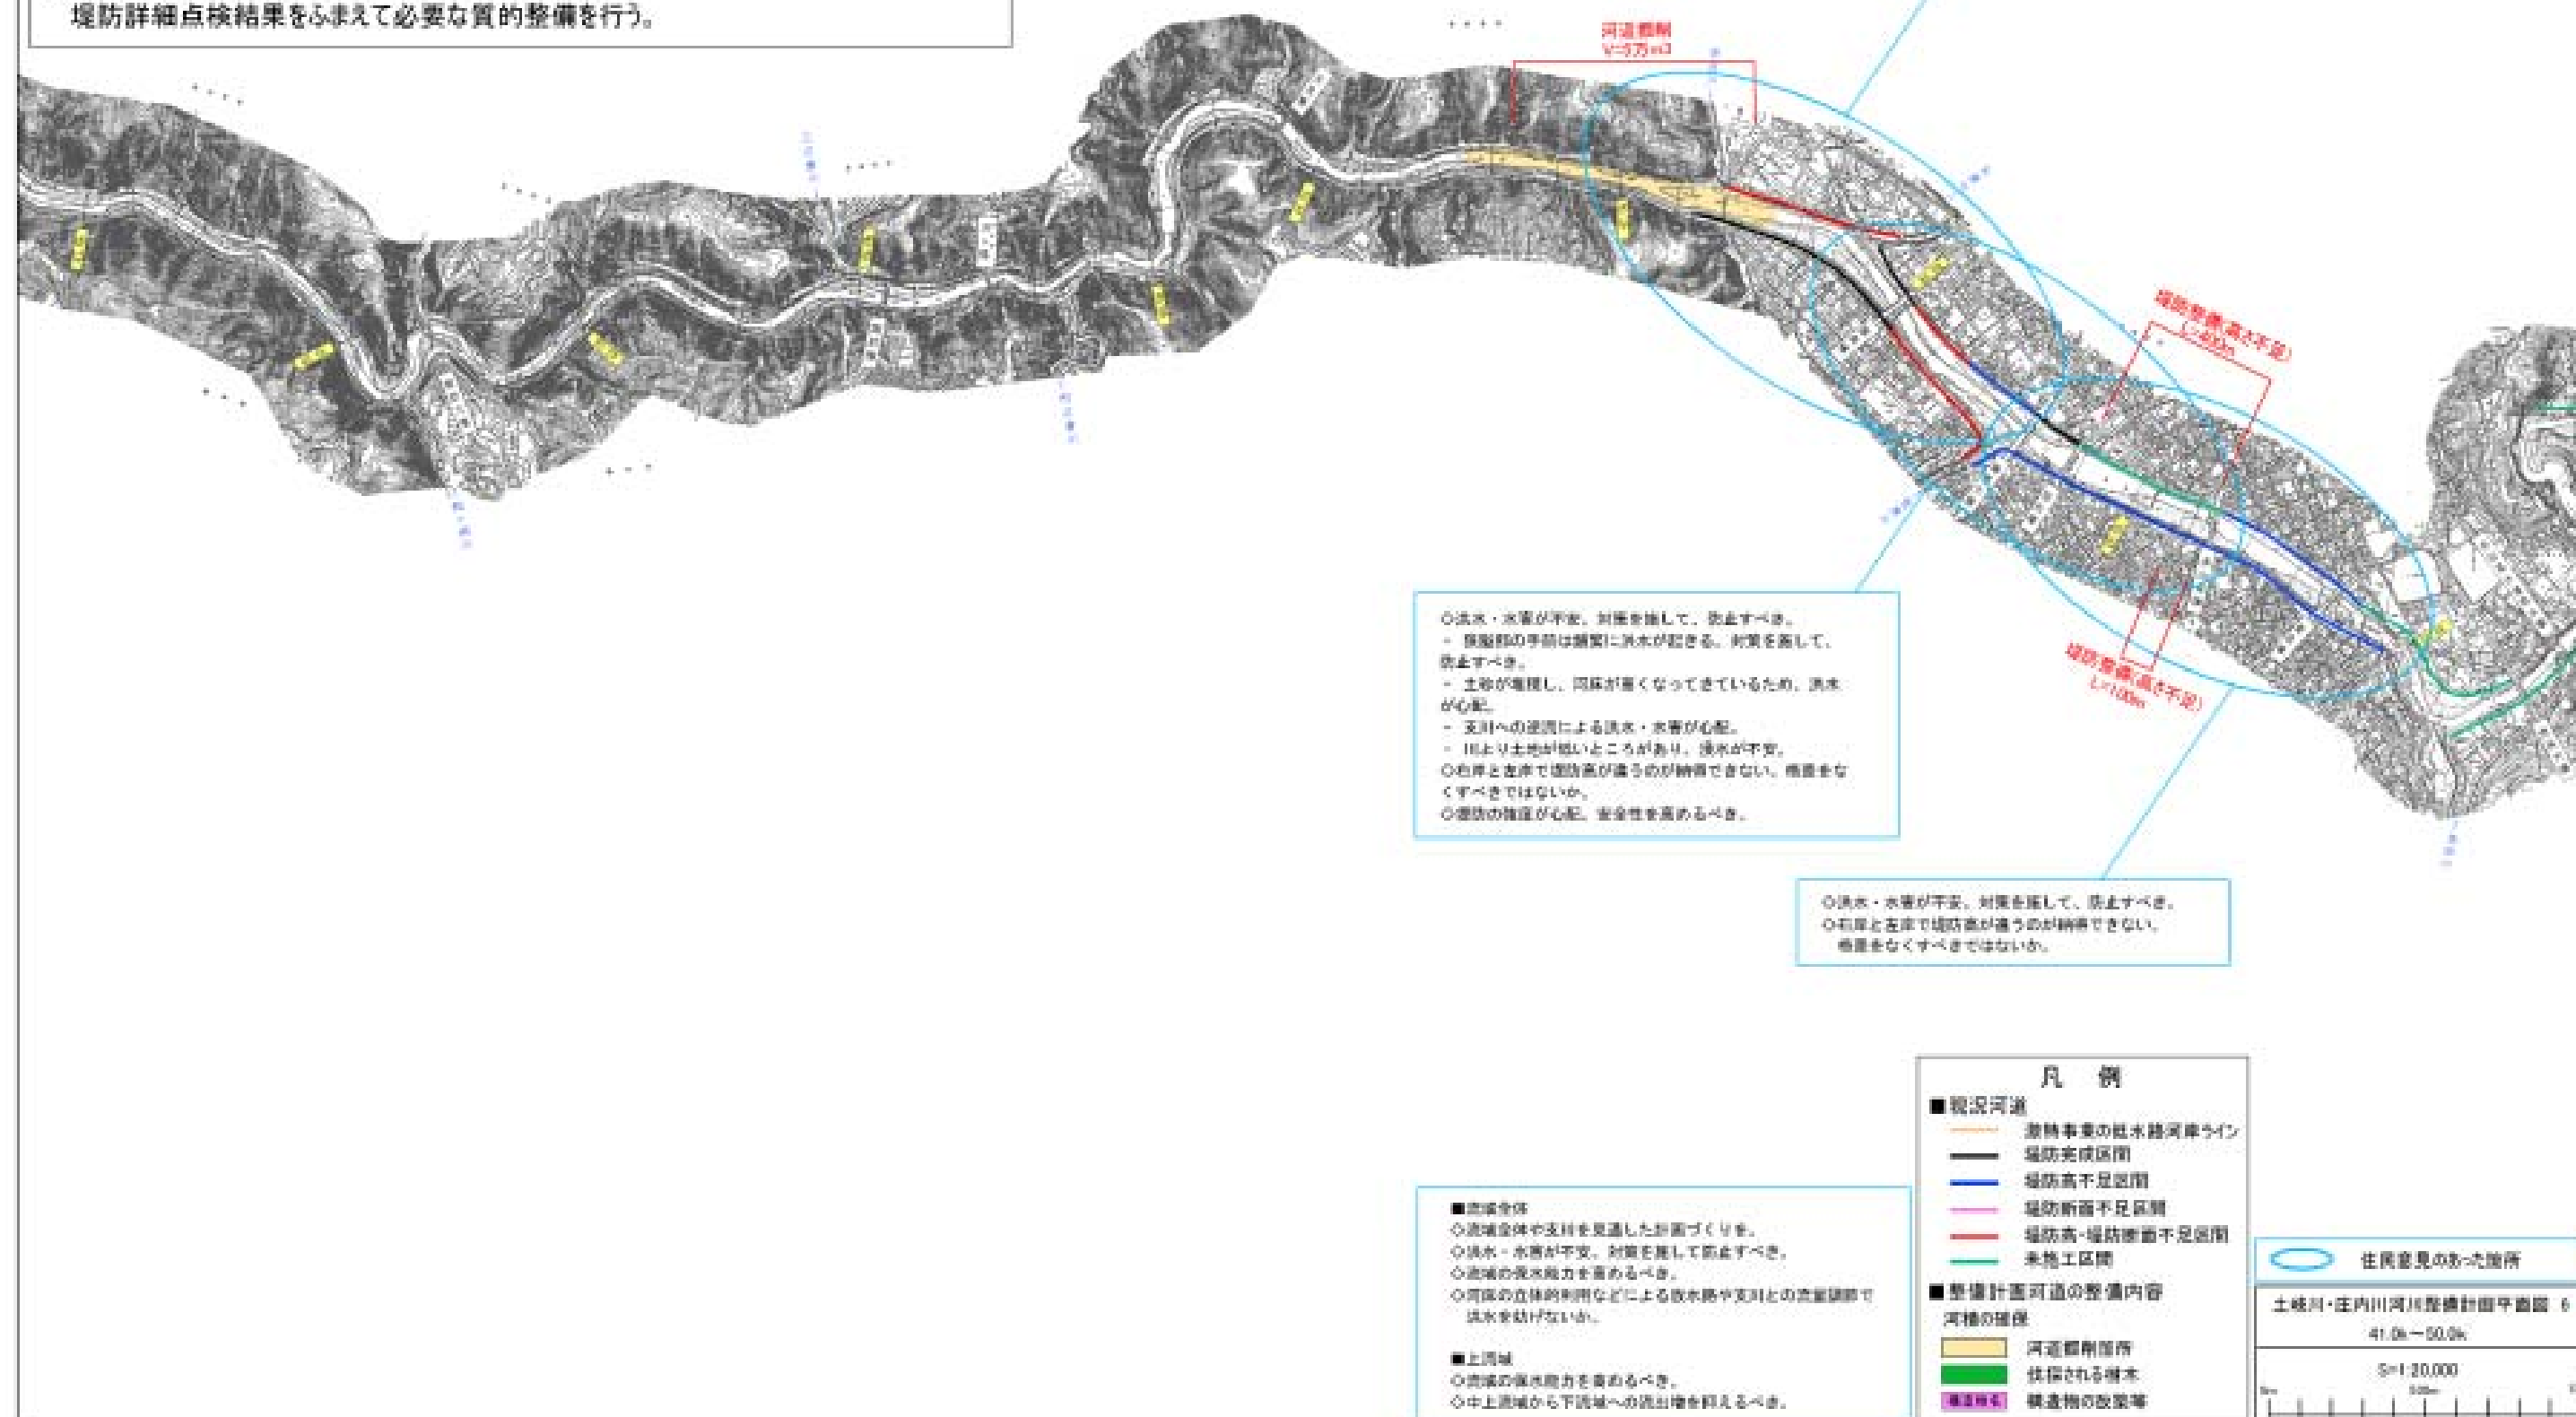


○整備目標

1. 戦後最大流量となったH12.9東海豪雨、H元.9洪水と同規模の洪水を計画水位以下で安全に流下させる。
2. 河川整備の目標流量を上回る洪水及び整備途上段階での施設能力以上の洪水が発生した場合においても、被害をできるだけ軽減させる。

※質的整備

堤防詳細点検結果をふまえて必要な質的整備を行う。

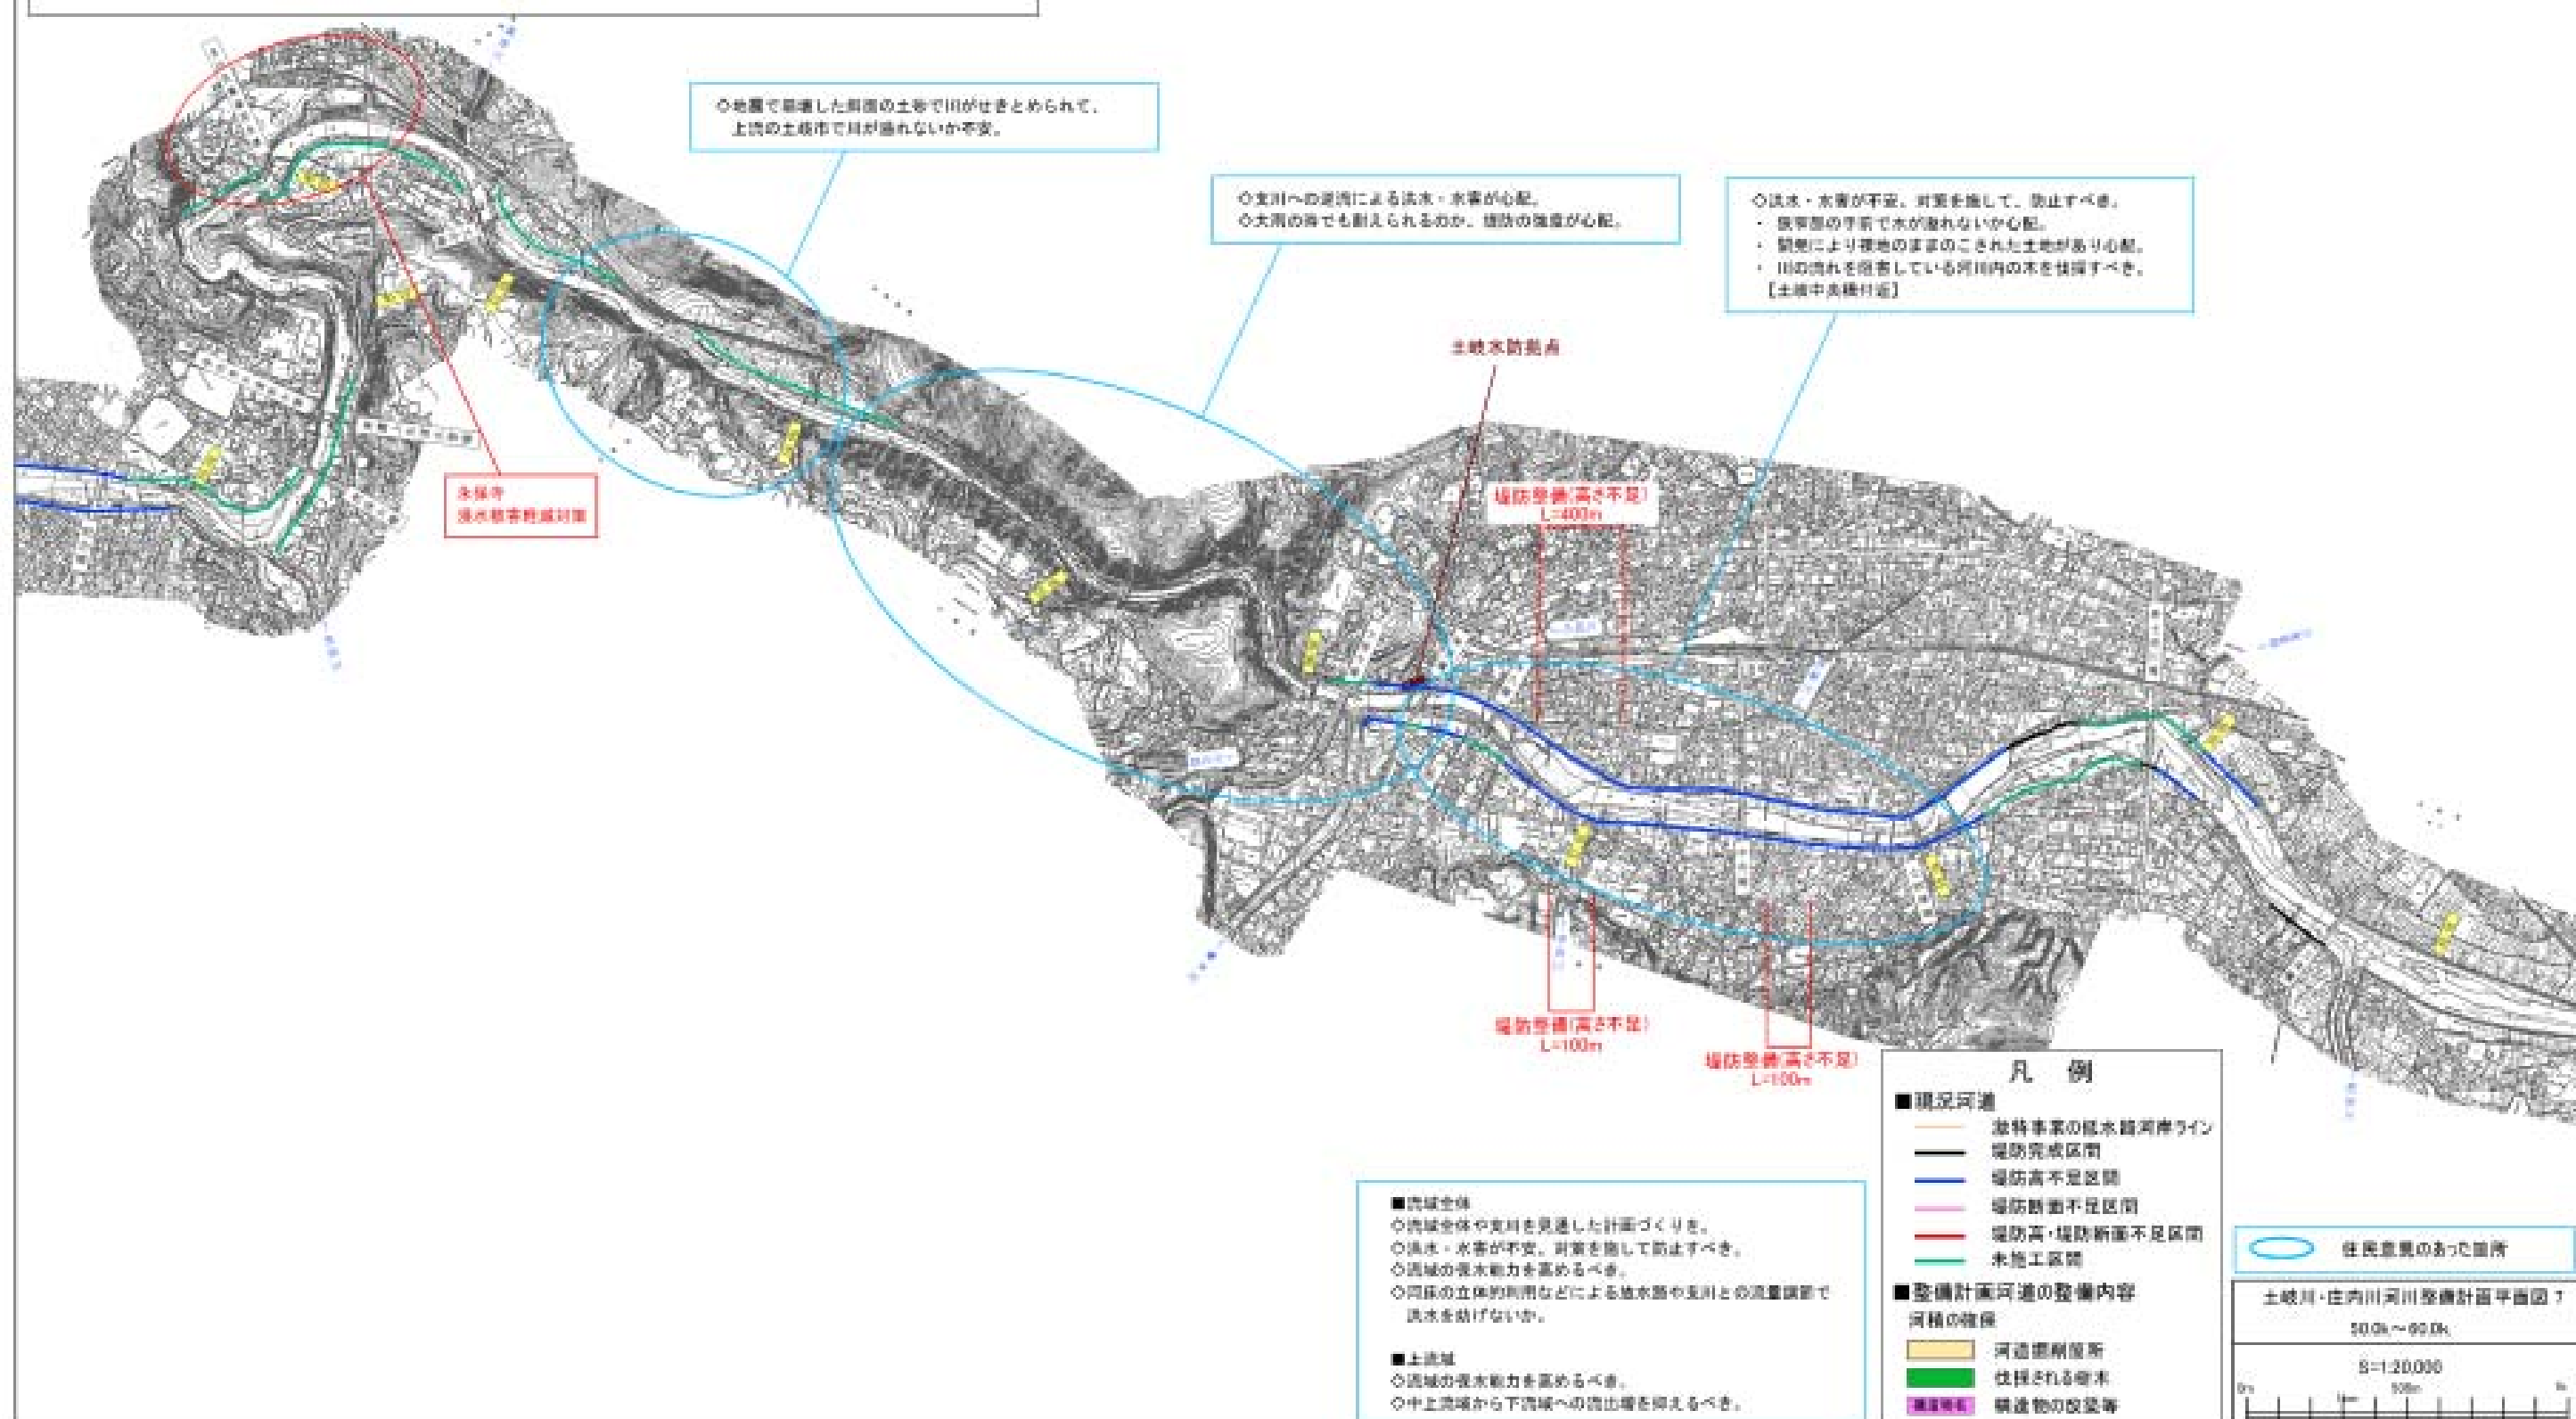

○整備目標

1. 戦後最大流量となったH12.9東海豪雨、H元.9洪水と同規模の洪水を計画水位以下で安全に流下させる。
2. 河川整備の目標流量を上回る洪水及び整備途上段階での施設能力以上の洪水が発生した場合においても、被害をできるだけ軽減させる。

※質的整備

堤防詳細点検結果をふまえて必要な質的整備を行う。



◇堤防の強度が心配。安全性を高めるべき。
・豪雨時に水位が上がると、現状の堤防で耐えられるか不安。
・堤防の耐震性が不安。
◇すぐに漏水するので、対策を施して、防止すべき。【高瀬橋左岸】

◇洪水・水害が不安。対策を施して、防止すべき。
・相隣している危険箇所への対策を早急にすべき。

■流域全体
◇流域全体や支流を見通した計画づくりを。
◇洪水・水害が不安。対策を施して防止すべき。
◇流域の治水能力を高めるべき。
◇河川の立体利用などによる放水路や支流との流量調節で洪水を妨げないか。

■下流域
◇洪水・水害が不安。対策を施して、防止すべき。

凡 例

■現状河道
 激特事業の低水路河岸ライン
 堤防完成区間
 堤防高不足区間
 堤防断面不足区間
 堤防高・堤防断面不足区間
 未施工区間

■整備計画河道の整備内容
 河道の確保
 河道留削箇所
 伐採される樹木
 構造物の改善等

○住民意見のあった箇所

矢田川河川整備計画平面図Ⅰ


0.0km～7.0km

S=1/20,000



0m 500m 1km

2. 水位縦断面図

(1) 激特・復緊事業後の水位縦断面図

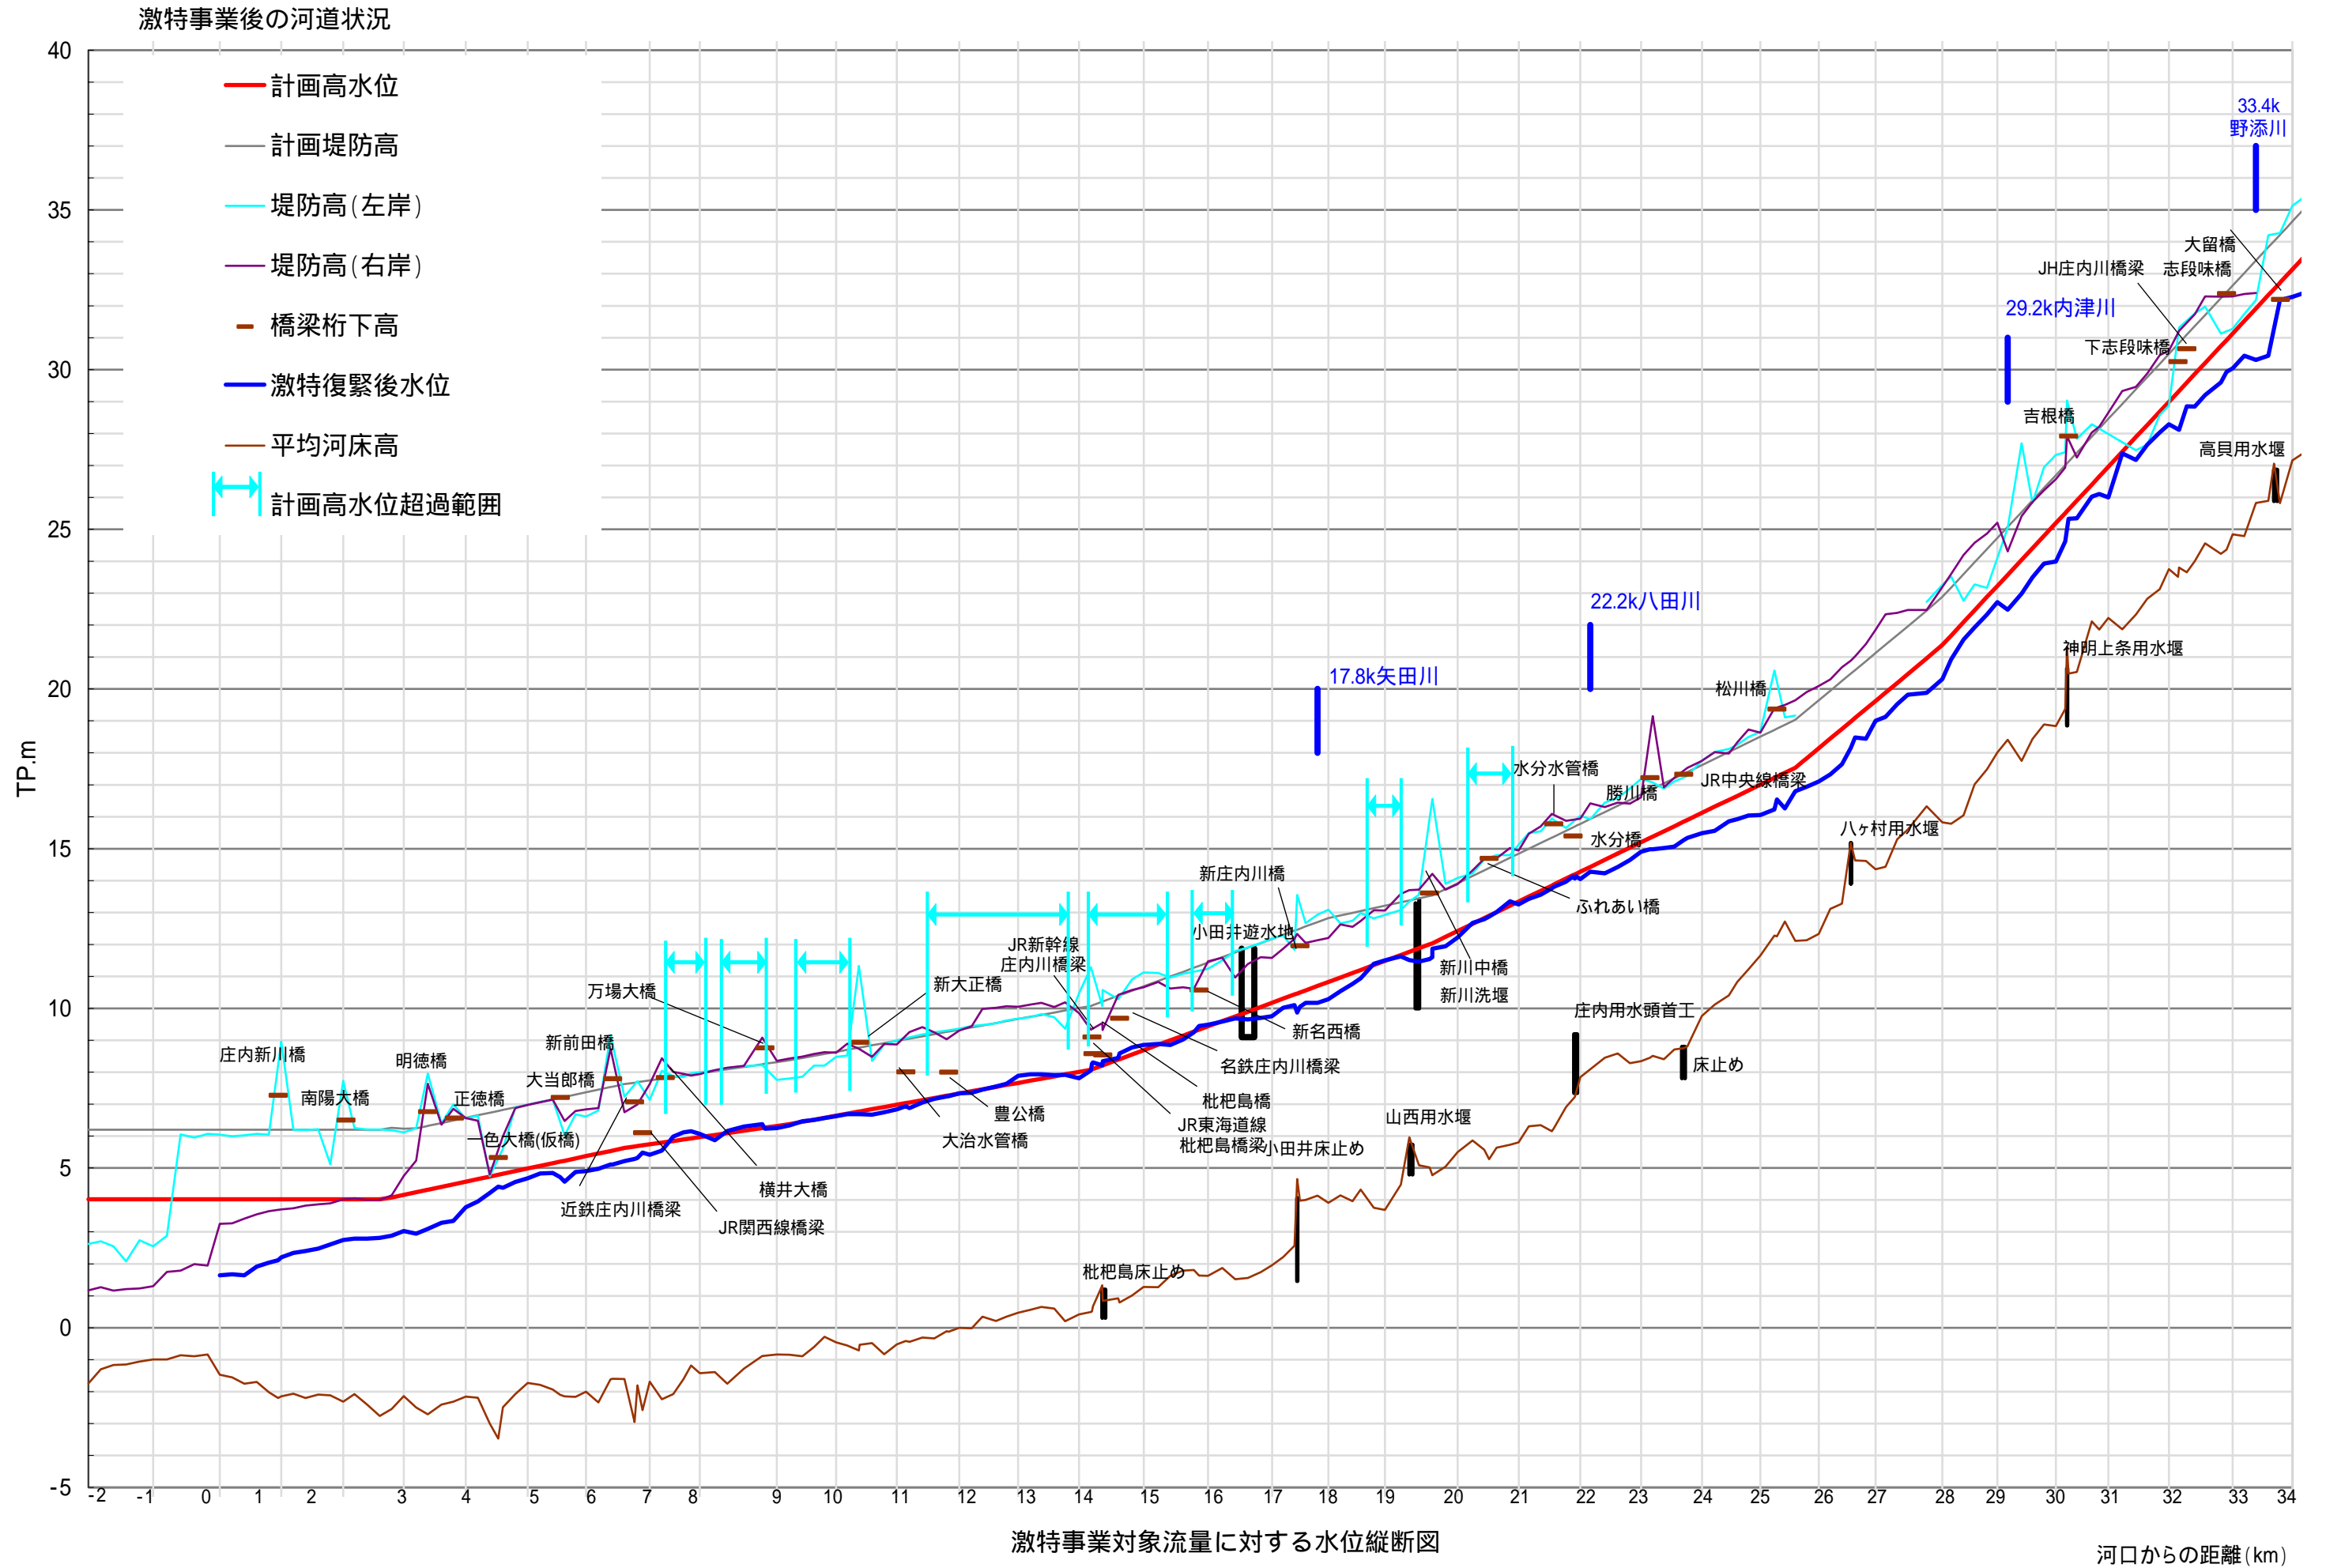


復緊事業後の河道状況

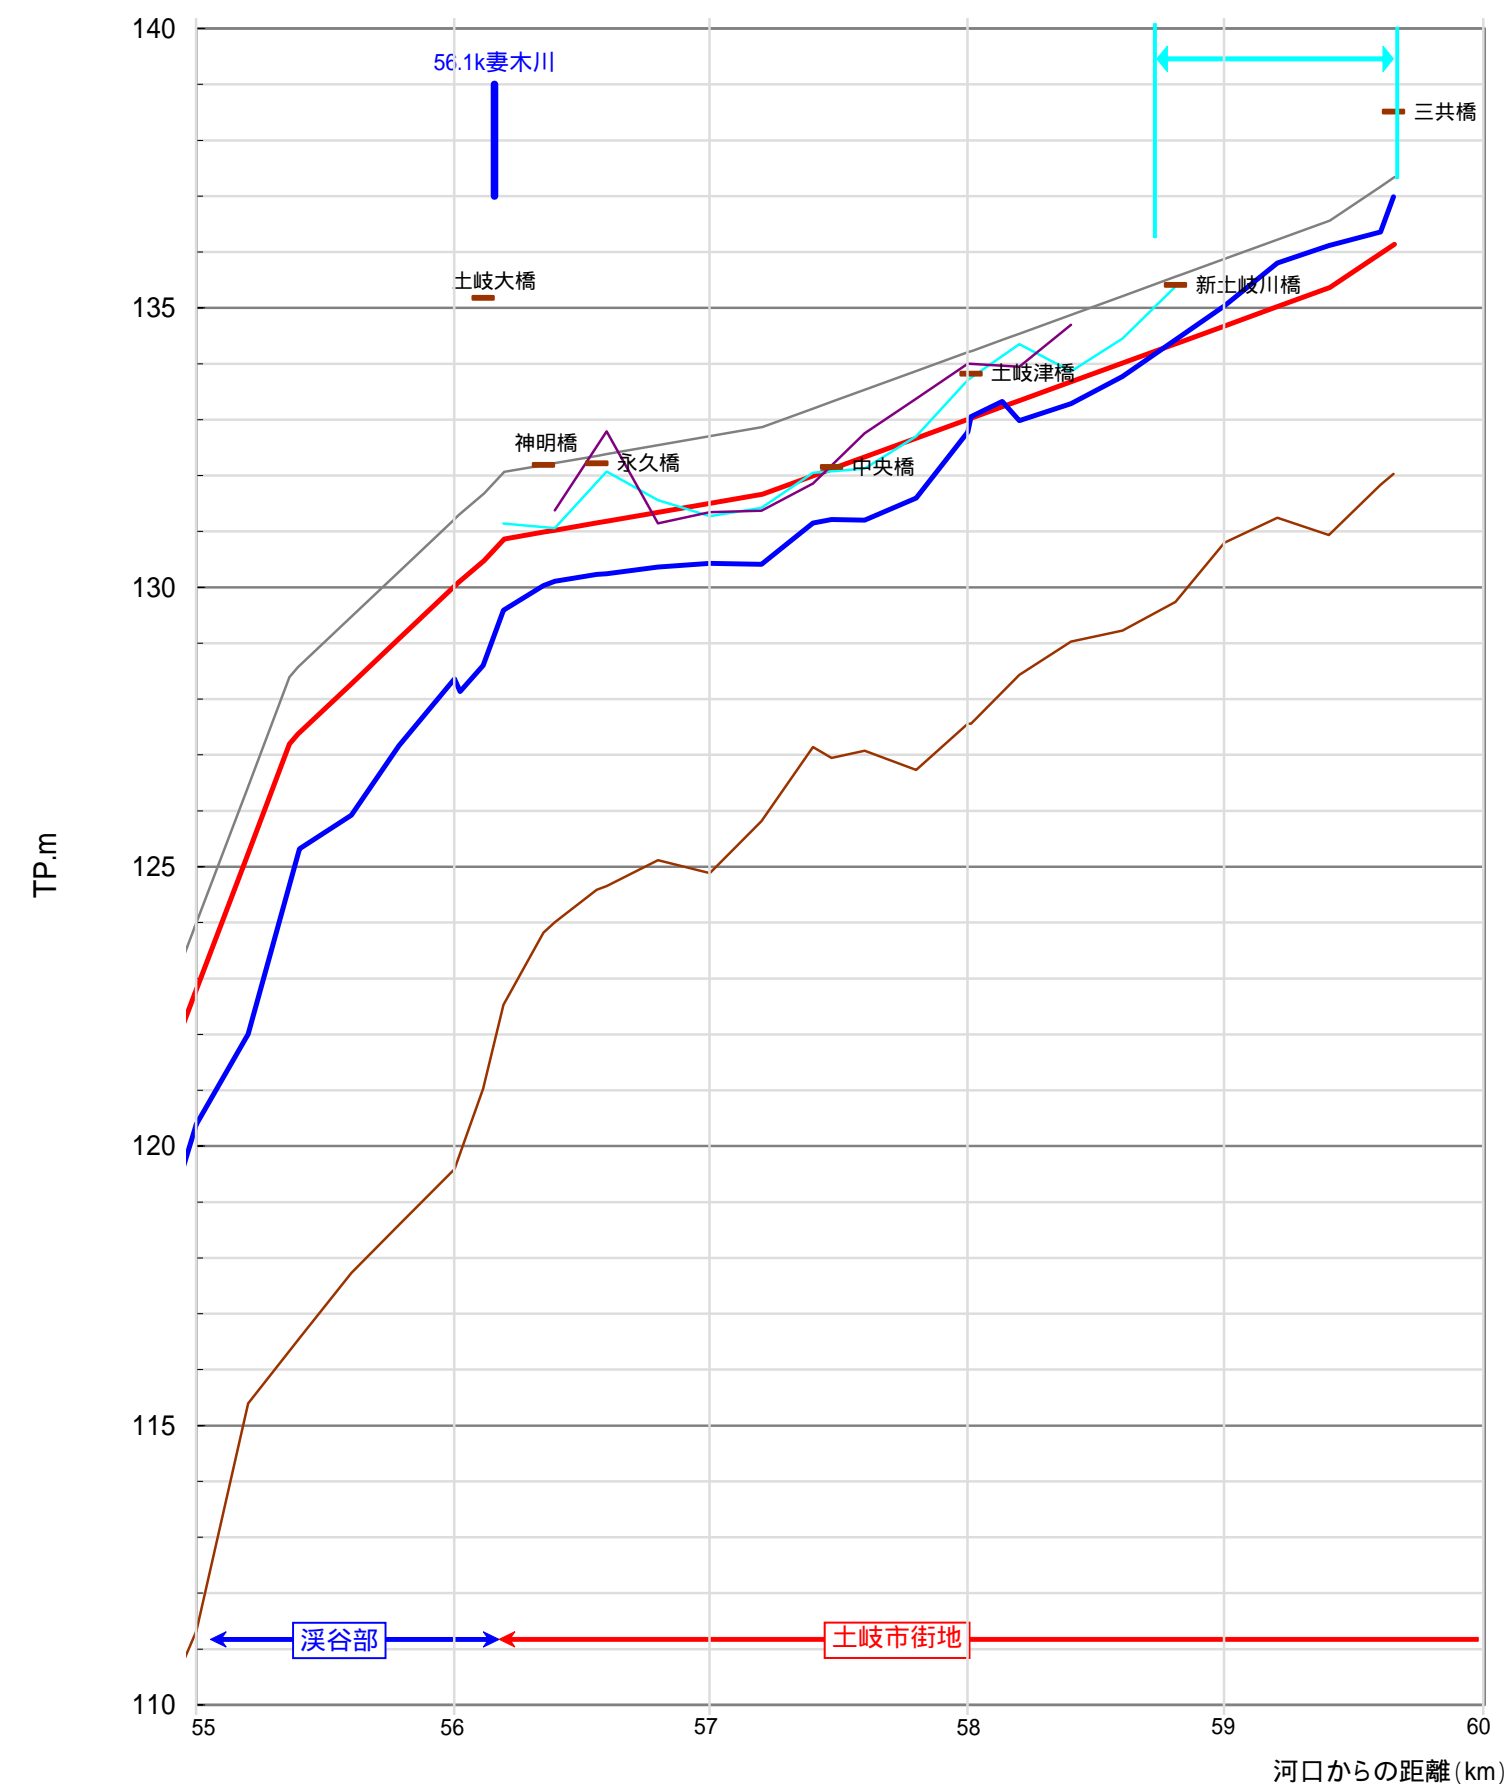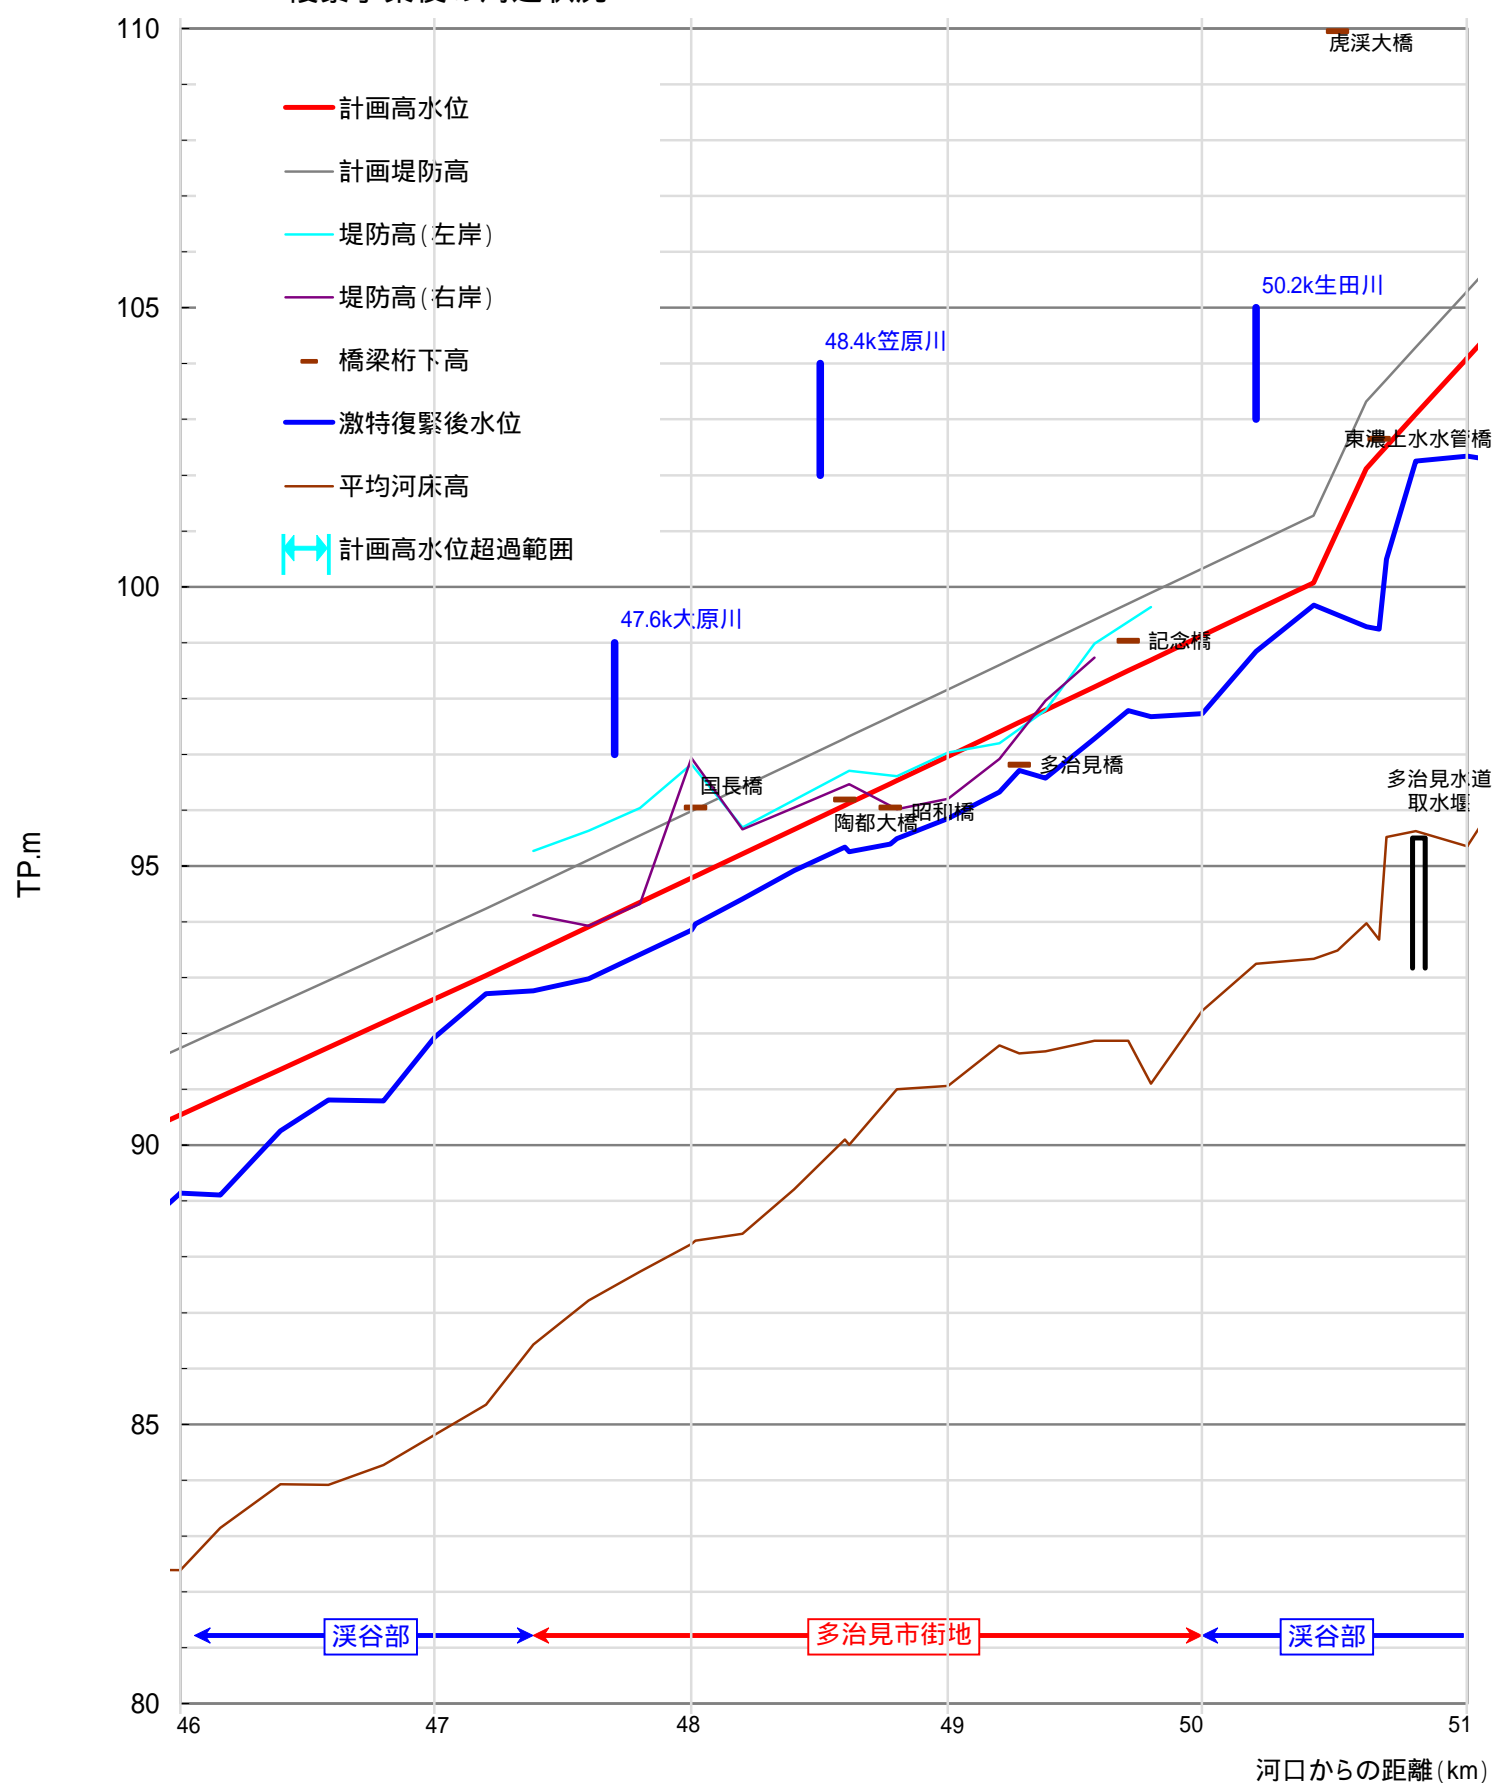


復緊事業対象流量に対する小里川ダム洪水調節後の水位縦断面図

(2) 整備計画(治水)(案)水位縦断図
河川整備(案)前後の河道状況

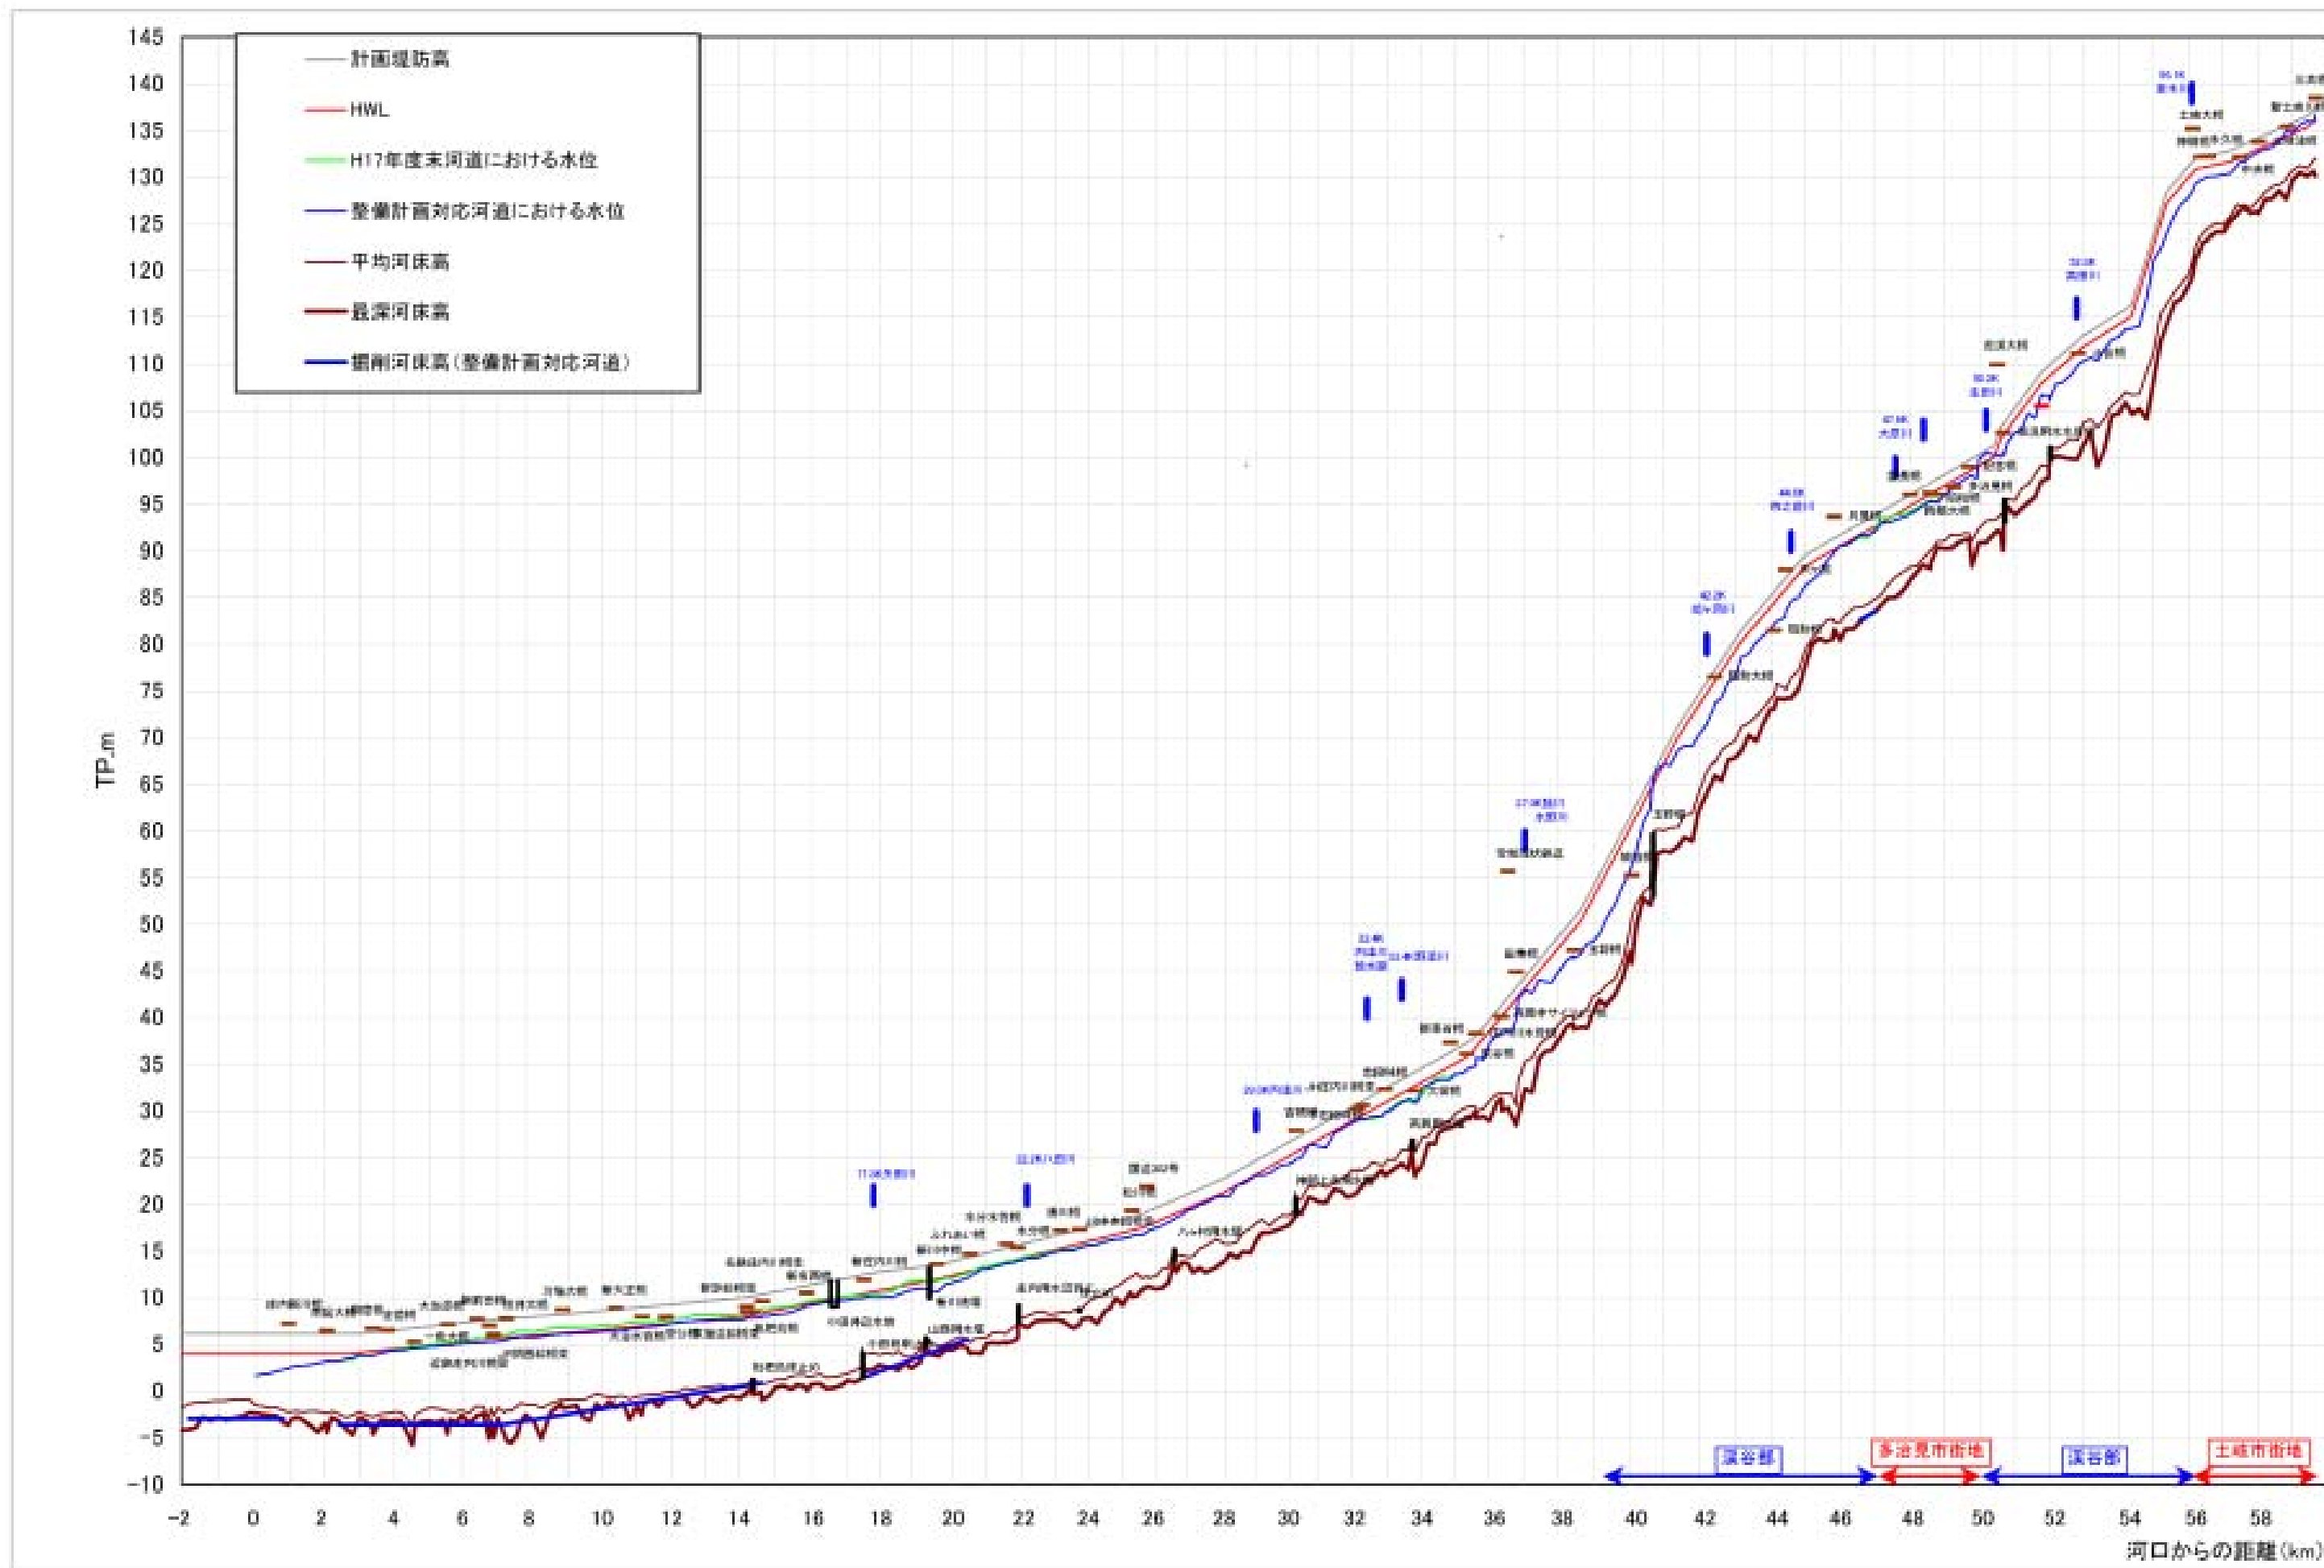


河川整備計画の目標流量（案）に対する水位縦断図（全川）

河川整備（案）前後の河道状況

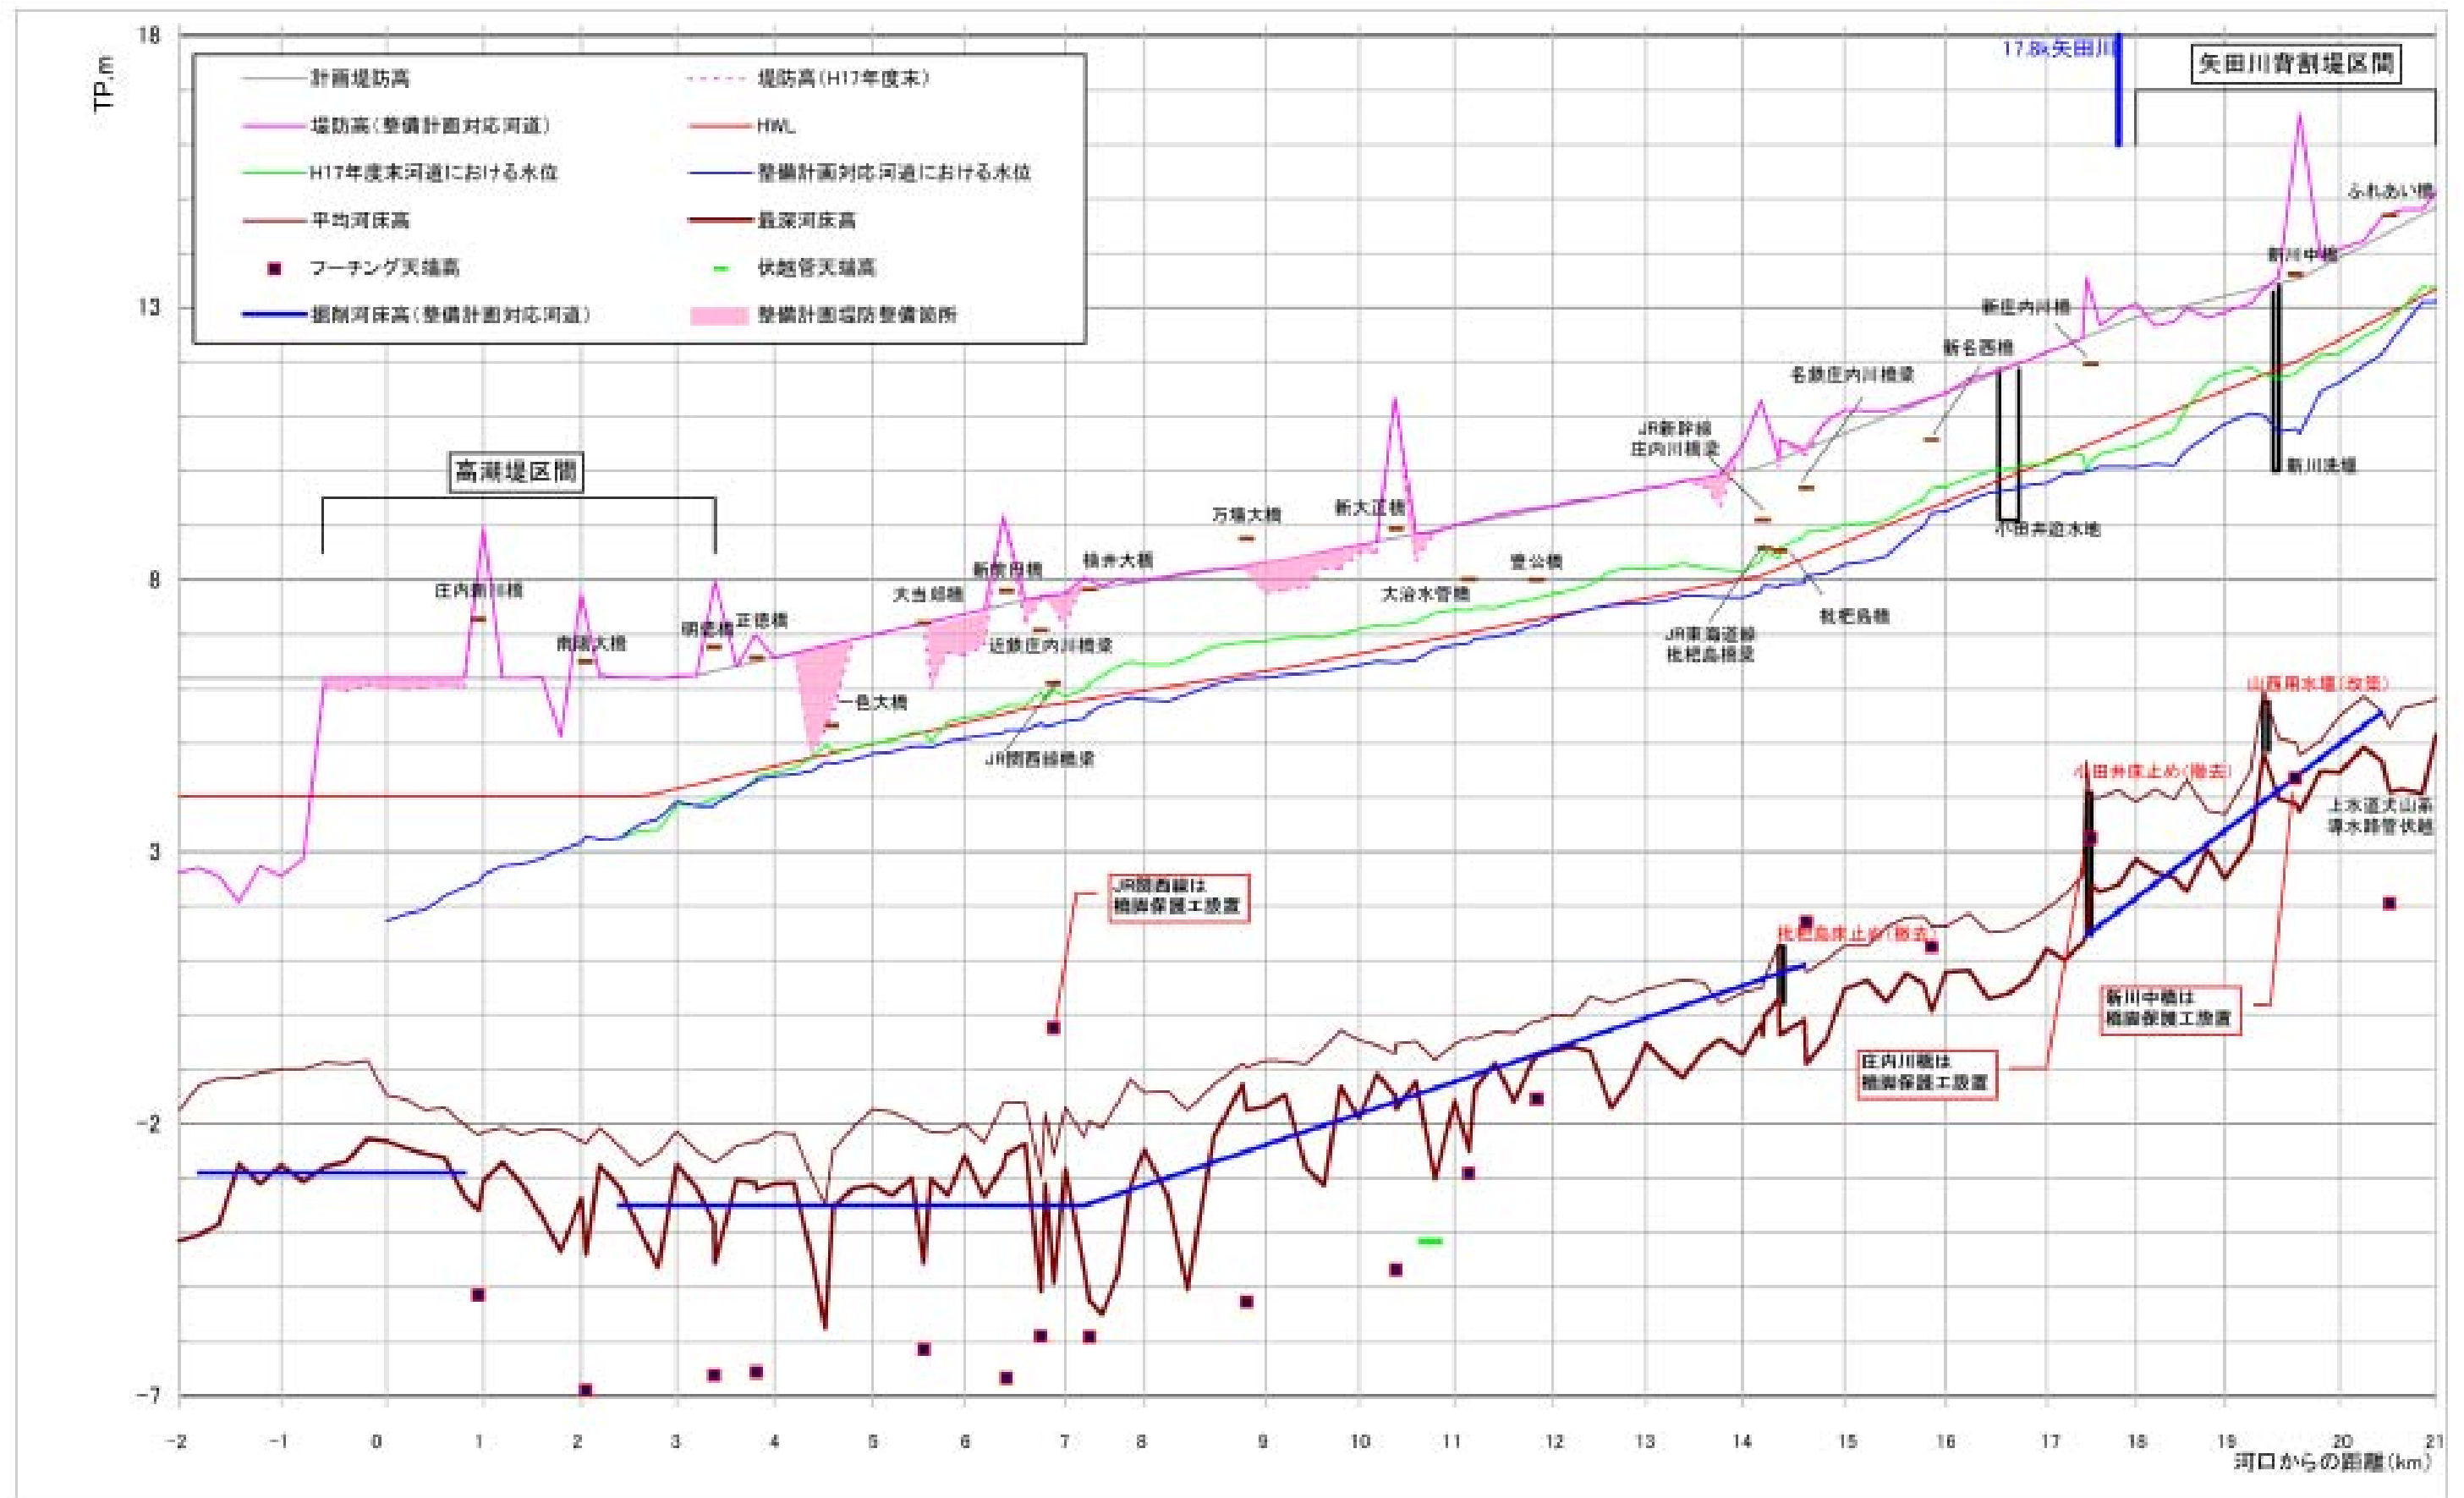


河川整備計画の目標流量（案）に対する水位縦断図（庄内川左岸：-2.0k～21.0k）

河川整備（案）前後の河道状況

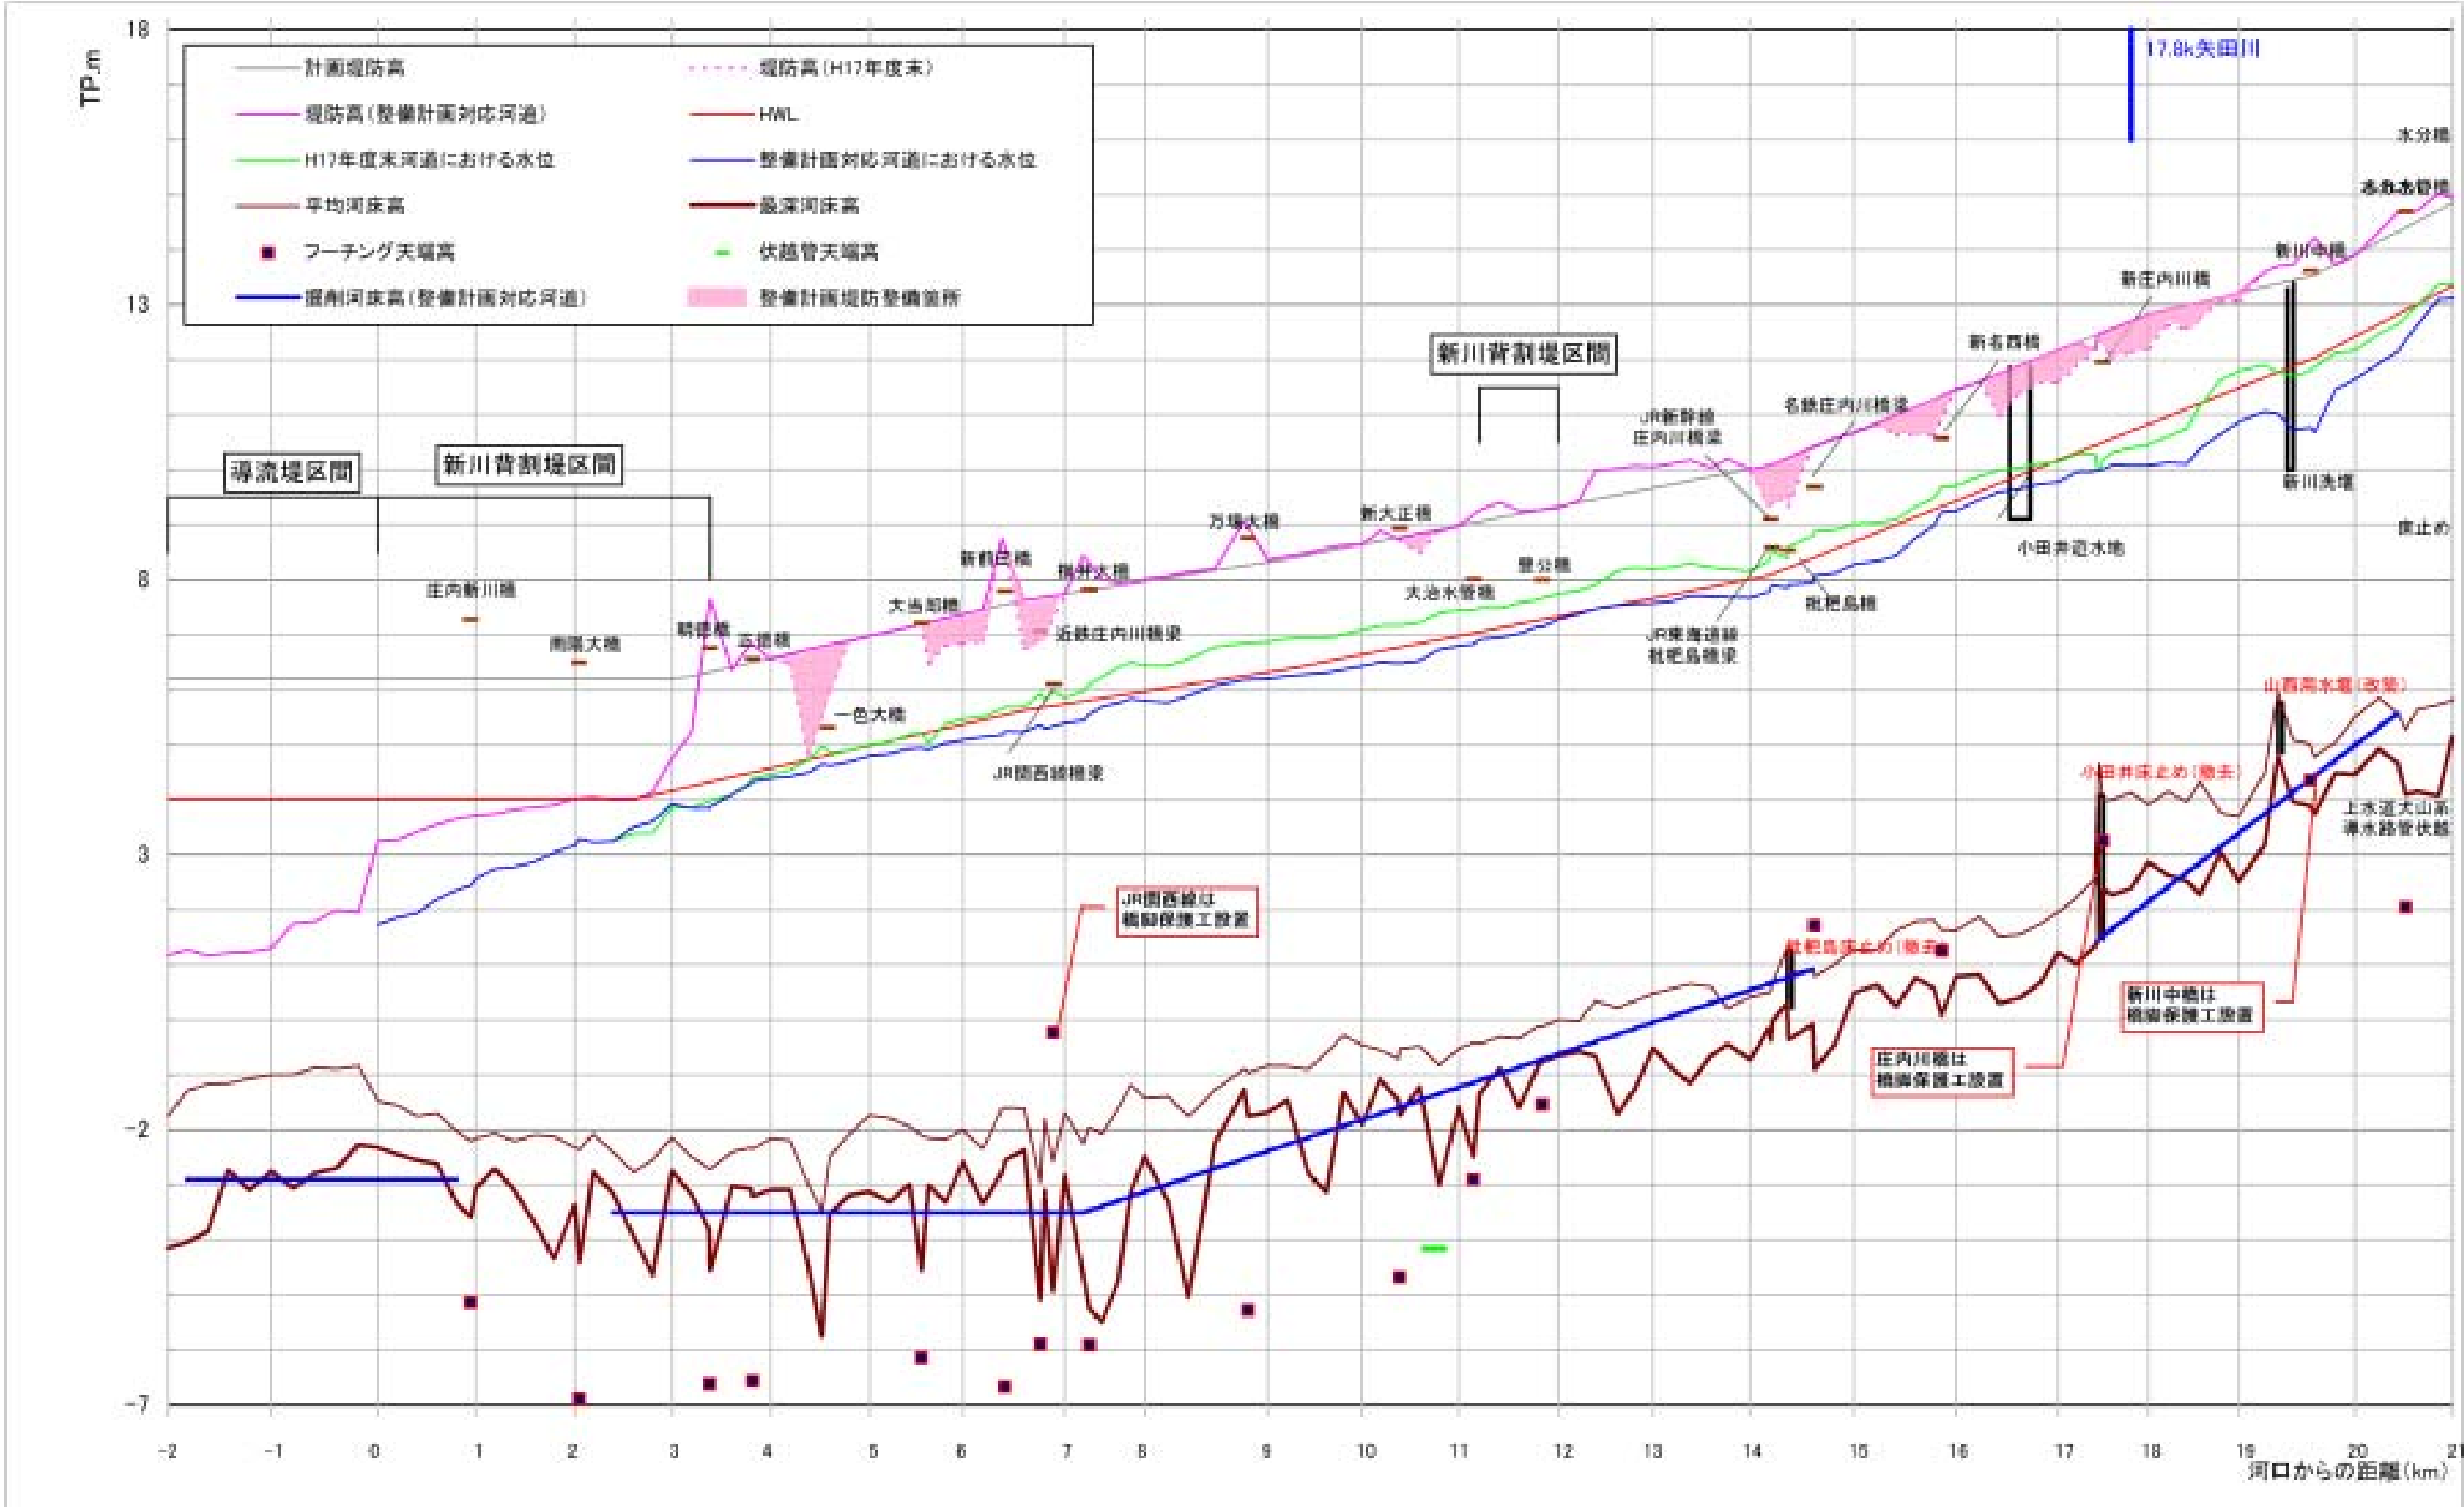


河川整備計画の目標流量（案）に対する水位縦断図（庄内川右岸：-2.0k～21.0k）

河川整備（案）前後の河道状況

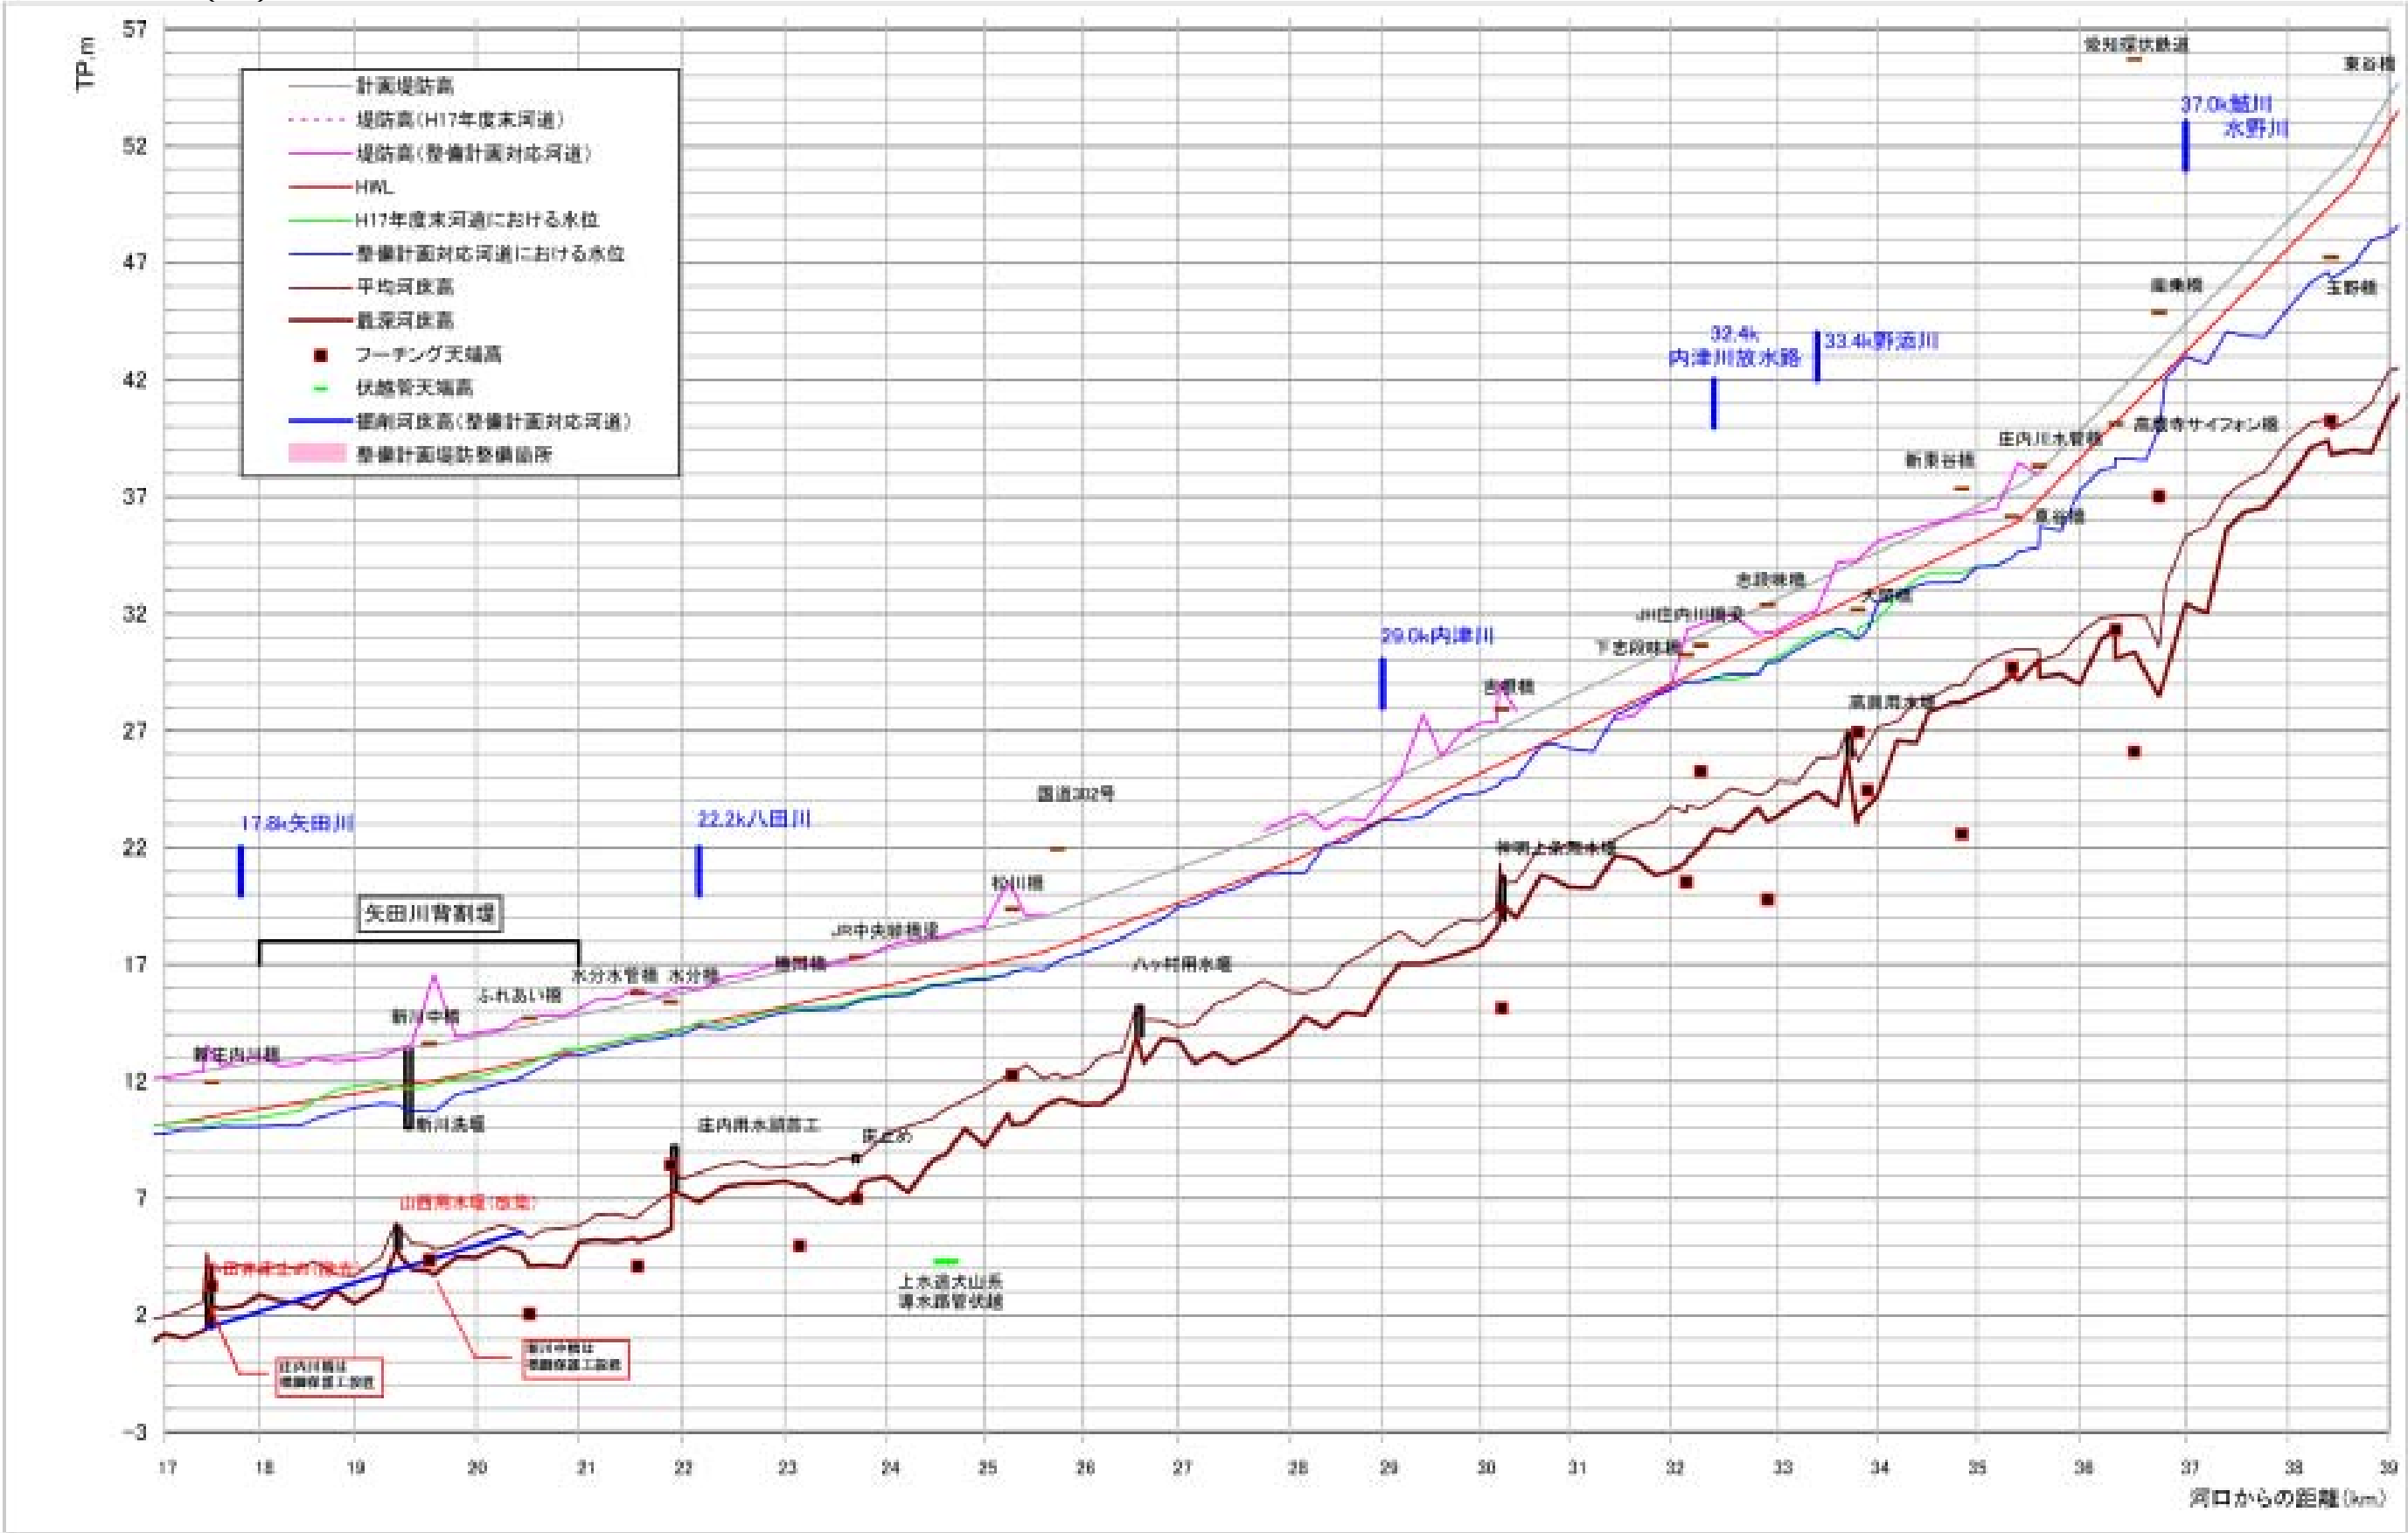


河川整備計画の目標流量（案）に対する水位縦断図（庄内川左岸：17.0k～39.0k）

河川整備（案）前後の河道状況

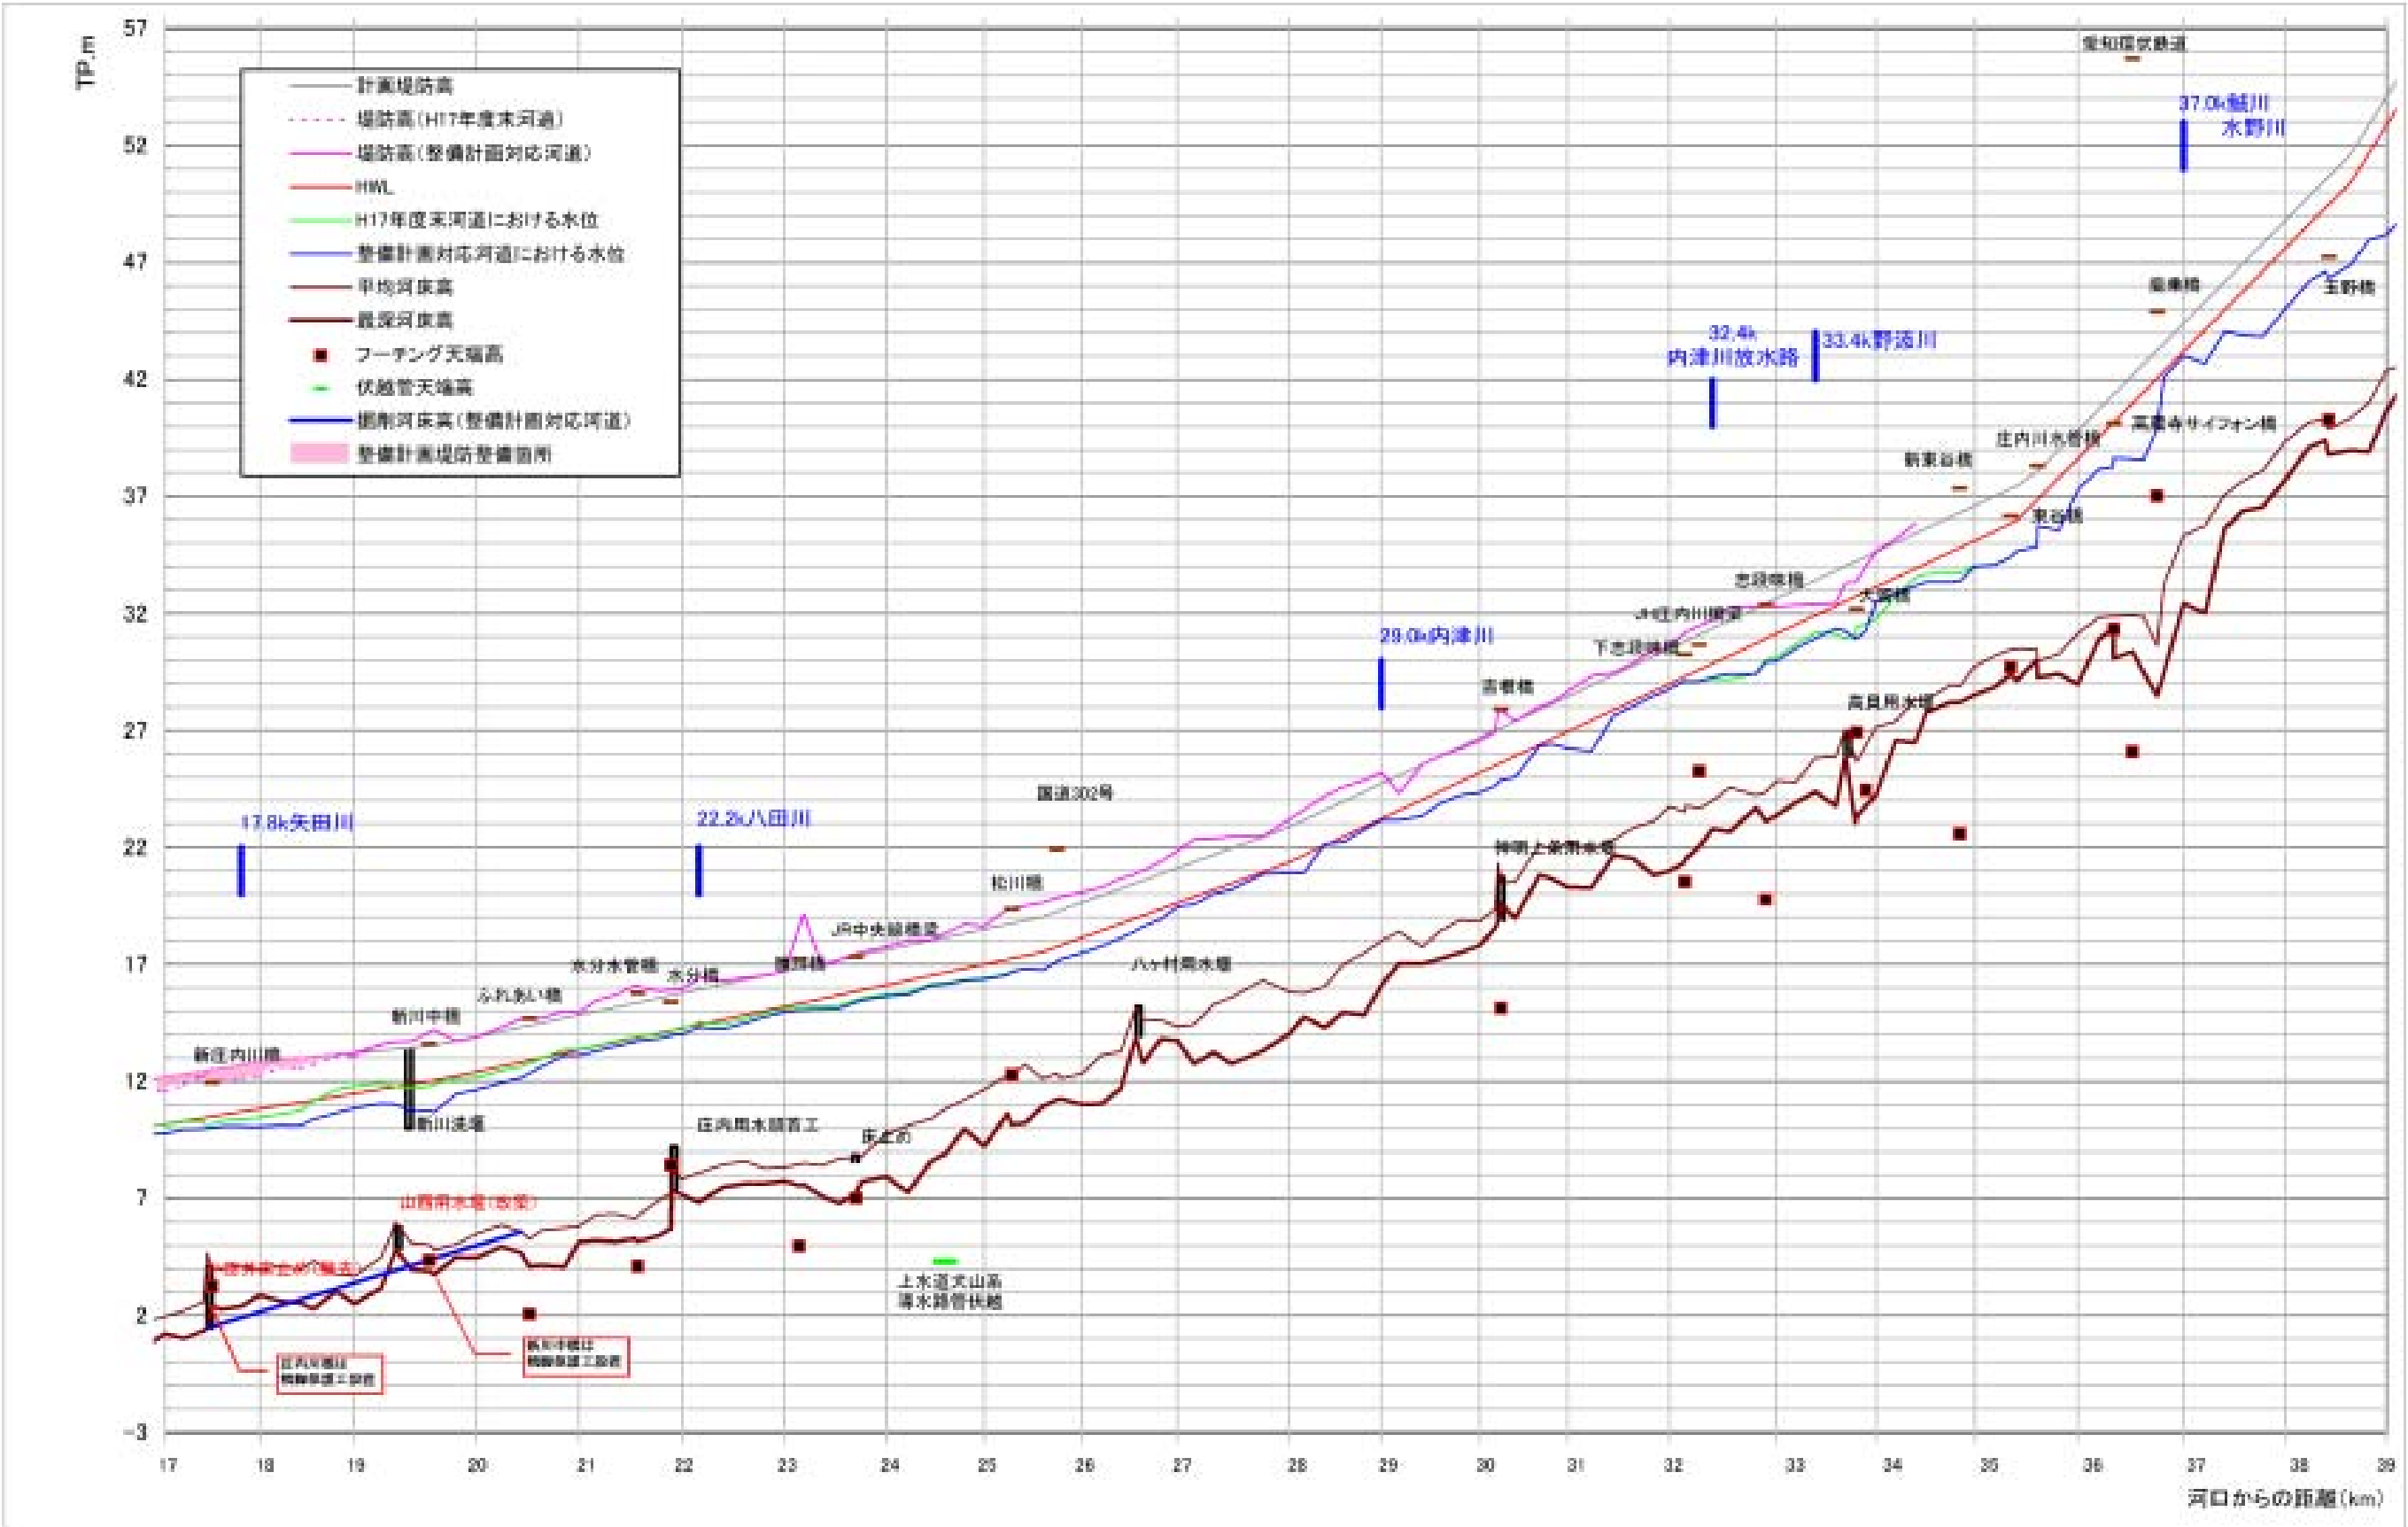


河川整備計画の目標流量（案）に対する水位縦断図（庄内川右岸：17.0k～39.0k）

河川整備（案）前後の河道状況

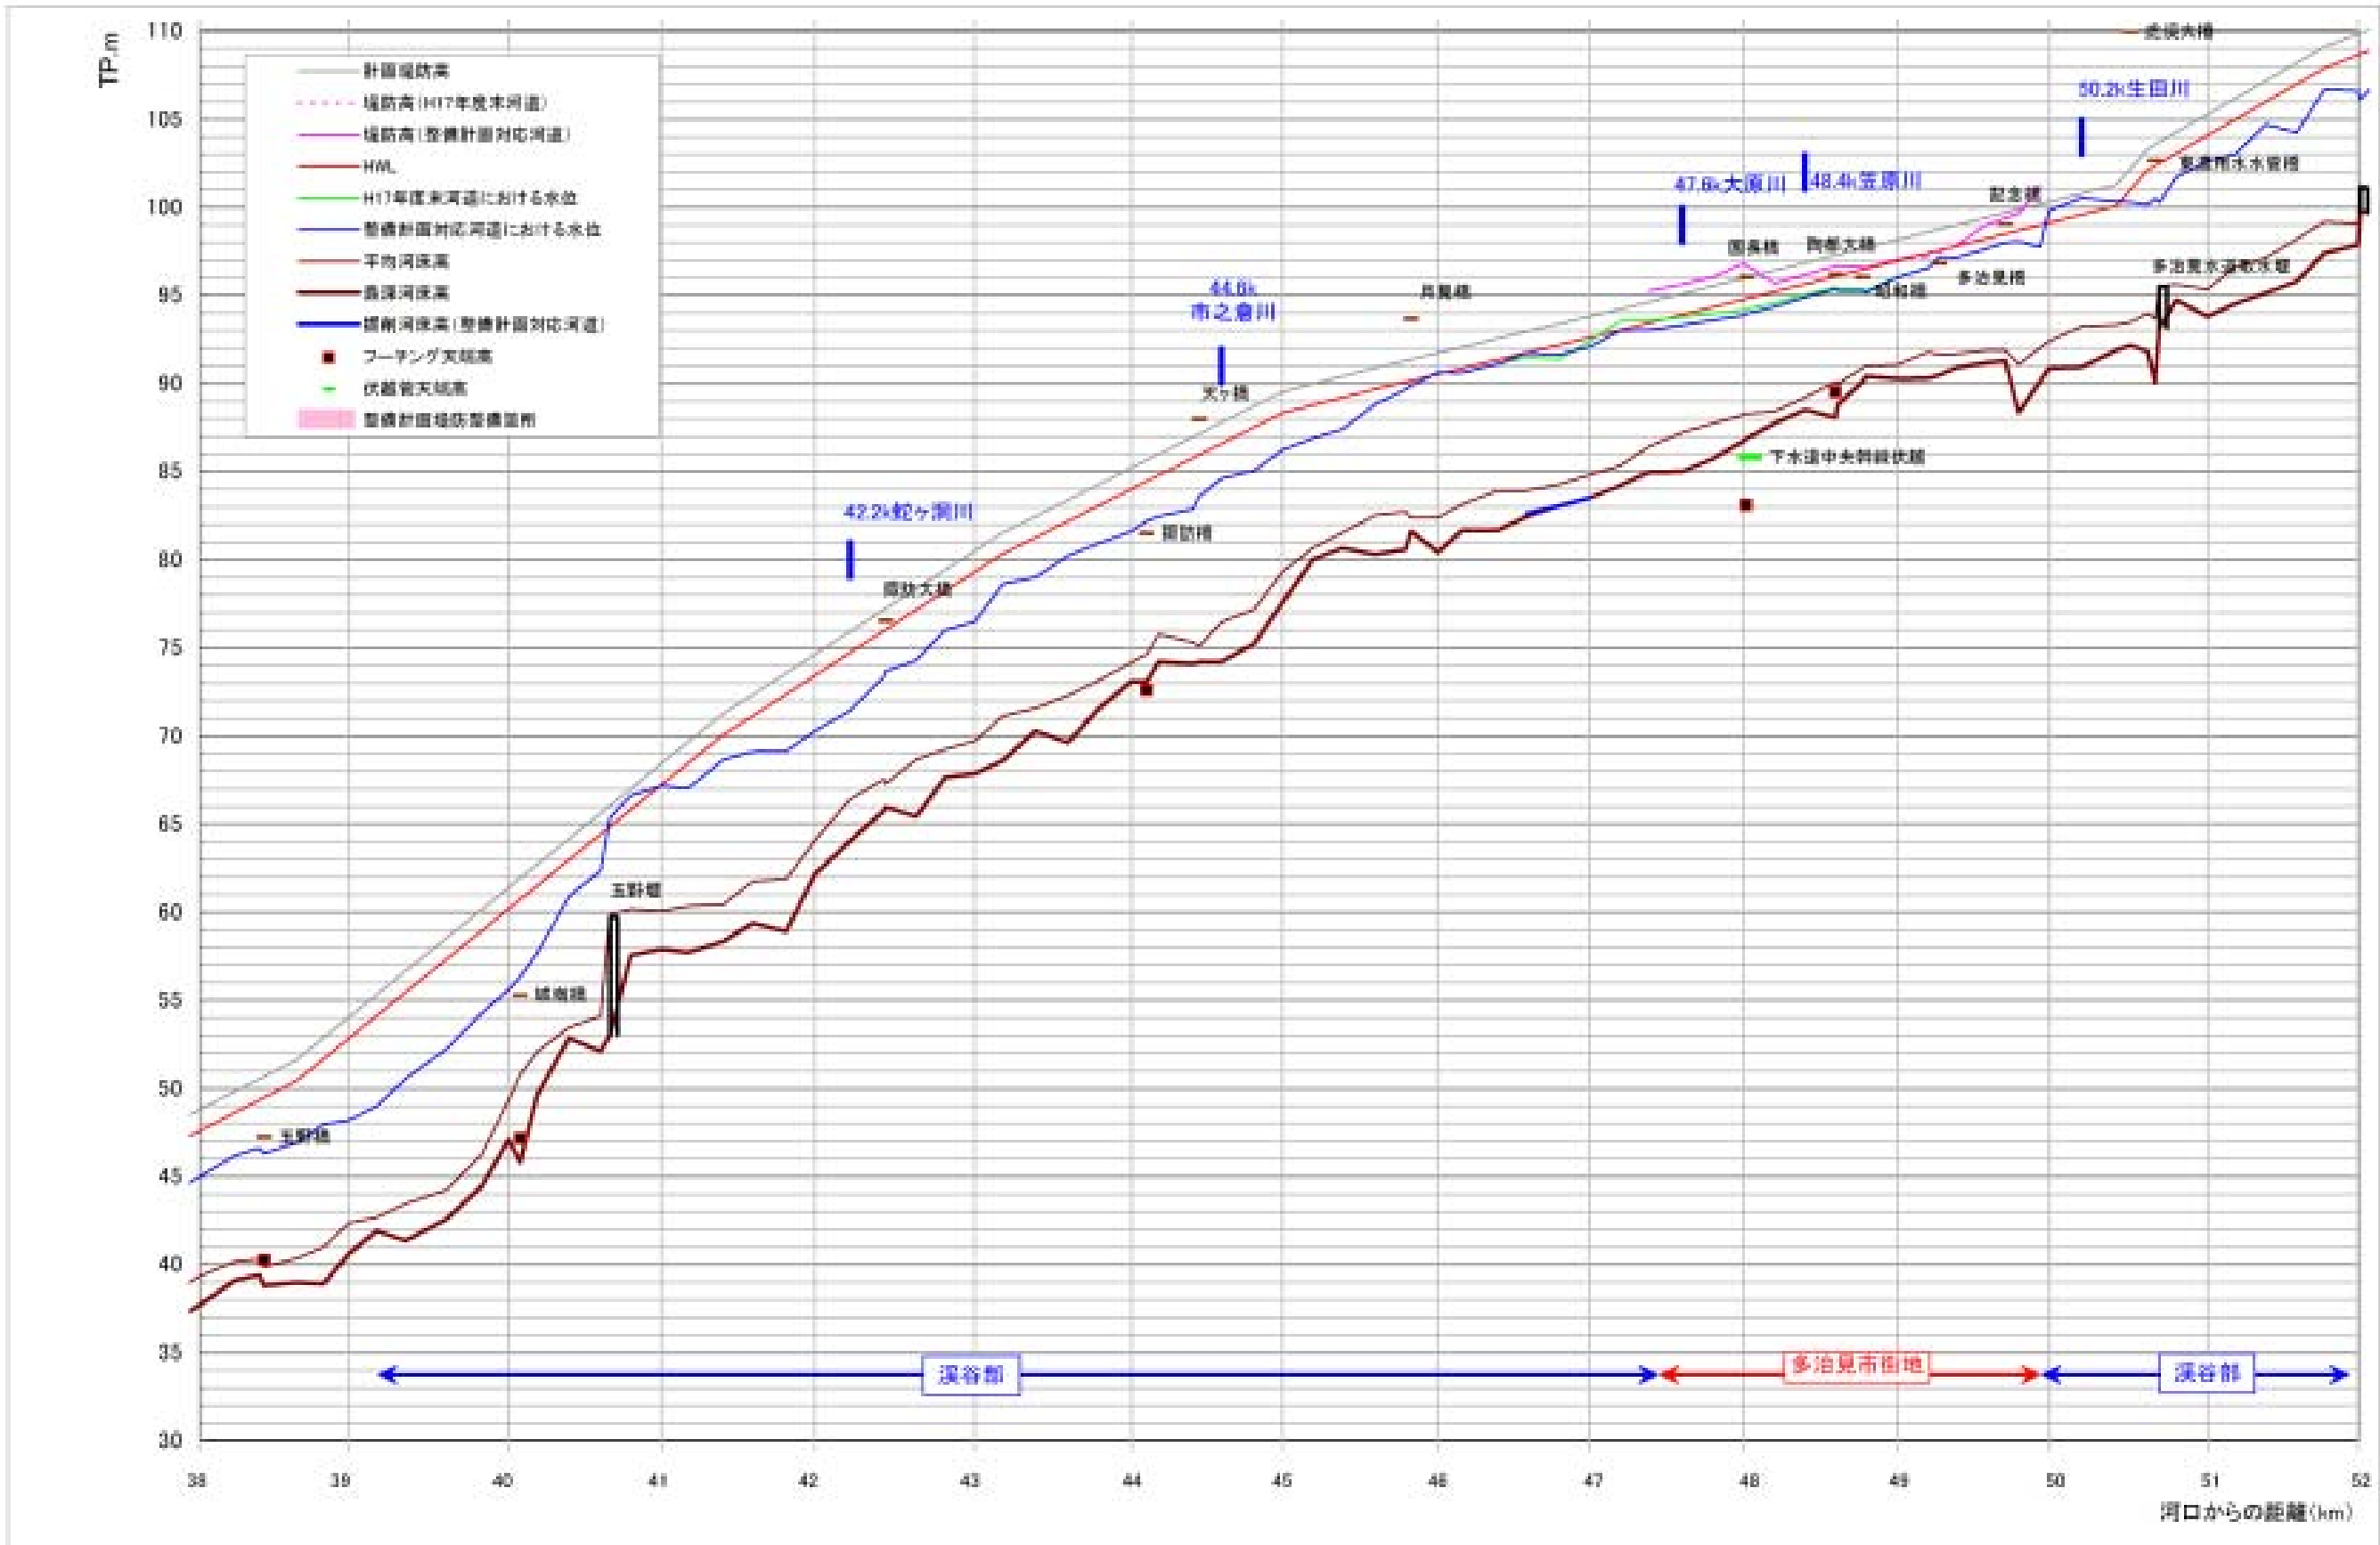

河川整備計画の目標流量（案）に対する水位縦断図（庄内川左岸：38.0k～52.0k）

河川整備（案）前後の河道状況

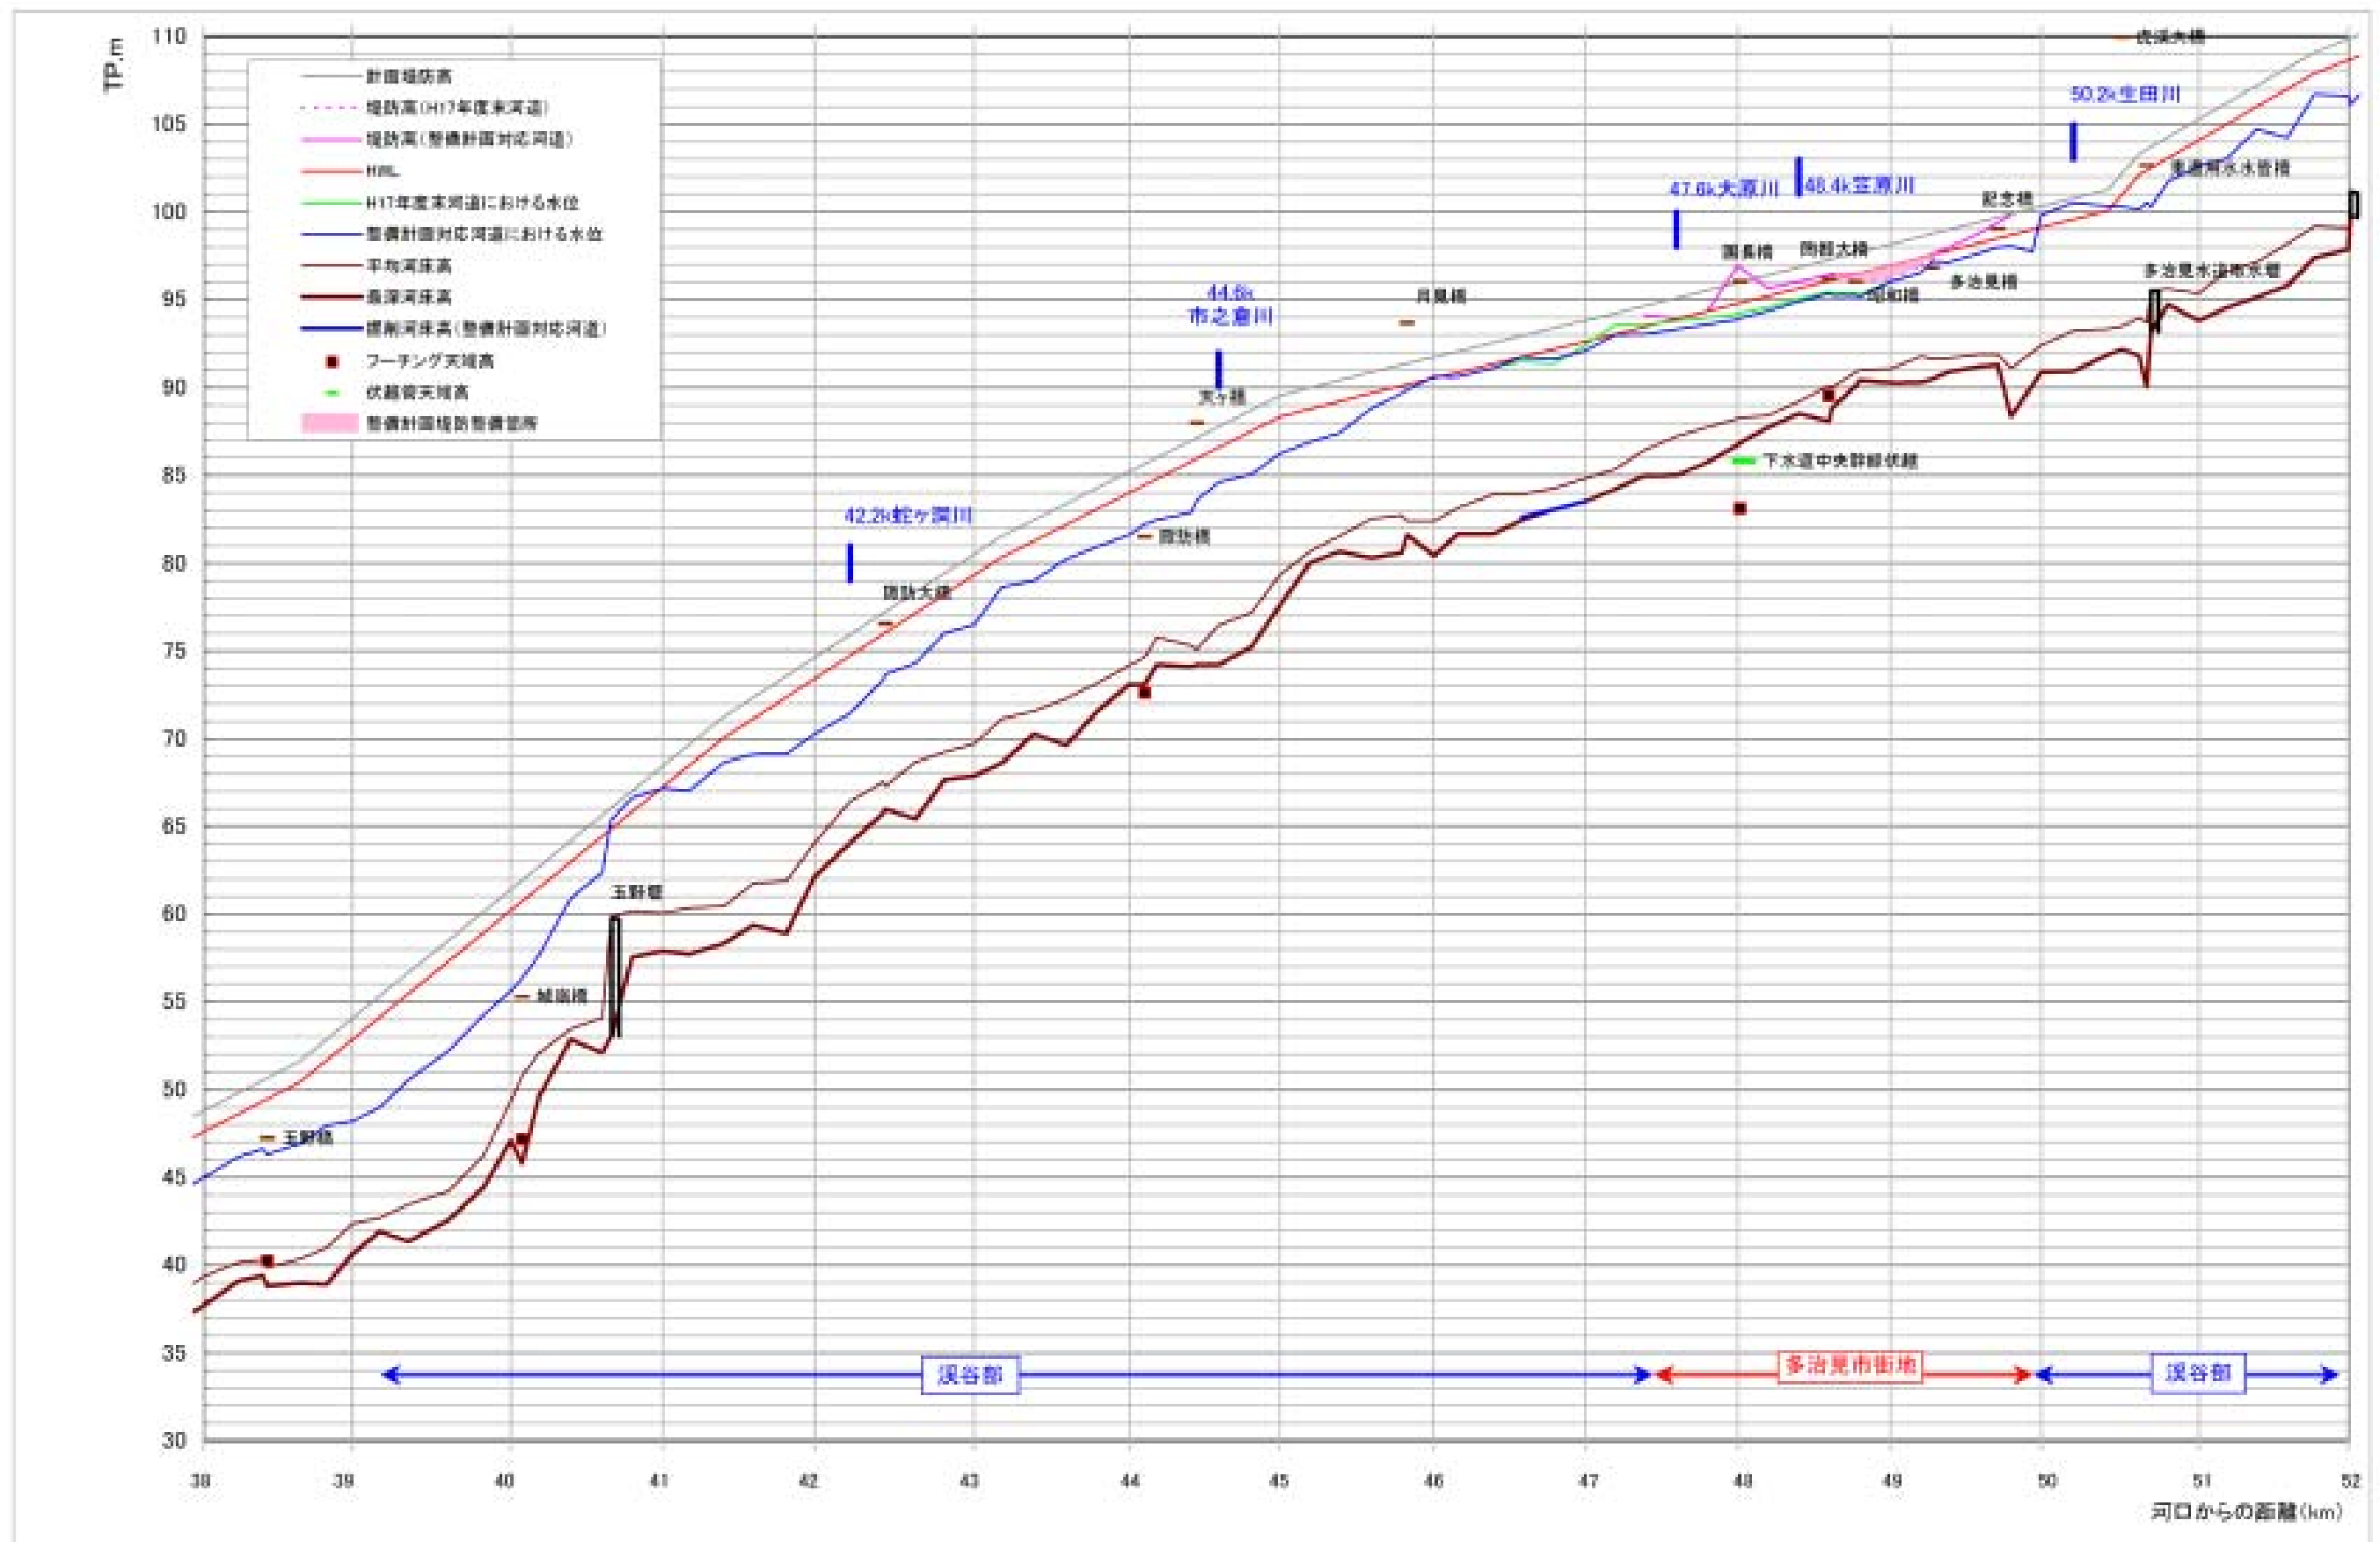

河川整備計画の目標流量（案）に対する水位縦断図（庄内川右岸：38.0k～52.0k）

河川整備（案）前後の河道状況




河川整備計画の目標流量（案）に対する水位縦断図（庄内川左岸：48.0k～59.6k）

河川整備（案）前後の河道状況



河川整備計画の目標流量（案）に対する水位縦断図（庄内川右岸：48.0k～59.6k）

河川整備（案）前後の河道状況






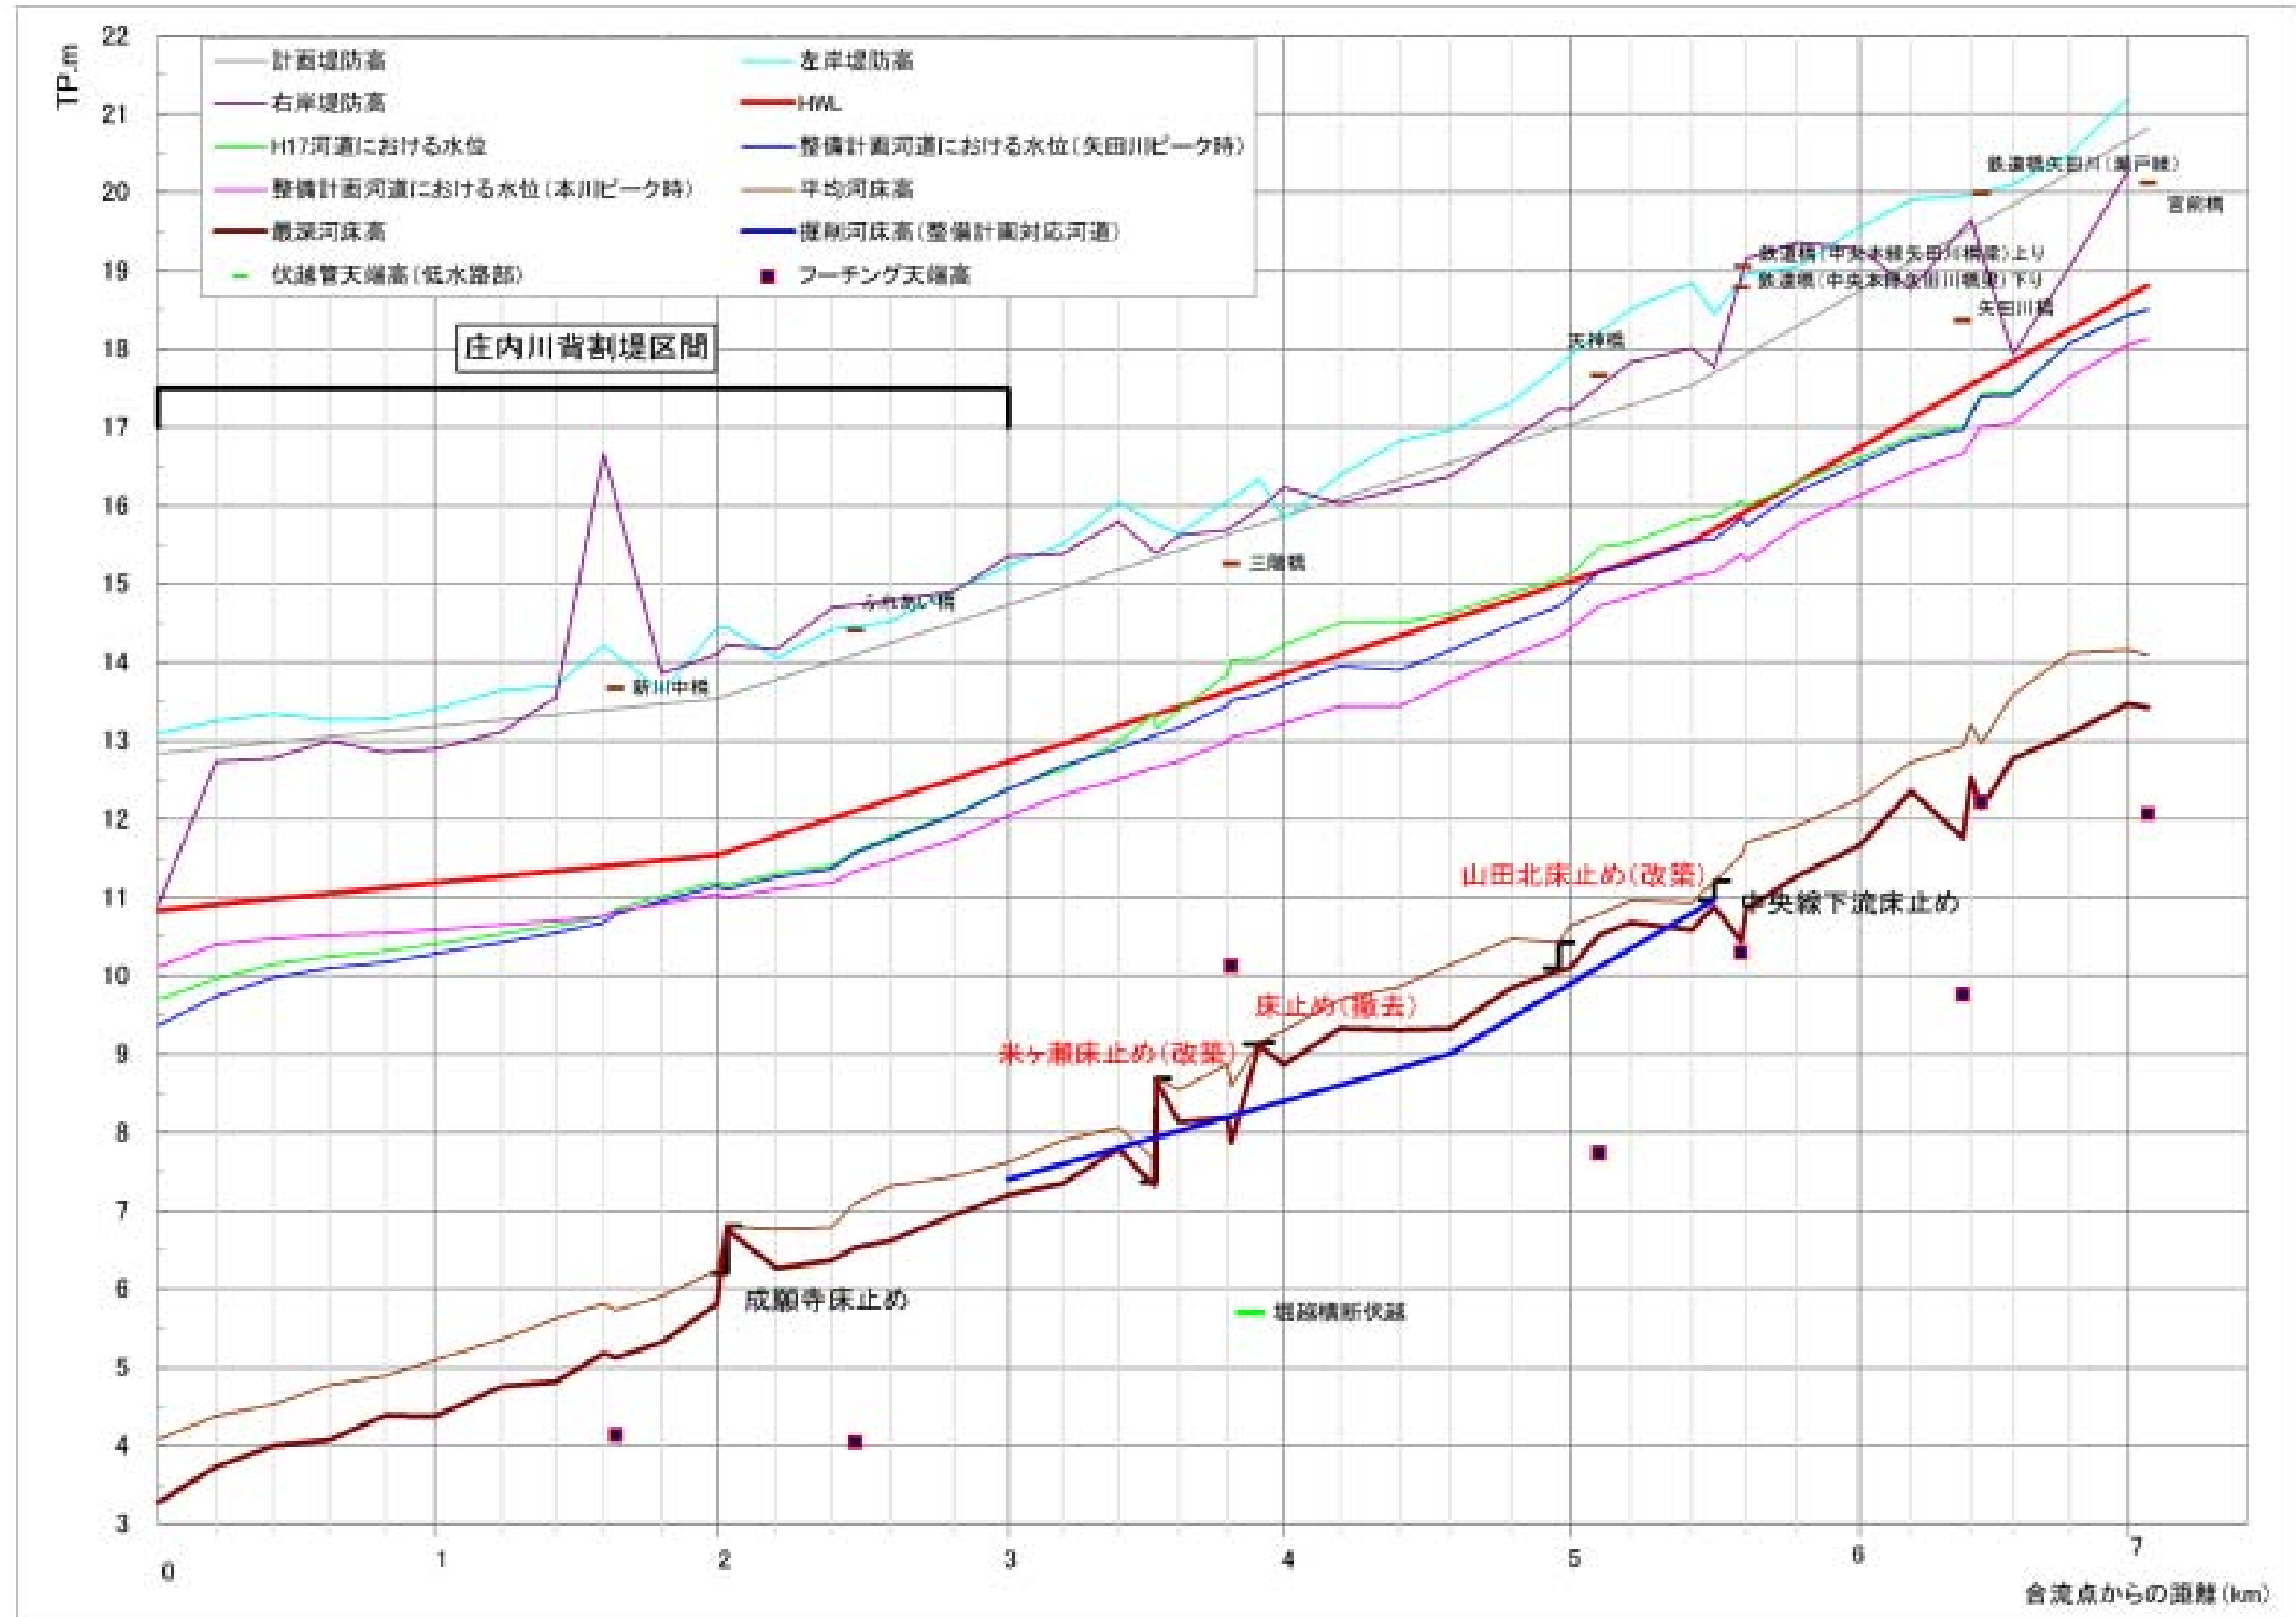


河川整備計画の目標流量（案）に対する水位縦断図（矢田川全川）






3. 整備計画（治水）（案）標準横断面図

縮尺
縦：1/300
横：1/3000

縮尺
縦：1/300
横：1/3000

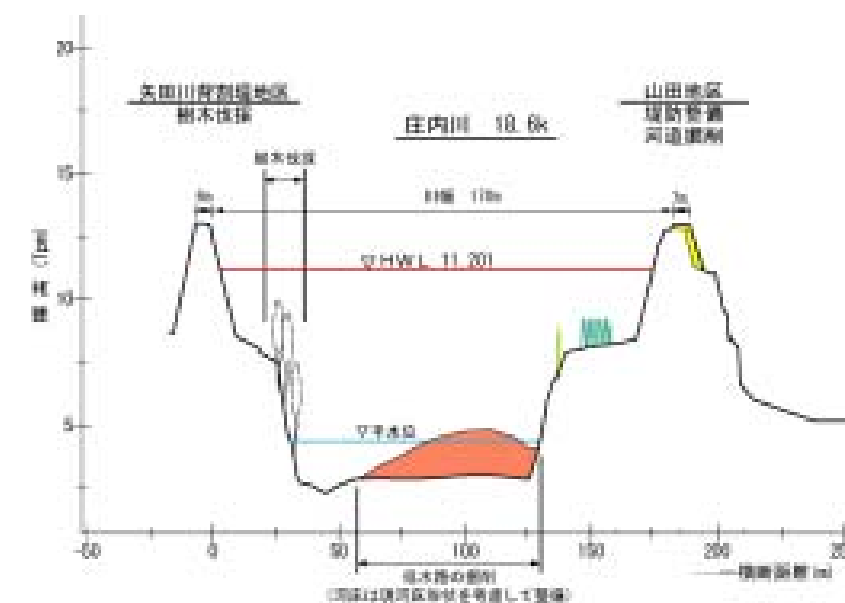
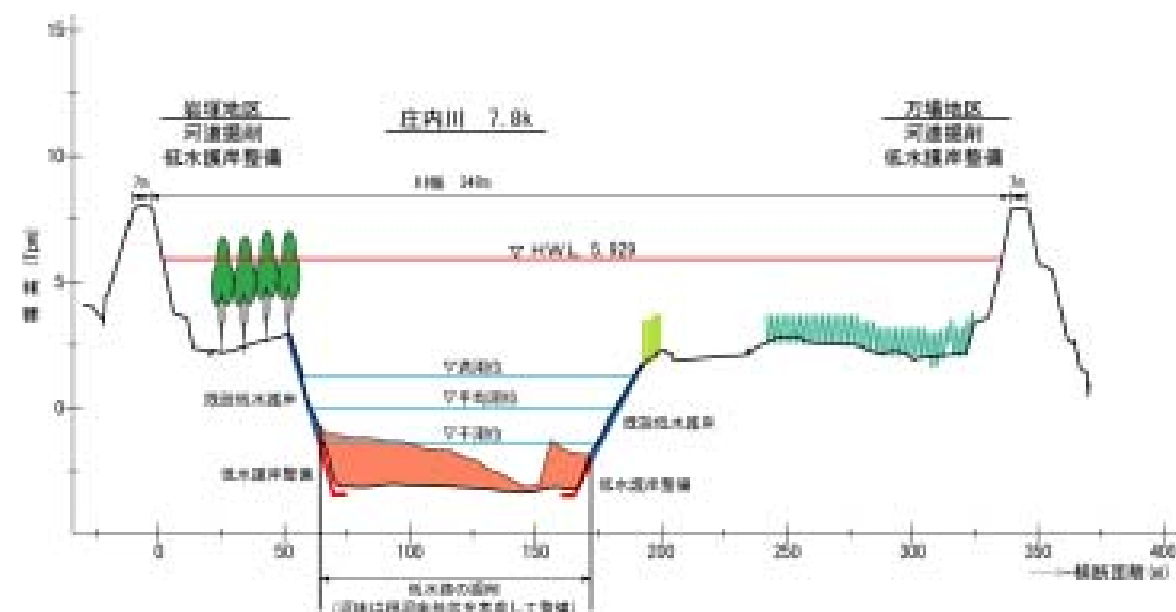
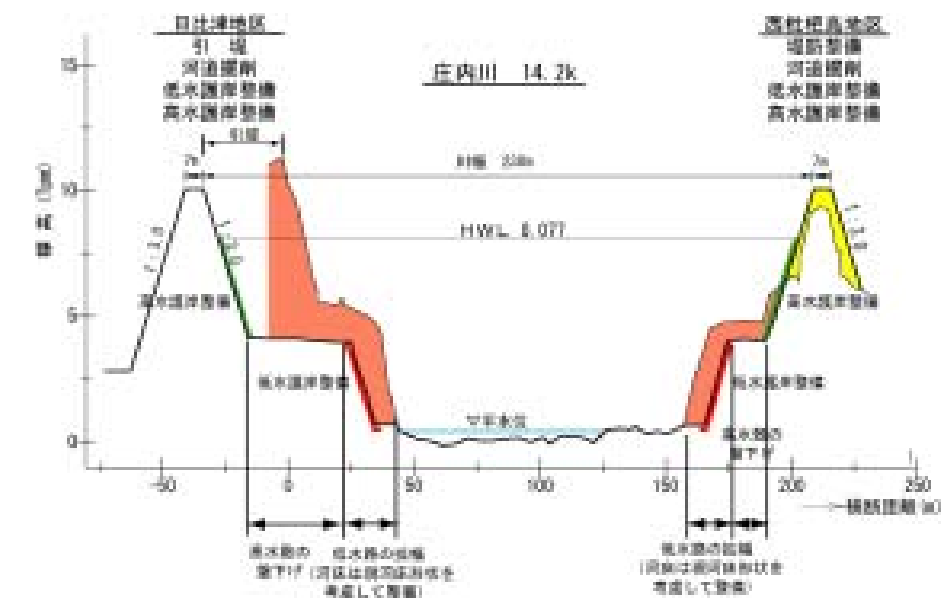
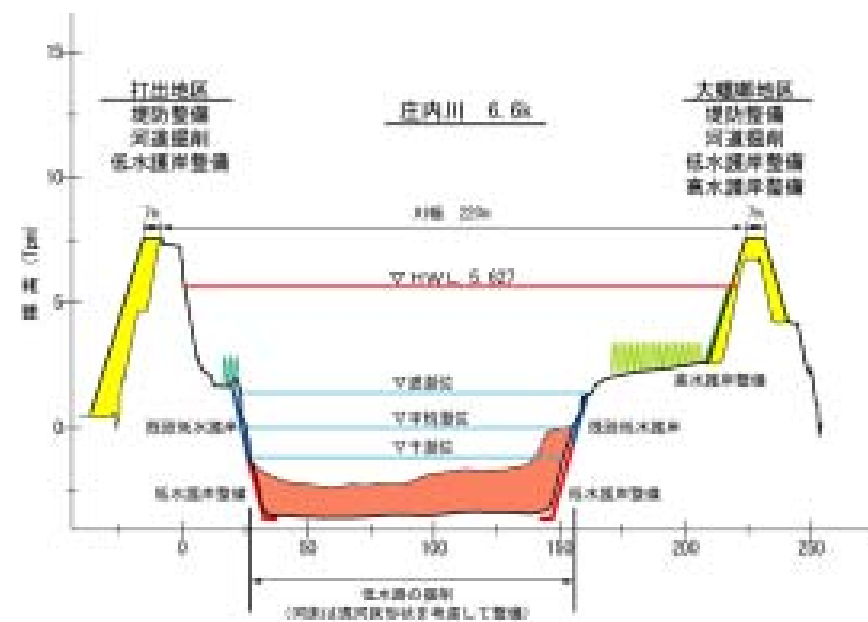
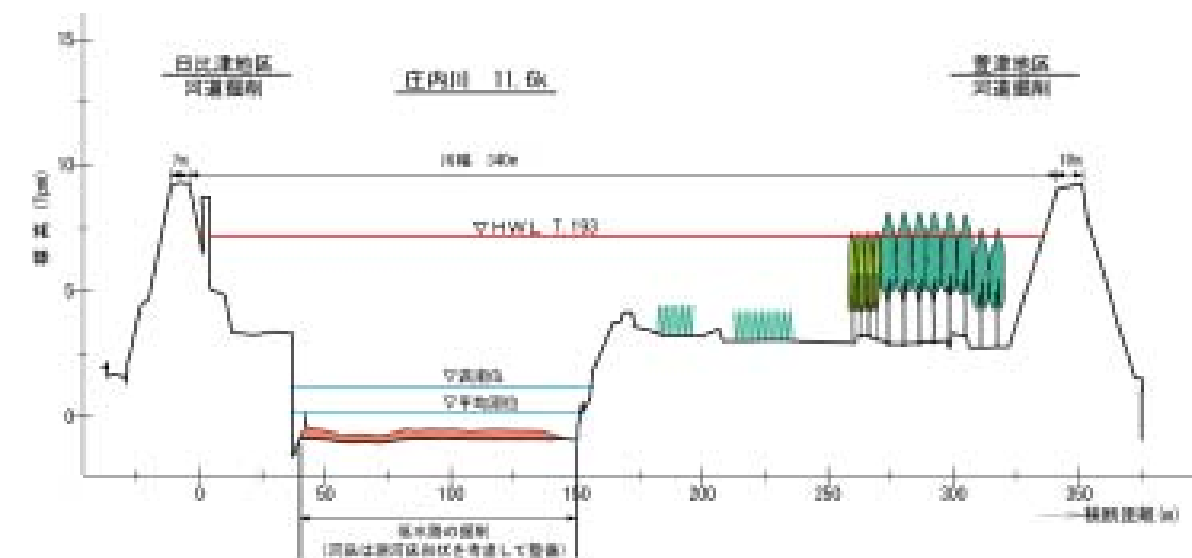
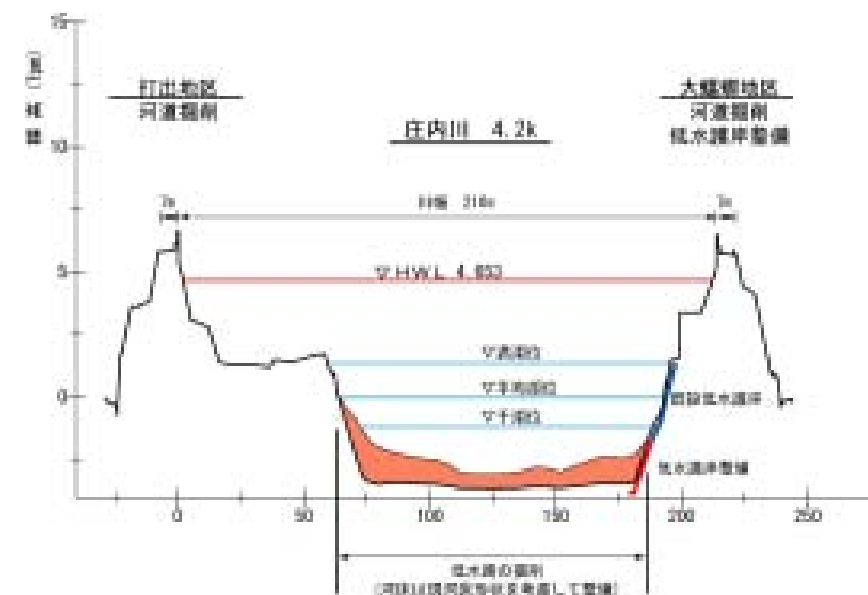


縮尺
縦：1/300
横：1/3000

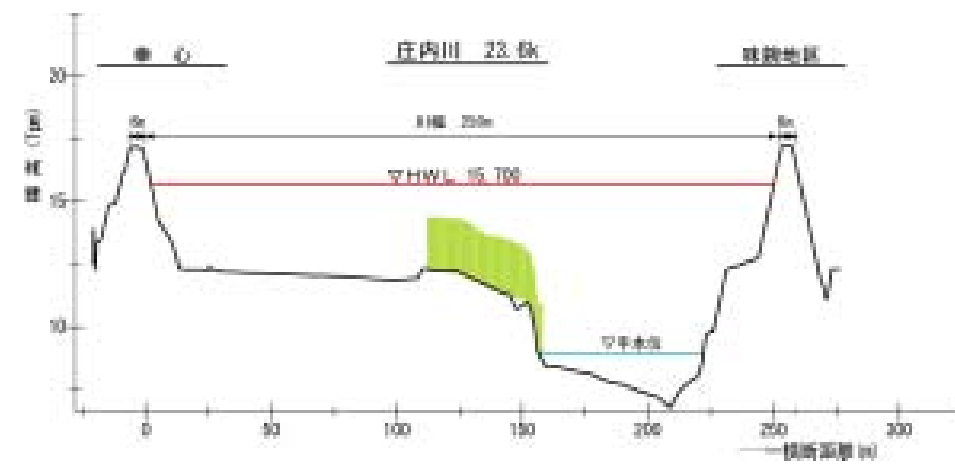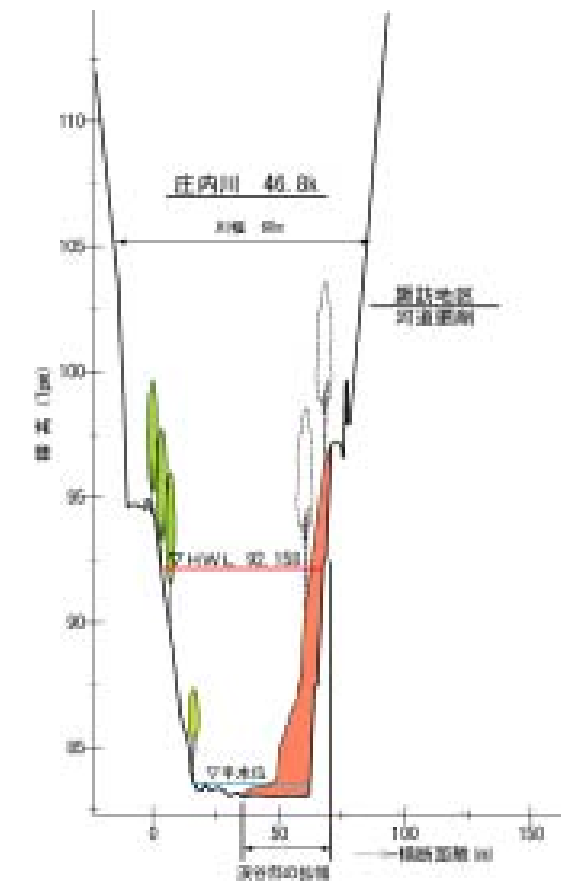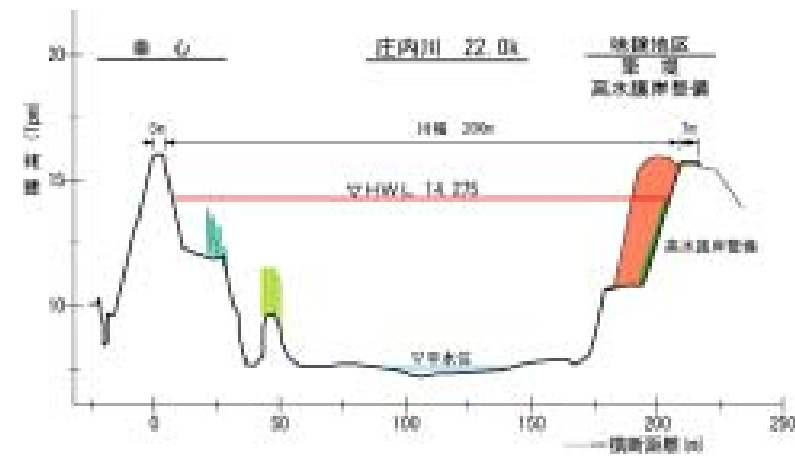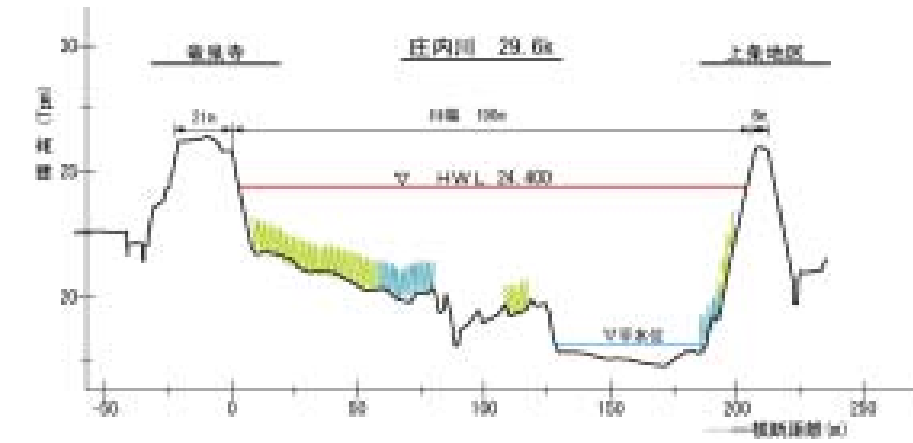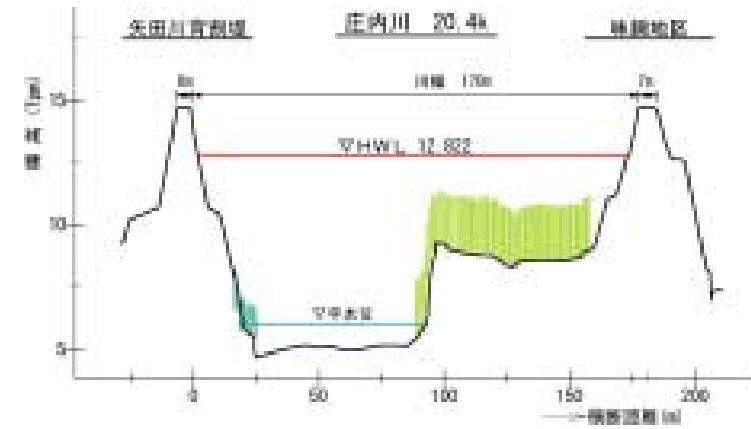

縮尺
縦：1/300
横：1/3000

縮尺
縦：1/300
横：1/3000

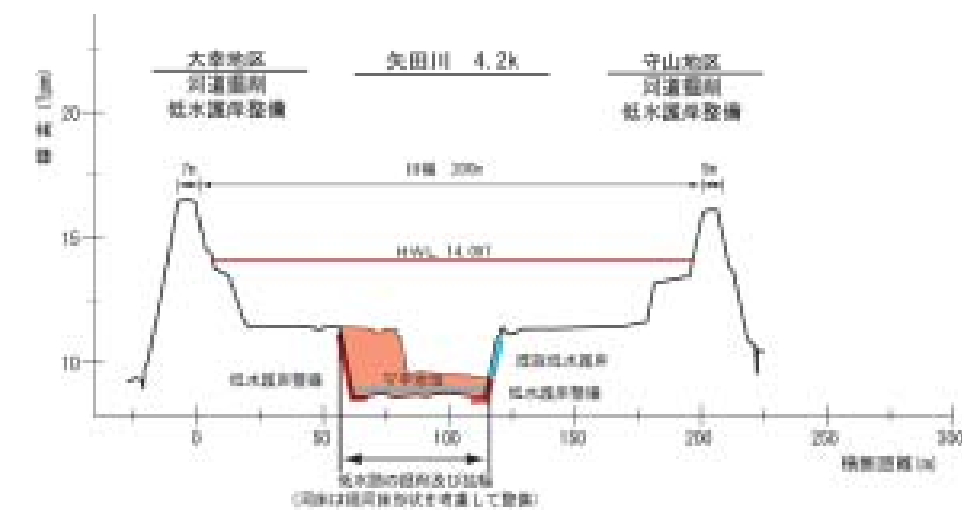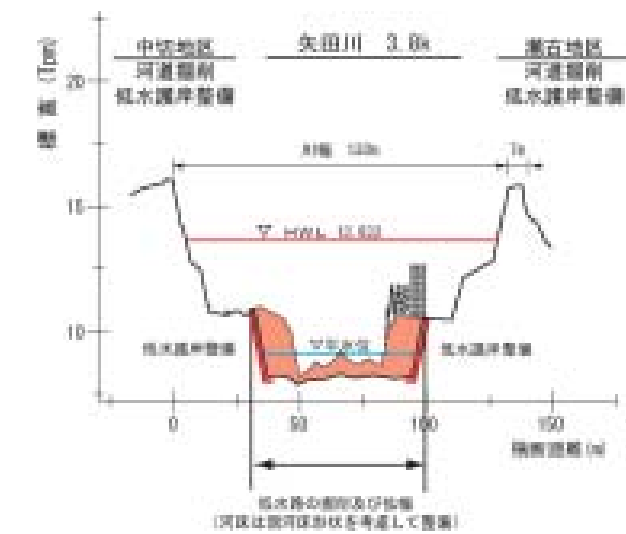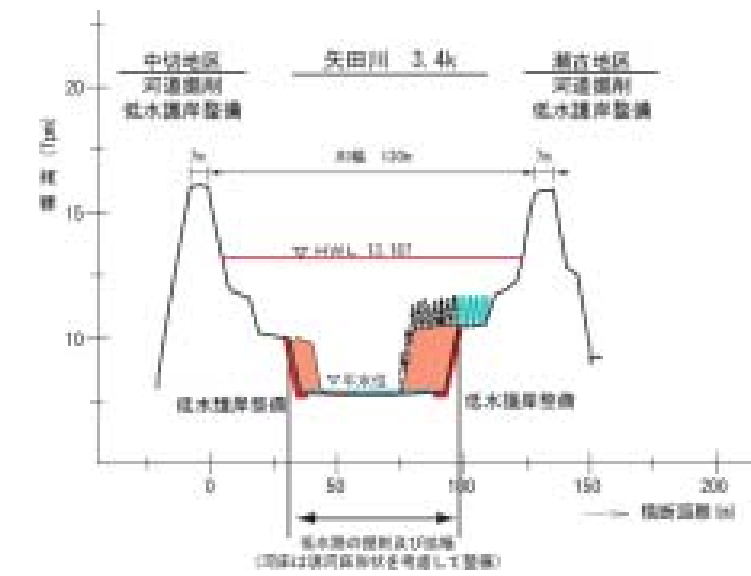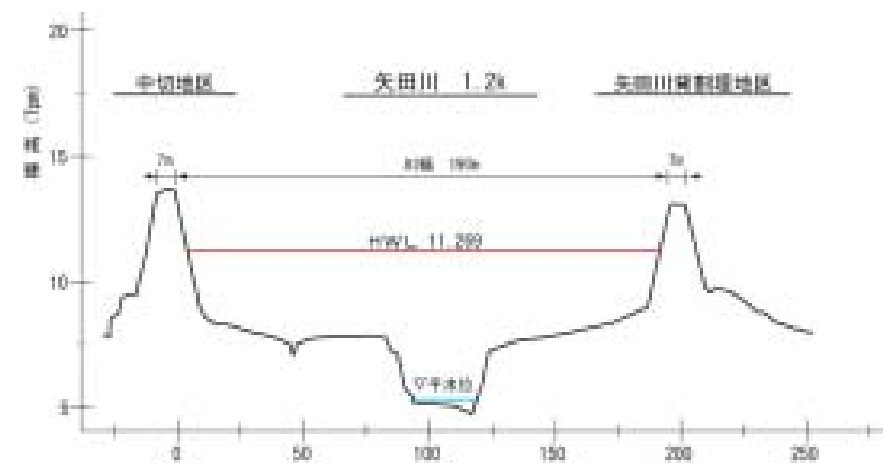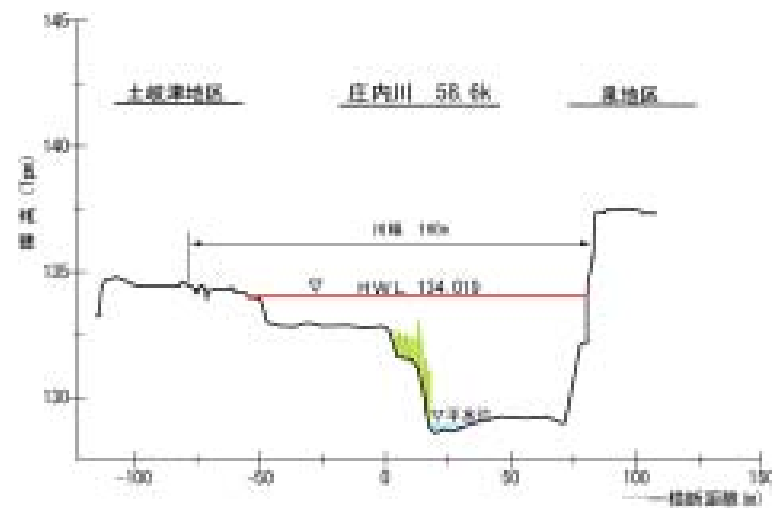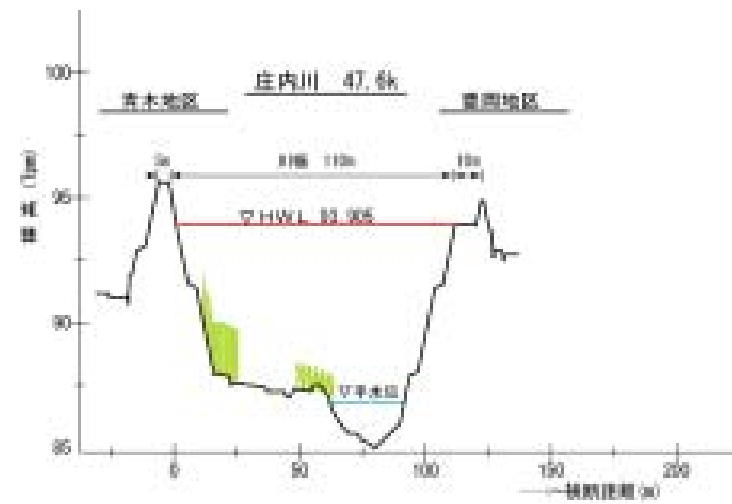

縮尺
縦：1/300
横：1/3000

4 . 超過洪水（1/500）により越水氾濫が発生した時の氾濫浸水図の比較

